

## ANEXO 01 PLANOS ORIGINALES

En este anexo se presentan algunas de las láminas analizadas, organizadas cronológicamente de acuerdo al desarrollo de la tesis monográfica y se nombran de acuerdo al siguiente criterio:

1958 (AÑO)	APxx (Versión / N° ordenado)	SXX (N° SERIE)	P0XXXX (Plano/Nivel)	DDI (Archivo)	XXXX (N° de archivo)
---------------	---------------------------------	-------------------	-------------------------	------------------	-------------------------

### 1958 ANTEPROYECTO ORIGINAL

1958 AP01 01 UB	DDI 16850
1958 AP02 02 PB_2530/2250	DDI 16852
1958 AP03 03 P1_2850	DDI 16853
1958 AP04 04 P2_3170-N3_3480-SS_2210	DDI 16854
1958 AP05 05 CORTES	DDI 16855
1958 AP06 06 ALZADOS	DDI 16856

### 1960 TRÁMITE PREVIO\_EXONERACION DE RETIRO

1960 A01 PG01 ETAPAS	CLM
1960 A02 PG03 P2_2833	DDI 16878
1960 A03 PG04 P1_2514	DDI 16879

### 1960 P de C \_FORMULA A

1960 B101 PG01 UB PL	DDI 16875
1960 B102 PG02 UB ALZ	DDI 16876
1960 B103 PG03 P2_2833	CLM
1960 B104 PG04 P1_2514	CLM
1960 B105 PG05 SS_2235	CLM
1960 B106 PG06 CORTES	CLM
1960 B107 PG07a Fach.E	DDI 16885

### 1961-1968 P de C \_FORMULA B

1961 B201 PG02 SS_2300	DDI 16909
1961 B202 PG03 PB_2579	DD1 16994 (Plano de Eléctrica usado como PG 03')
1961 B203 PG04 P1_2898	DDI 16910
1961 B204 PG05 P2_3217	DDI 16911
1961 B205 PG06 P3_3542	DDI 16912
1961 B206 PG07 ALZ	DDI 16914
1961 B207 PG07' ALZ	DDI 16916
1961 B208 PG08 CORTES	DDI 16915
1963 B301 ----- VEST PL	DDI 16903

1968 B401 ----- VEST PL DDI 16904

### **1960-1967 ESTRUCTURA**

1960 B1 HA01 SOBRE P1_2833	CLM
1960 B1 HA02 SOBRE PB_2514	CLM
1960 B1 HA03 SOBRE SS_2235	CLM
1960 B1 HA04 FUNDACIONES	CLM
1960 B1 HA07' CORTE	DDI 16938
1961 B2 HA01' SOBRE P1_2833	DDI 16932
1961 B2 HA03' SOBRE PB_2514	DDI 16934
1962 B3 HA01" SOBRE P1_2833	DDI 16931
1962 B3 HAXX SOBRE P3_3480	DDI 16930
1967 B4 HA01 VEST	DDI 16905

### **1961-1968 INSTALACIONES**

1961 B204 EL02	PB_2579	DDI 16994
1961 B206 EL04	P2_3217	DDI 16992
1961 B208 CAL01	SS_2235	DDI 16954
1961 B209 CAL02	PB_2514	DDI 16955
1961 B210 CAL03	P1_2833	DDI 16956
1962 B201 IS01	SS_2300	DDI 16999
1962 B202 IS04	P2_3217	DDI 17002
1962 B211 CAL04	P2_3217	DDI 16957
1968 B301 IS01	PB_2579	DDI 16998

**PERSPECTIVA 01 – 1959**



**PERSPECTIVA 02 – 1960**

**PERSPECTIVA 03 – 1961**

**PERSPECTIVA 04 - 1965**

**ANÁLISIS de PERSPECTIVAS**

16850

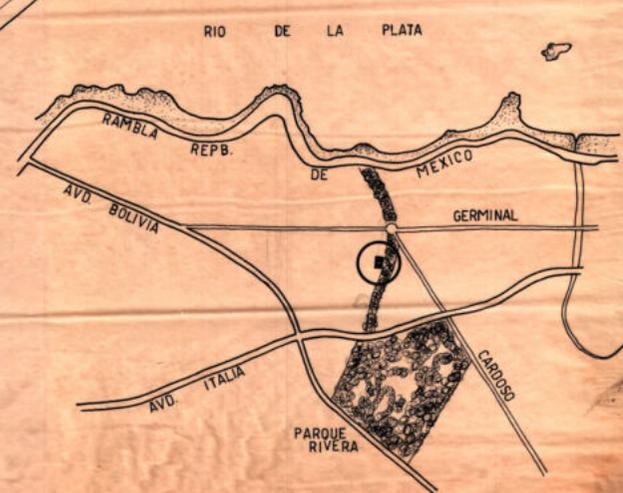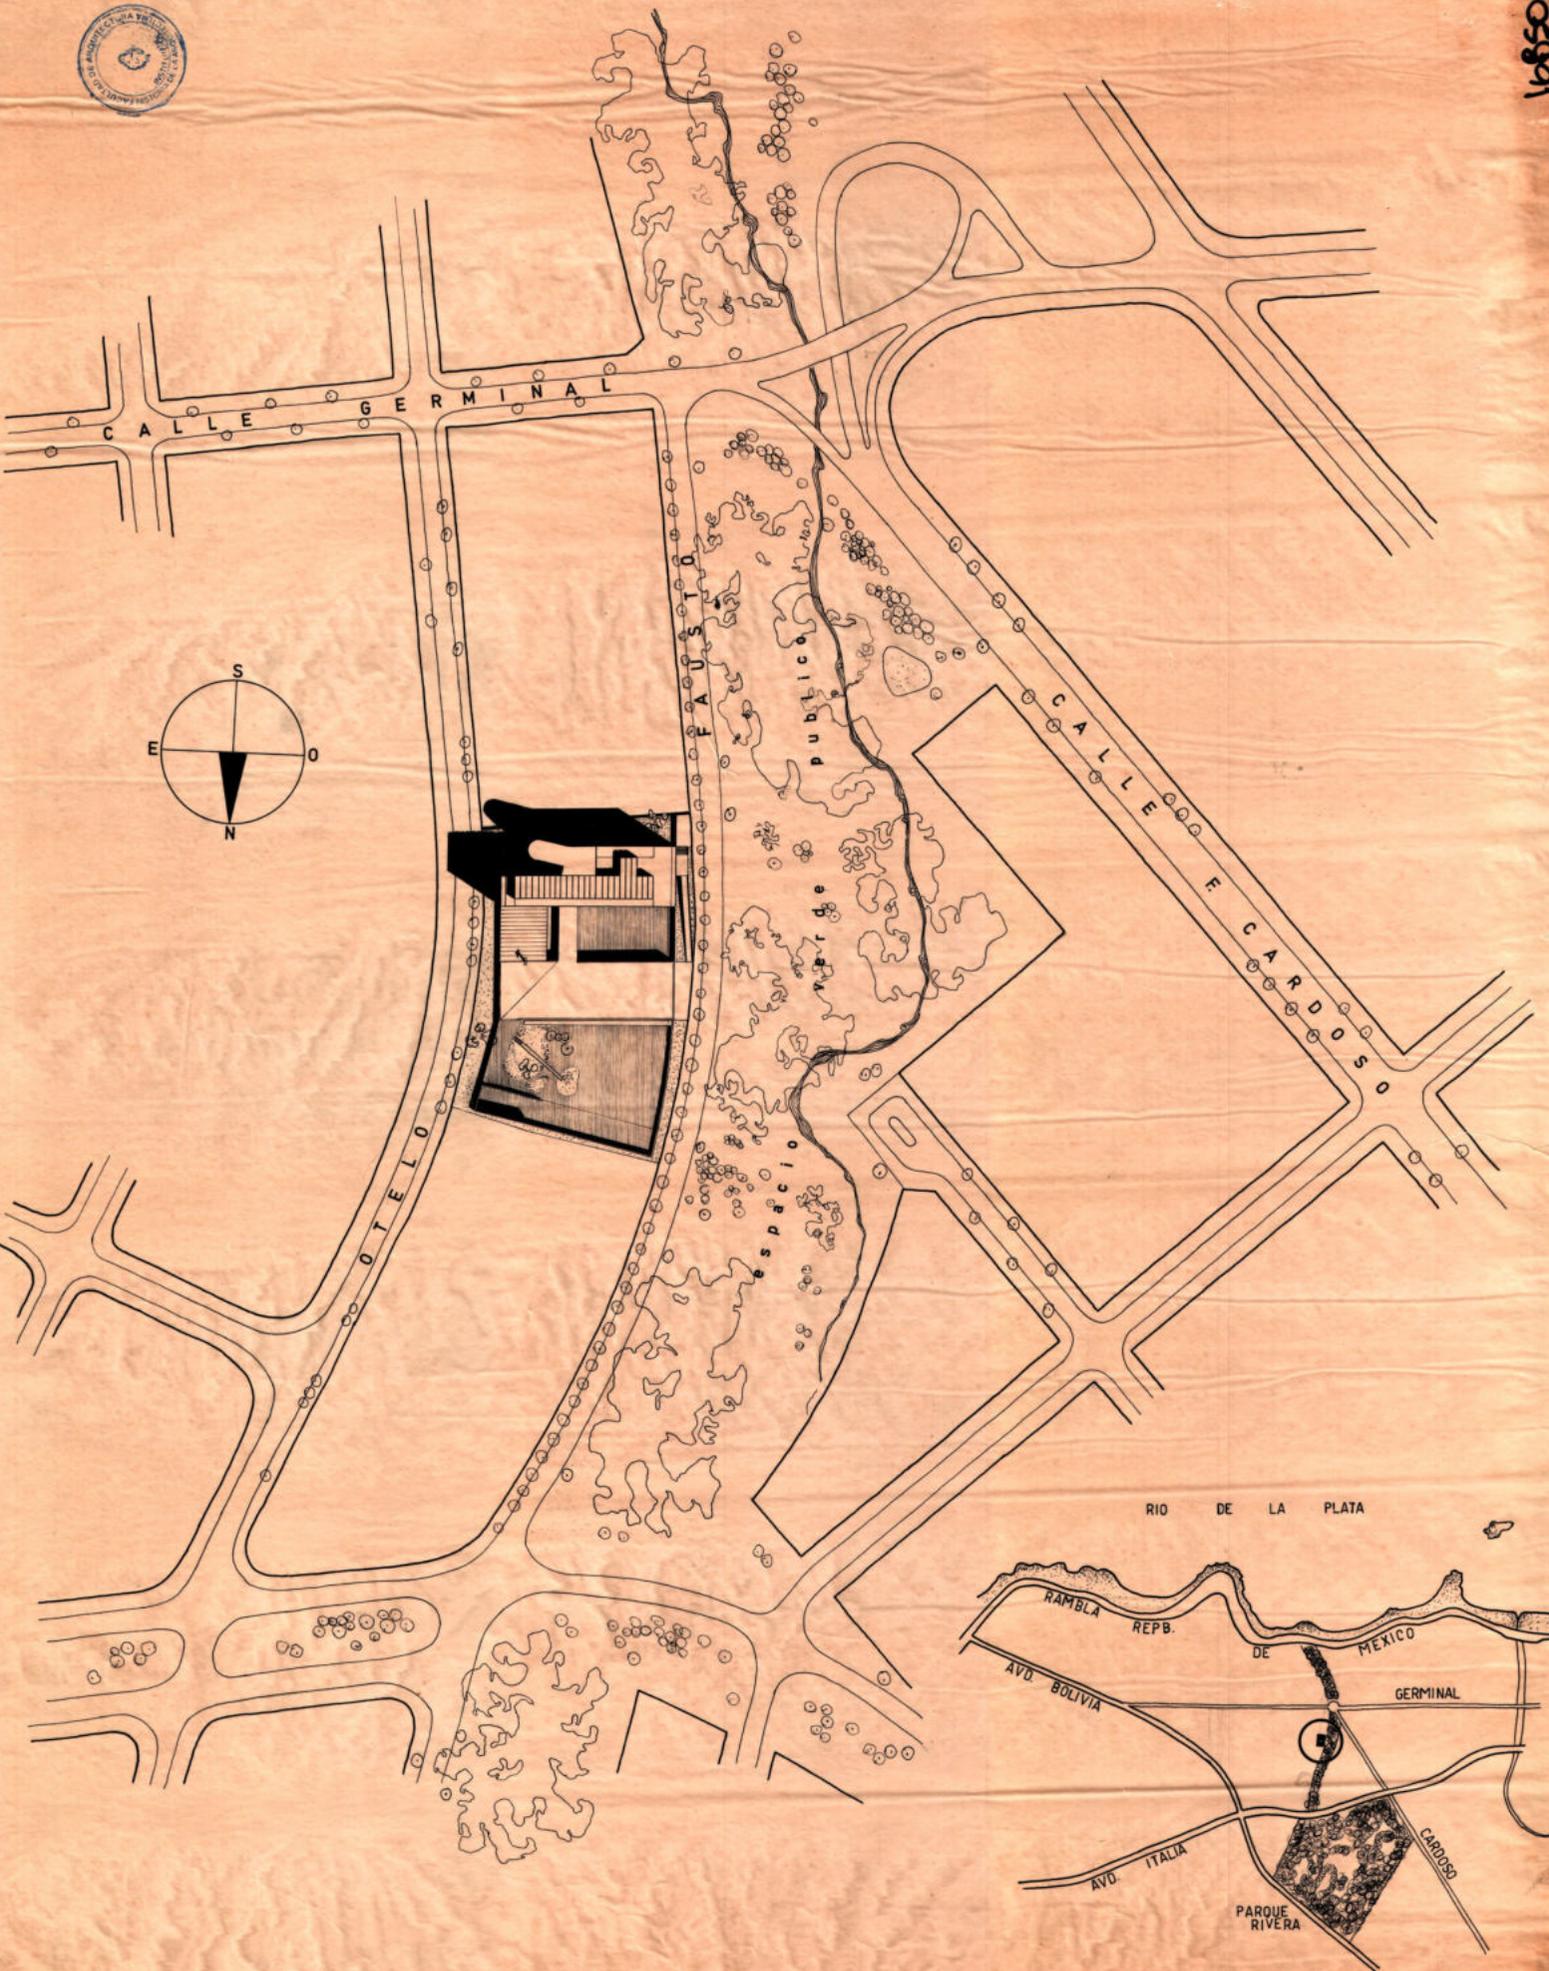


<b>COLEGIO - LICEO "LA MENNAIS"</b>		<b>1</b>
Clemol-Dieste-Montañez-Serrata arquitectos - ingenieros		
planta de ubicación		esc. 1/1000
prop.	tec.	1/20000



16852

CALLE OTELO

CALLE FAUSTO

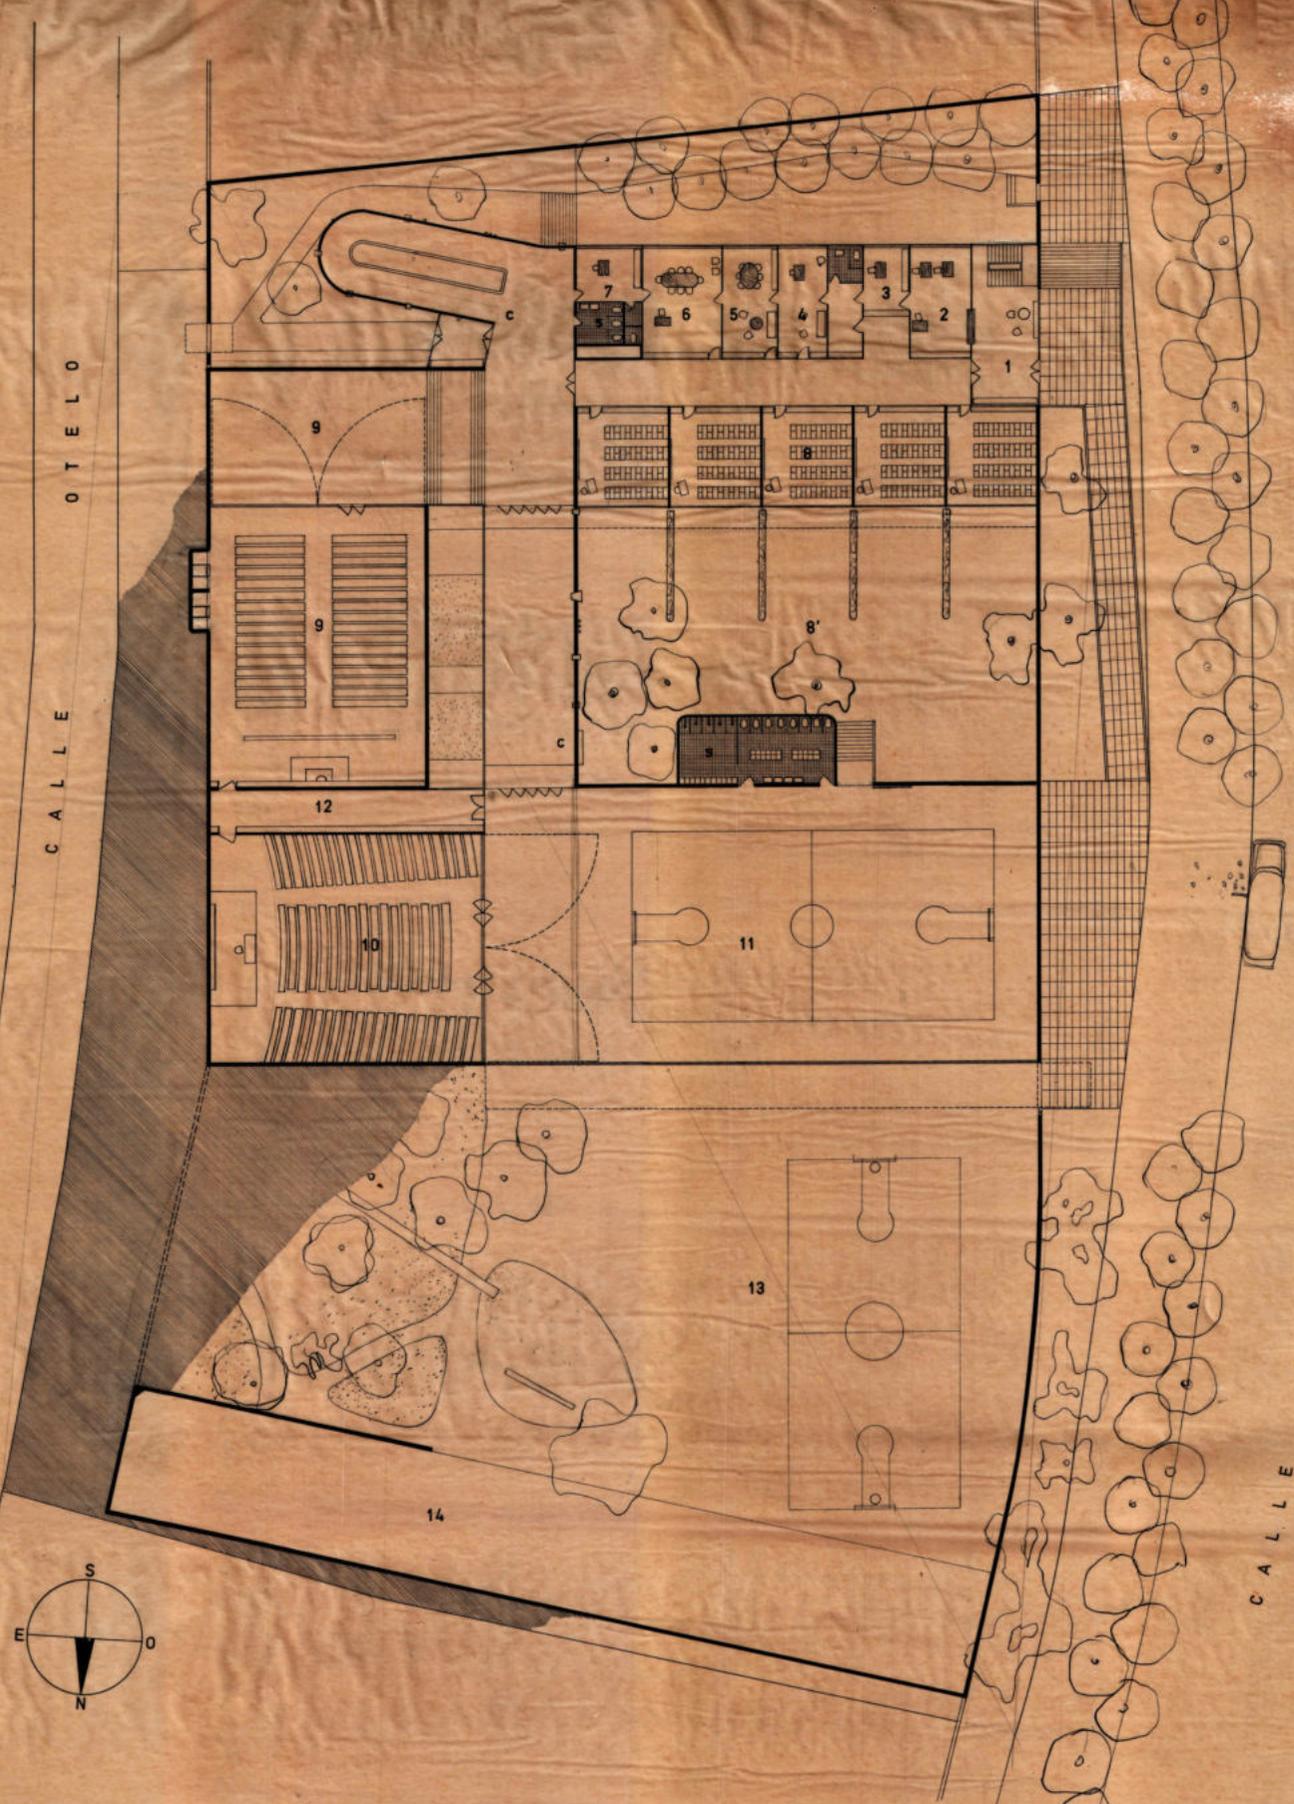

ACCESO - ADMINISTRACION

- 1 - hall de acceso
- 2 - bedelia
- 3 - secretario
- 4 - director
- 5 - sala de comisiones
- 6 - sala de profesores

COLEGIO (parte)

- 7 - sala del prefecto
- 8 - aulas
- 8' - patio

SERVICIOS COMUNES

- 9 - capilla y hall (ampliacion)
- 10 - sala de actos
- 11 - preau
- 12 - deposito
- 13 - patio principal
- 14 - cancha de pelota


c - CIRCULACIONES

s - SERVICIOS

COLEGIO - LICEO "LA MENNAIS"		2
Clemot-Dieste-Montañez-Serralta		
arquitectos - ingenieros		esc
nivel 0	cota 25'30 - 23'50	1/200
prop.	tec.	21/4/58



16853

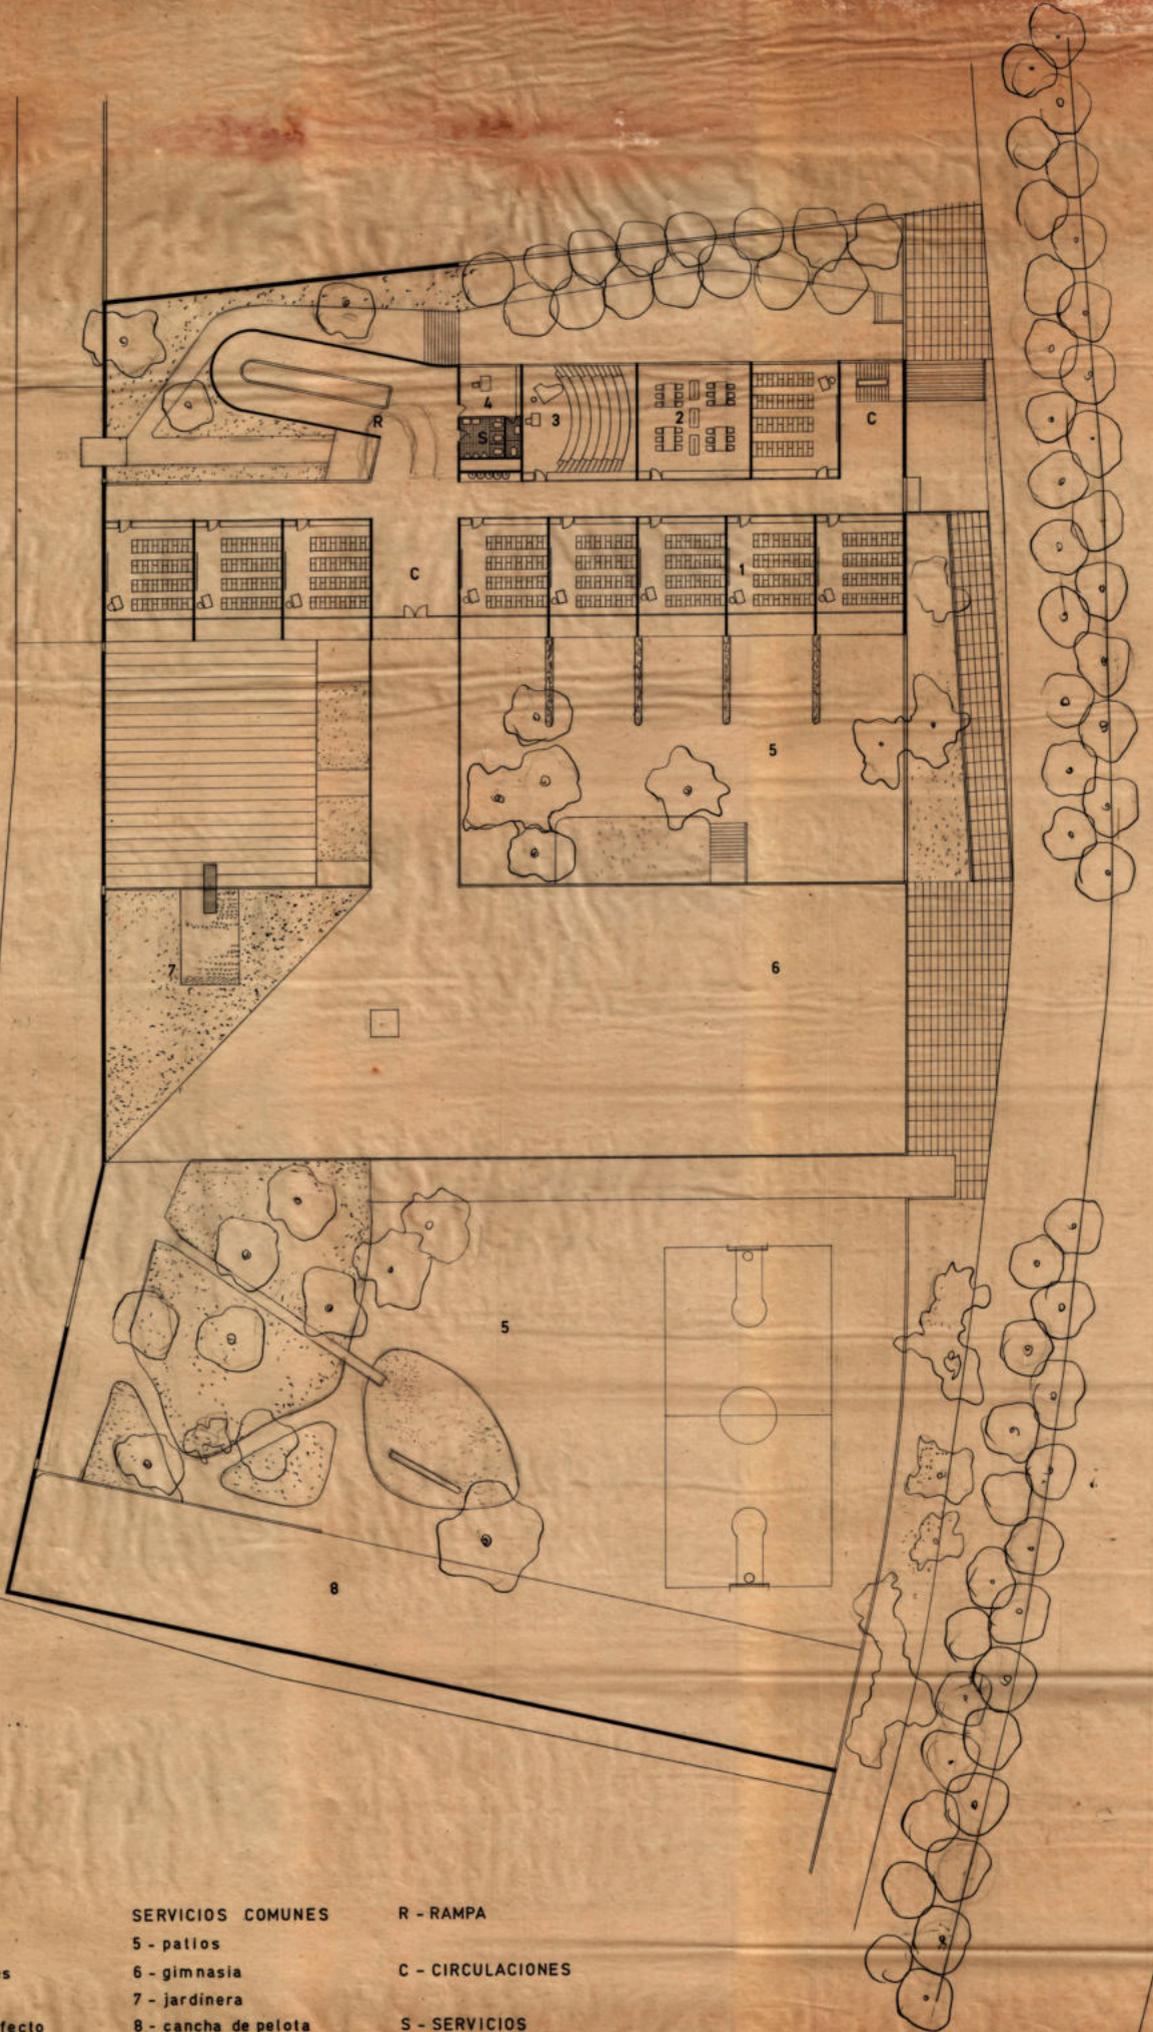

COLEGIO  
 1 - aulas  
 2 - manualidades  
 3 - canto  
 4 - sala del prefecto


SERVICIOS COMUNES  
 5 - palios  
 6 - gimnasia  
 7 - jardineria  
 8 - cancha de pelota

R - RAMPA  
 C - CIRCULACIONES  
 S - SERVICIOS

COLEGIO - LICEO "LA MENNAIS"		3
Ciernot-Dieste-Montañez-Serralla		
arquitectos - ingenieros		85C.
nivel 1 cota 28'50		1/200
prop.	tec.	21/4/58




16854

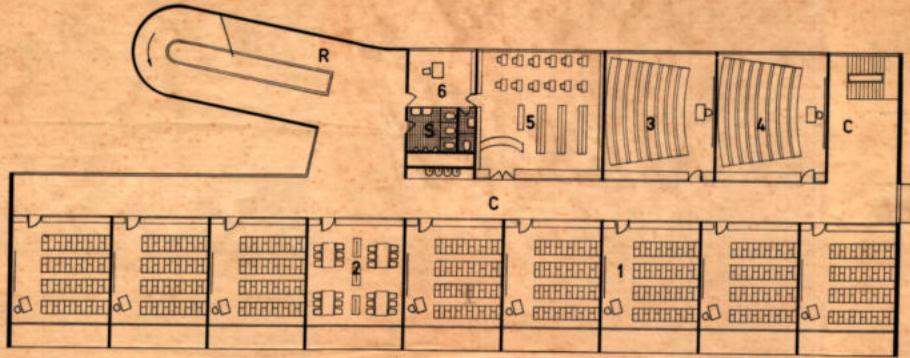


- LICEO**
- 1-aulas
  - 2-manualidades
  - 3-biología
  - 4-física química
  - 5-biblioteca
  - 6-prefecto

NIVEL 2  
COTA 31'70

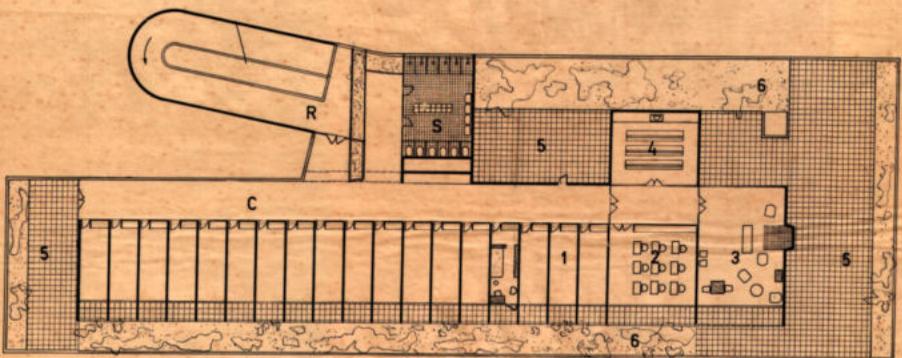

- VIVIENDA**
- 1-dormitorios
  - 2-sala de trabajo
  - 3-sala de estar
  - 4-oratorio
  - 5-terrazas
  - 6-jardíneras

NIVEL 3  
COTA 34'90

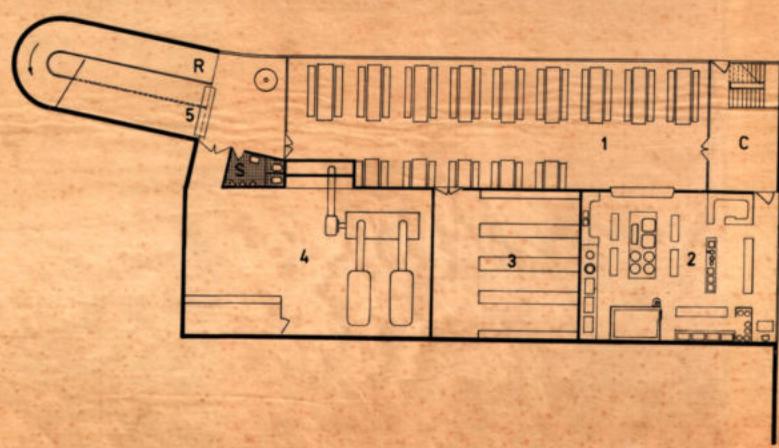


- COMEDOR Y SERVICIOS**
- 1-comedor
  - 2-cocina
  - 3-deposito
  - 4-sala de máquinas
  - 5-guardarropa

NIVEL -1  
COTA 22'10


- S-servicios higienicos
- C-circulaciones
- R-rampa

COLEGIO - LICEO "LA MENNAIS"		<b>4</b>
Clemot-Dieste-Montañez-Serralla		e.s.c.
arquitectos-ingenieros		1/200
nivel 2, 3, -1		21/4/58
prop.	tec.	

corte longitudinal

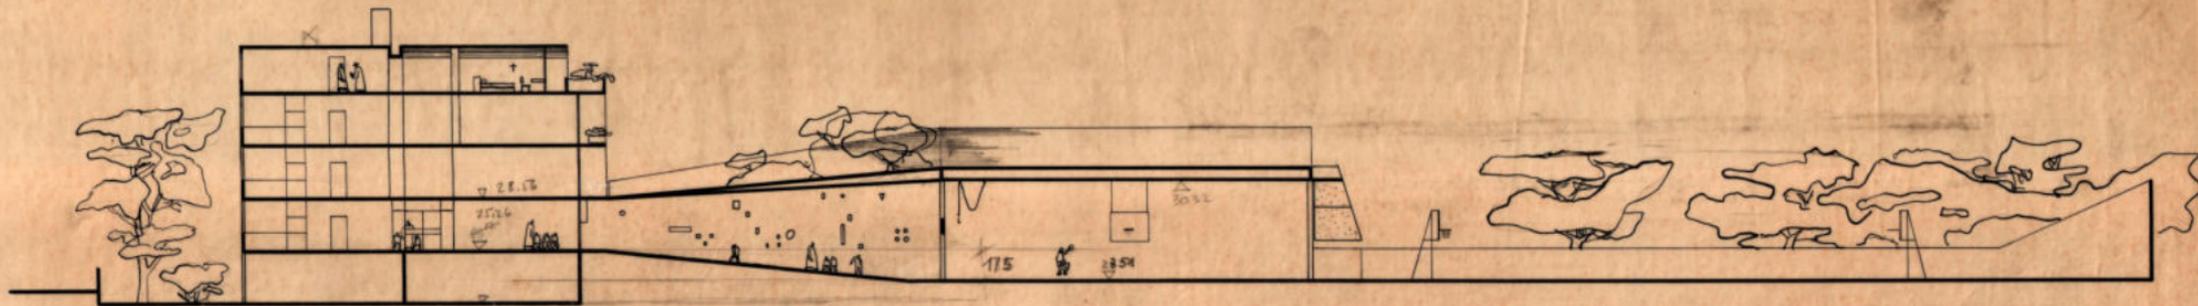

corte transversal

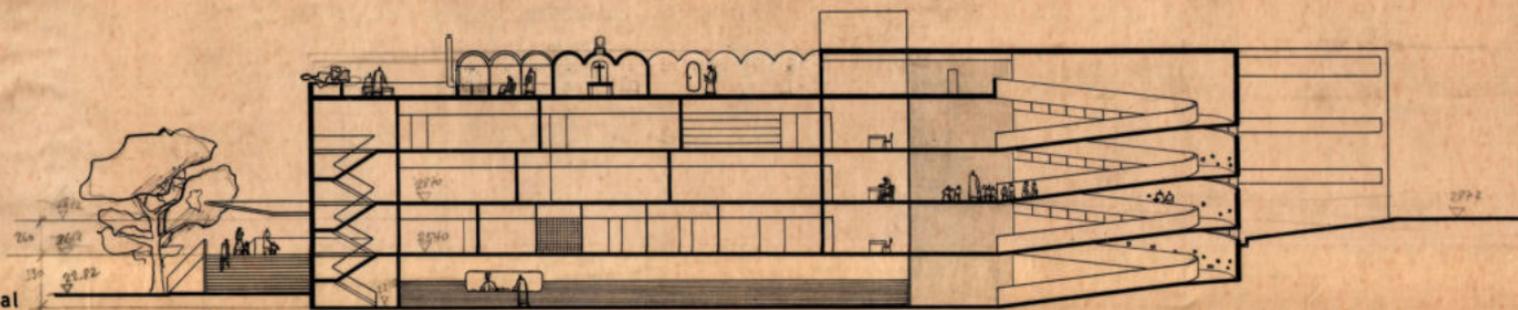


16855

COLEGIO - LICEO "LA MENNAIS"		5
Clemot-Dieste-Montañez-Serralla arquitectos-ingenieros		esc.
cortes		1/200
prop.	tec.	21/4/58


1958 AP05 05 CORTES DDI 16855

fachada O

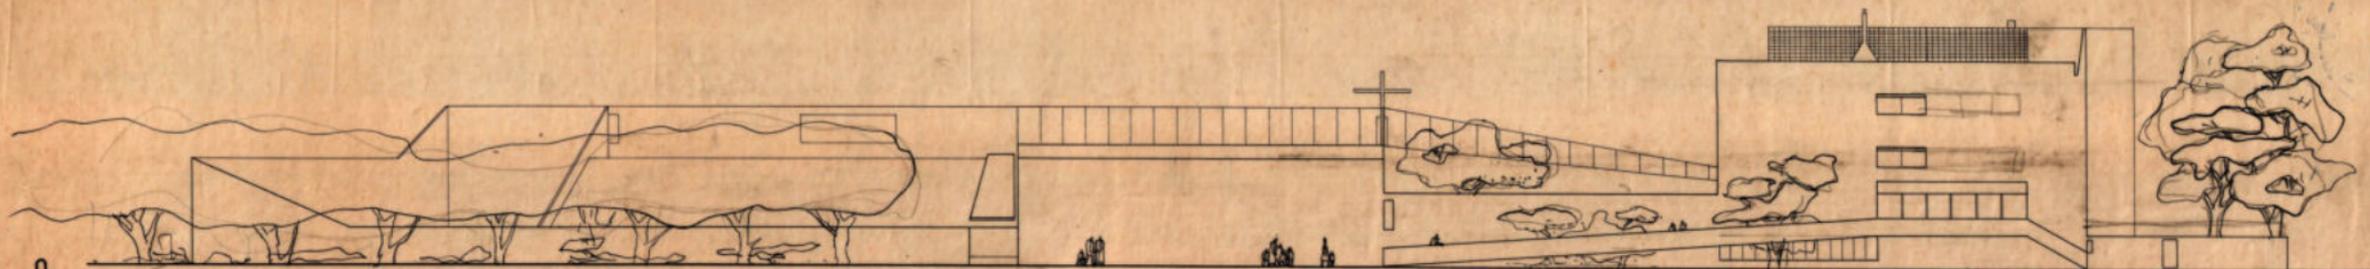

Y

fachada N

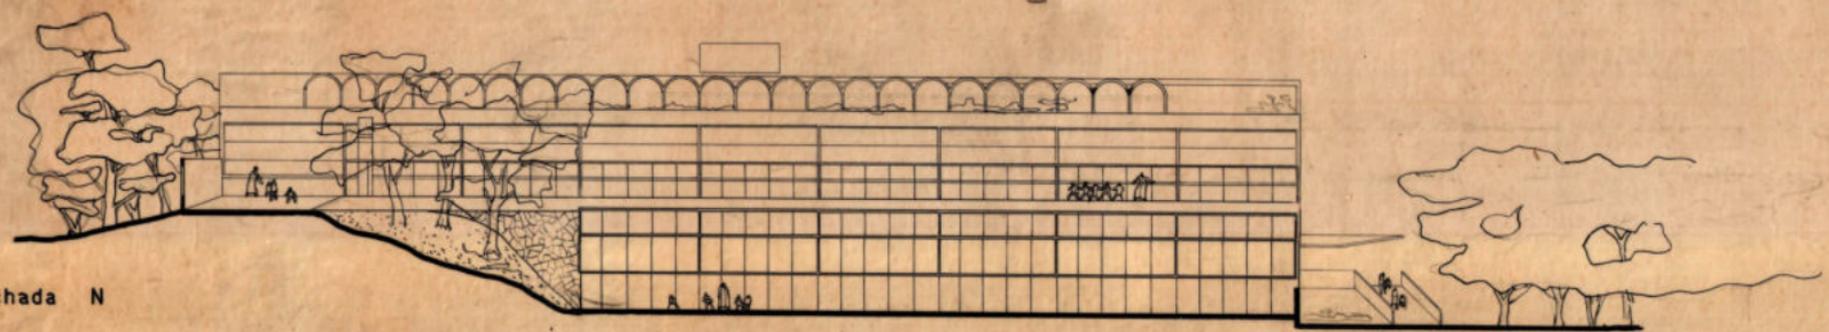


16856

1958 AP06 06 ALZADOS DDI 16856


COLEGIO - LICEO "LA MENNAIS"		6
Clemot-Dieste-Montañez - Serralta arquitectos-Ingenieros		esc 1/200
prop.	fachadas N y O	tec. 21/4/58



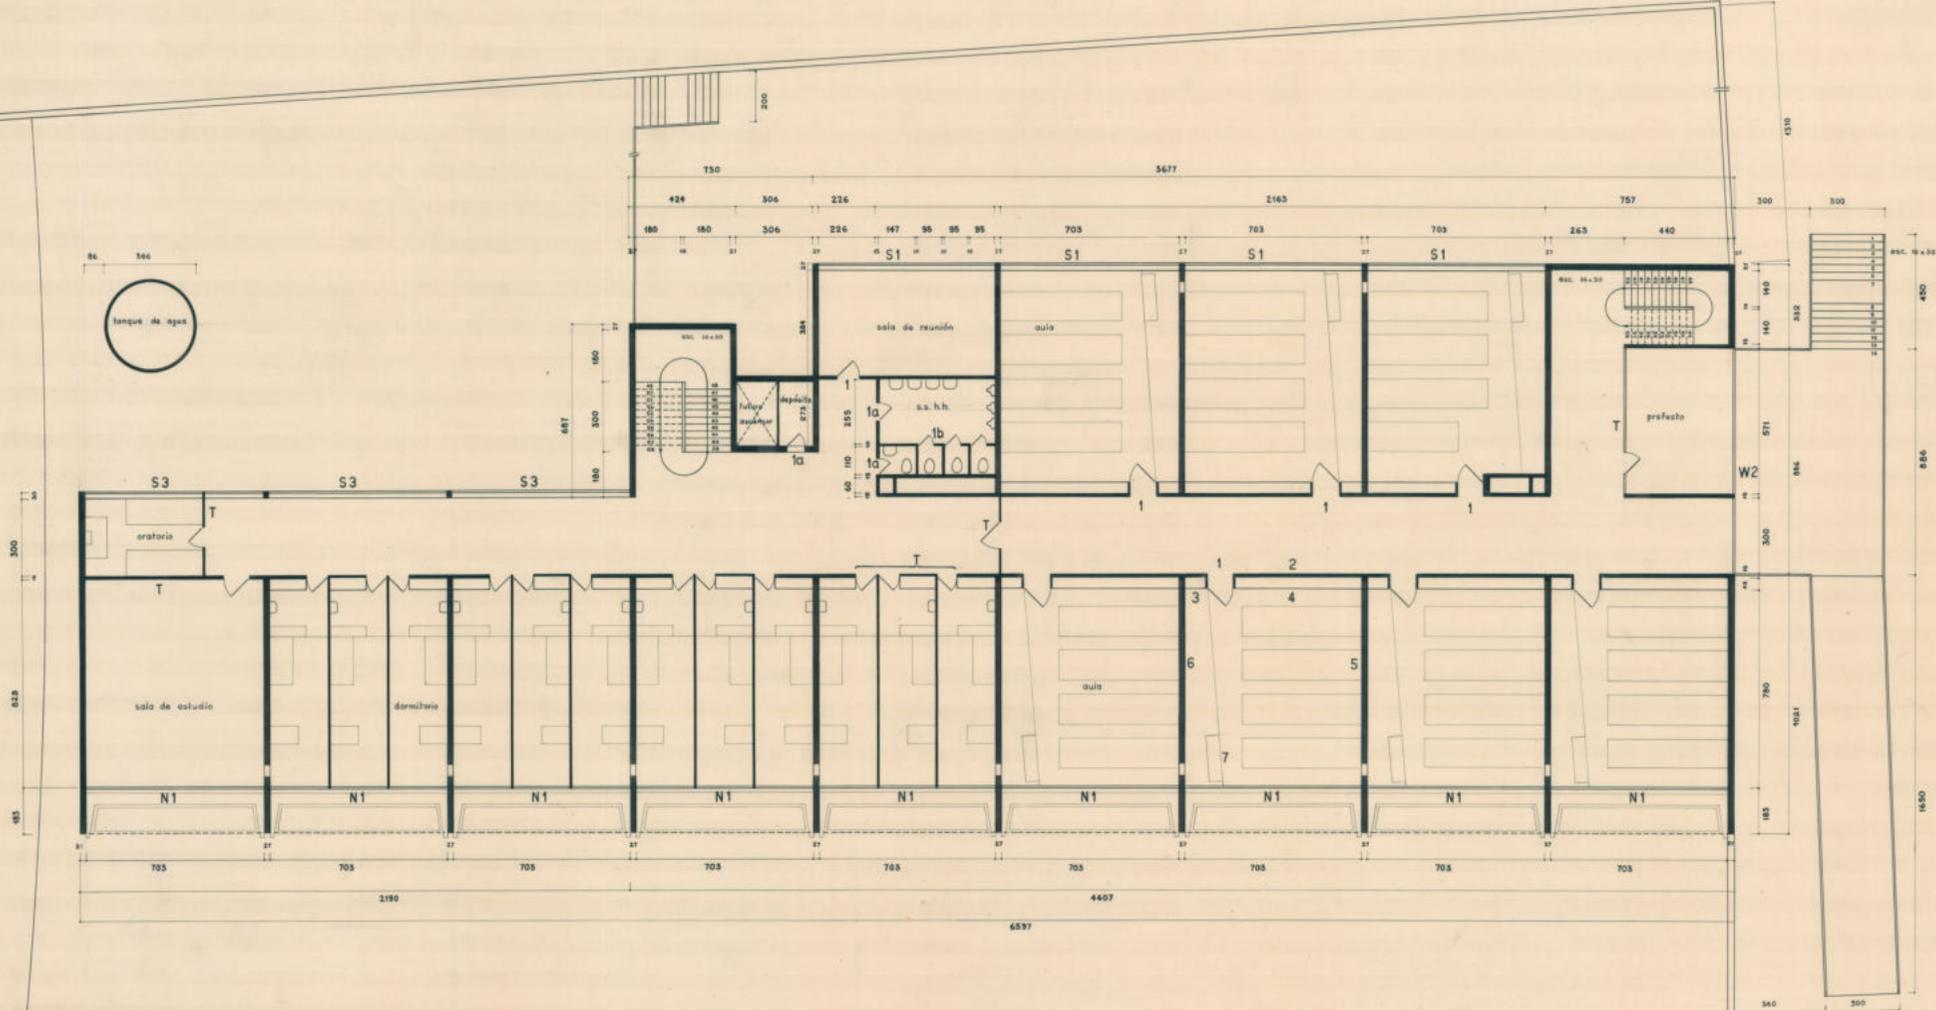



COLEGIO-LICEO "LA MENNAIS"		3
PLANTA NIVEL 2 N.º 2833		serie: PG
Idénica:		escala:
propietario:		fecha:
contratado:	sub-contratado:	fecha:
SERRALTA-CLEBOT - DIESTE-MONTAÑEZ arquitectos		ingenieros

16878

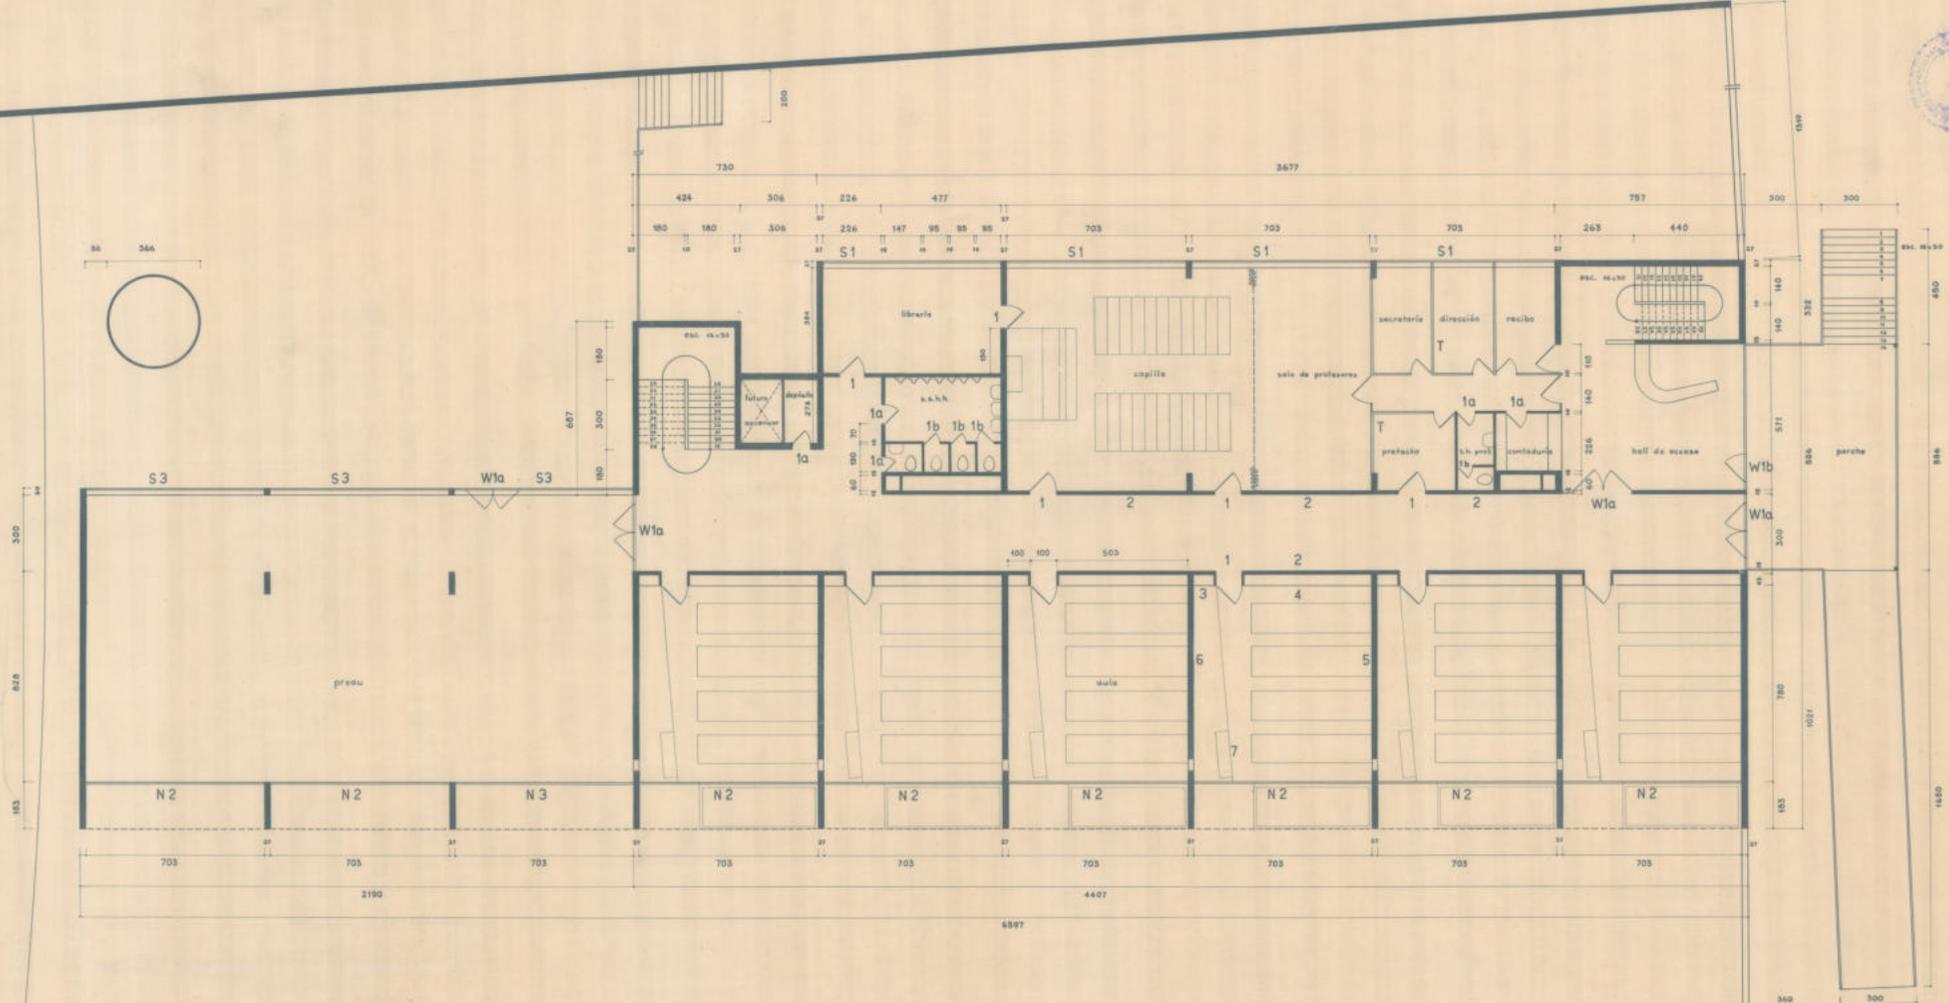


COLEGIO-LICEO "LA MENNAIS"		4
PLANTA NIVEL 1 N. 2554		serie: PG
técnico:		escala:
propietario:		fecha:
contratista:	sub-contratista:	fecha:
SERRALTA - CLENOT - DIESTE - MONTAÑEZ		ingenieros



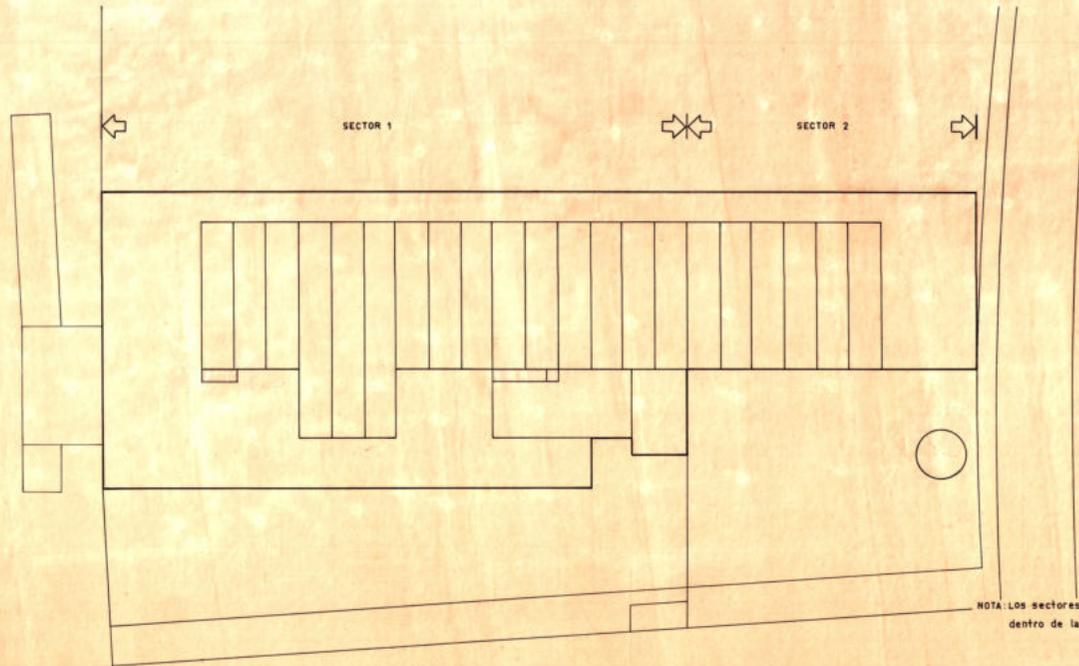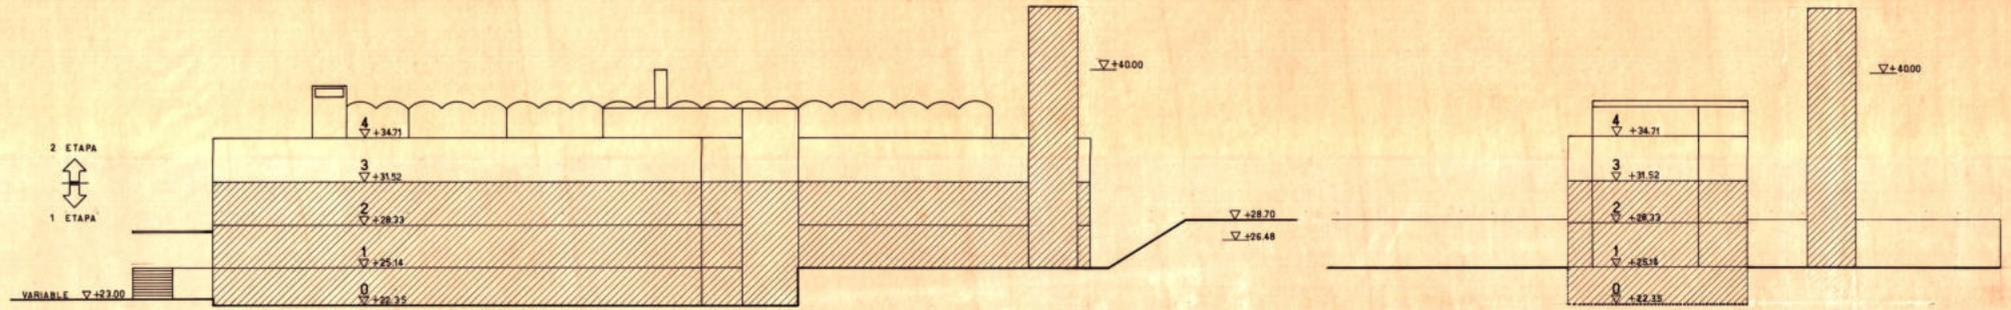

NOTA: Los sectores 1 y 2 son partes a ejecutarse dentro de la 1 etapa.

COLEGIO- LICEO "LA MENNAIS"		2
BOQUENA DEL EDIFICIO		serie: PG
técnico:		escala:
propietario:		
contratista:	sub-contratista:	fecha:
SERRALTA - CLENOT - DIESTE - MONTAÑEZ arquitectos		ingenieros

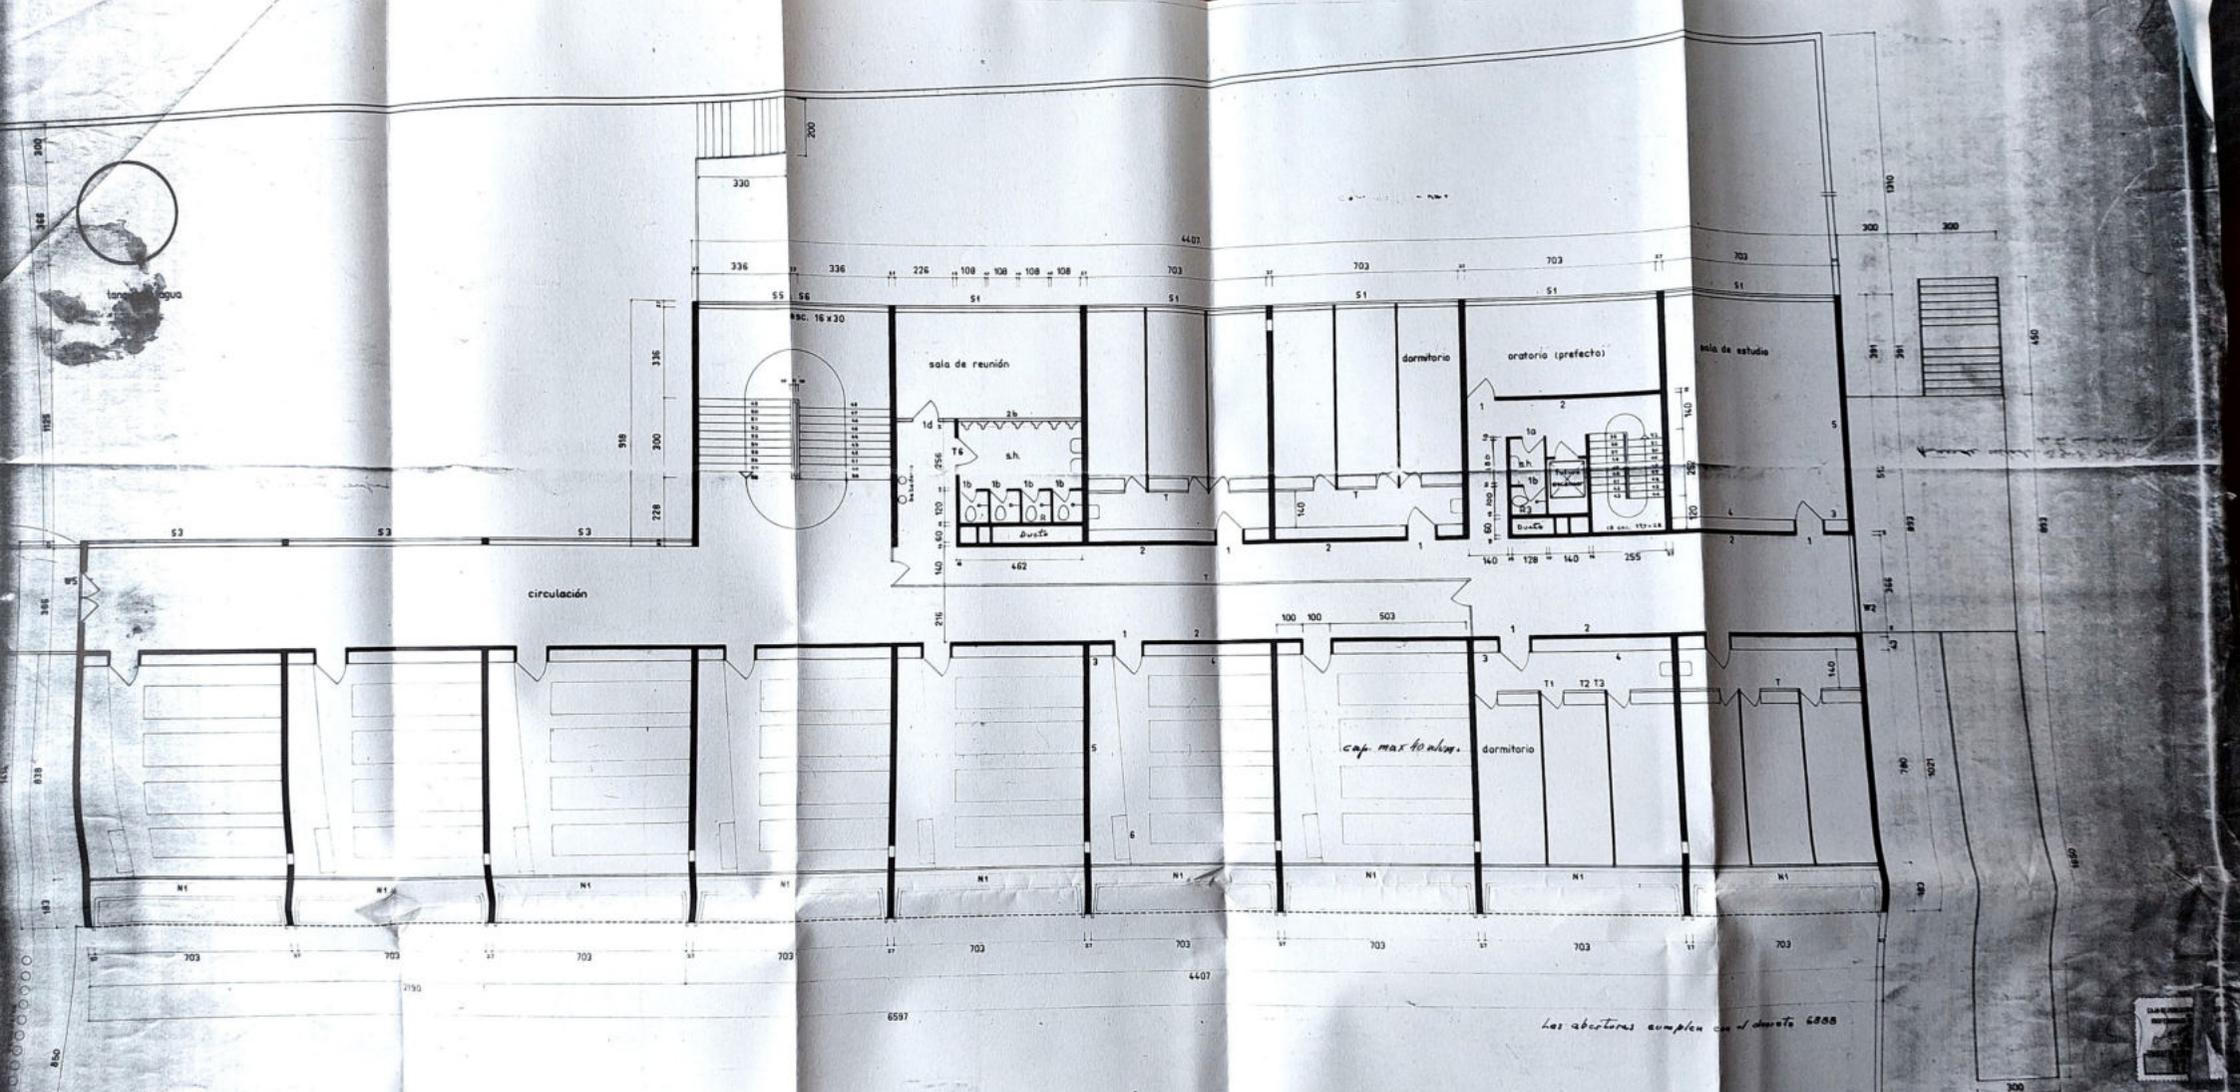


NIVEL	AREA	precio unitario
0	967 m <sup>2</sup>	\$ 180.00
1	1263 m <sup>2</sup>	"
2	1263 m <sup>2</sup>	"
costo total	3493 m <sup>2</sup>	\$ 628.740.00


**COLEGIO-LICEO "LA MENTA"**  
 planta nivel 2 n.º 28  
 técnico: *[Signature]*  
 propietario: *[Signature]*  
 controlista: *[Signature]*  
 SERBATA - CENOT - DIEZTE - H...  
 Arquitectos



tanque de agua

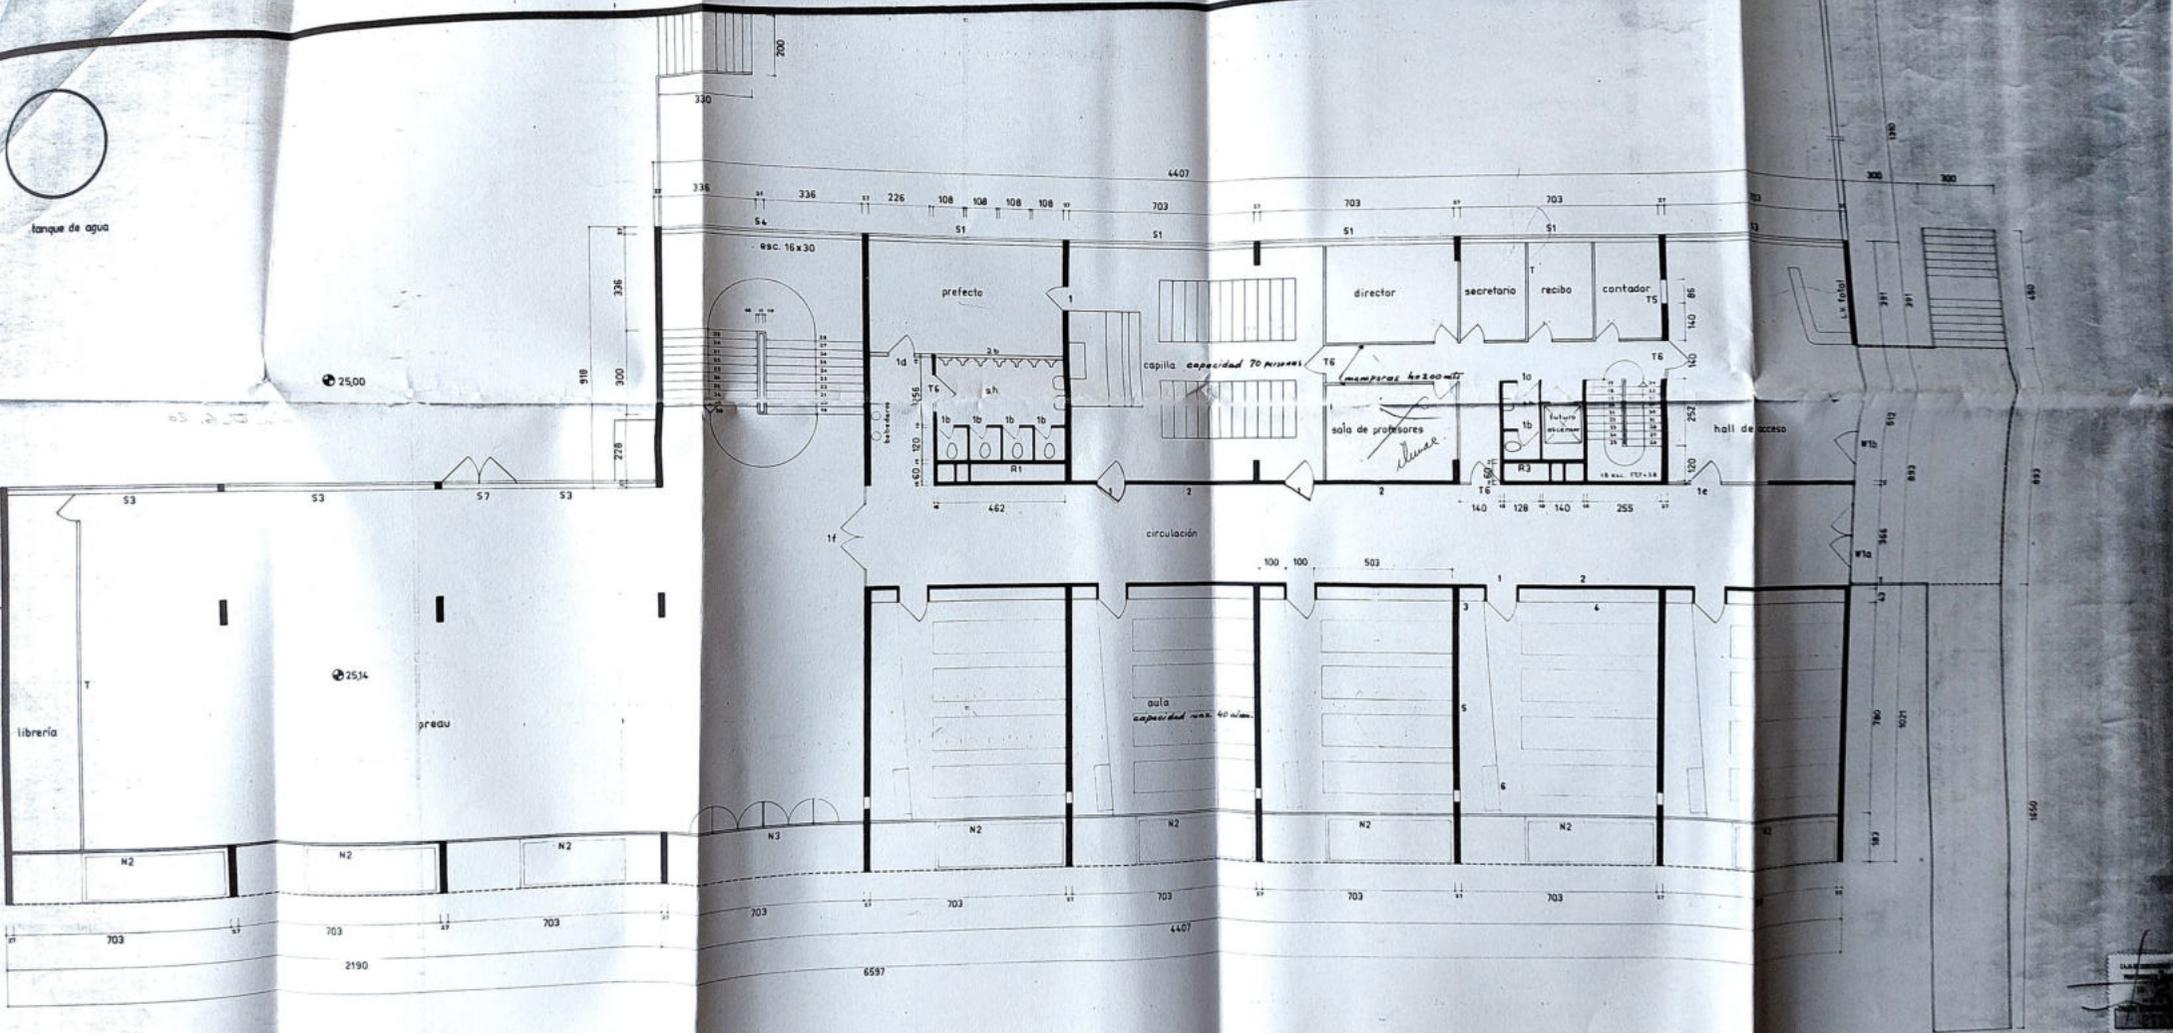

COLEGIO-LICEO-LA MENNAIS	
planta nivel 1	n. 2514
técnico	<i>[Signature]</i>
propietario	<i>[Signature]</i>
contratista	<i>[Signature]</i>
SERIALTA - CLEMOT - DIESTE - FONTANA arquitectos ingenieros	

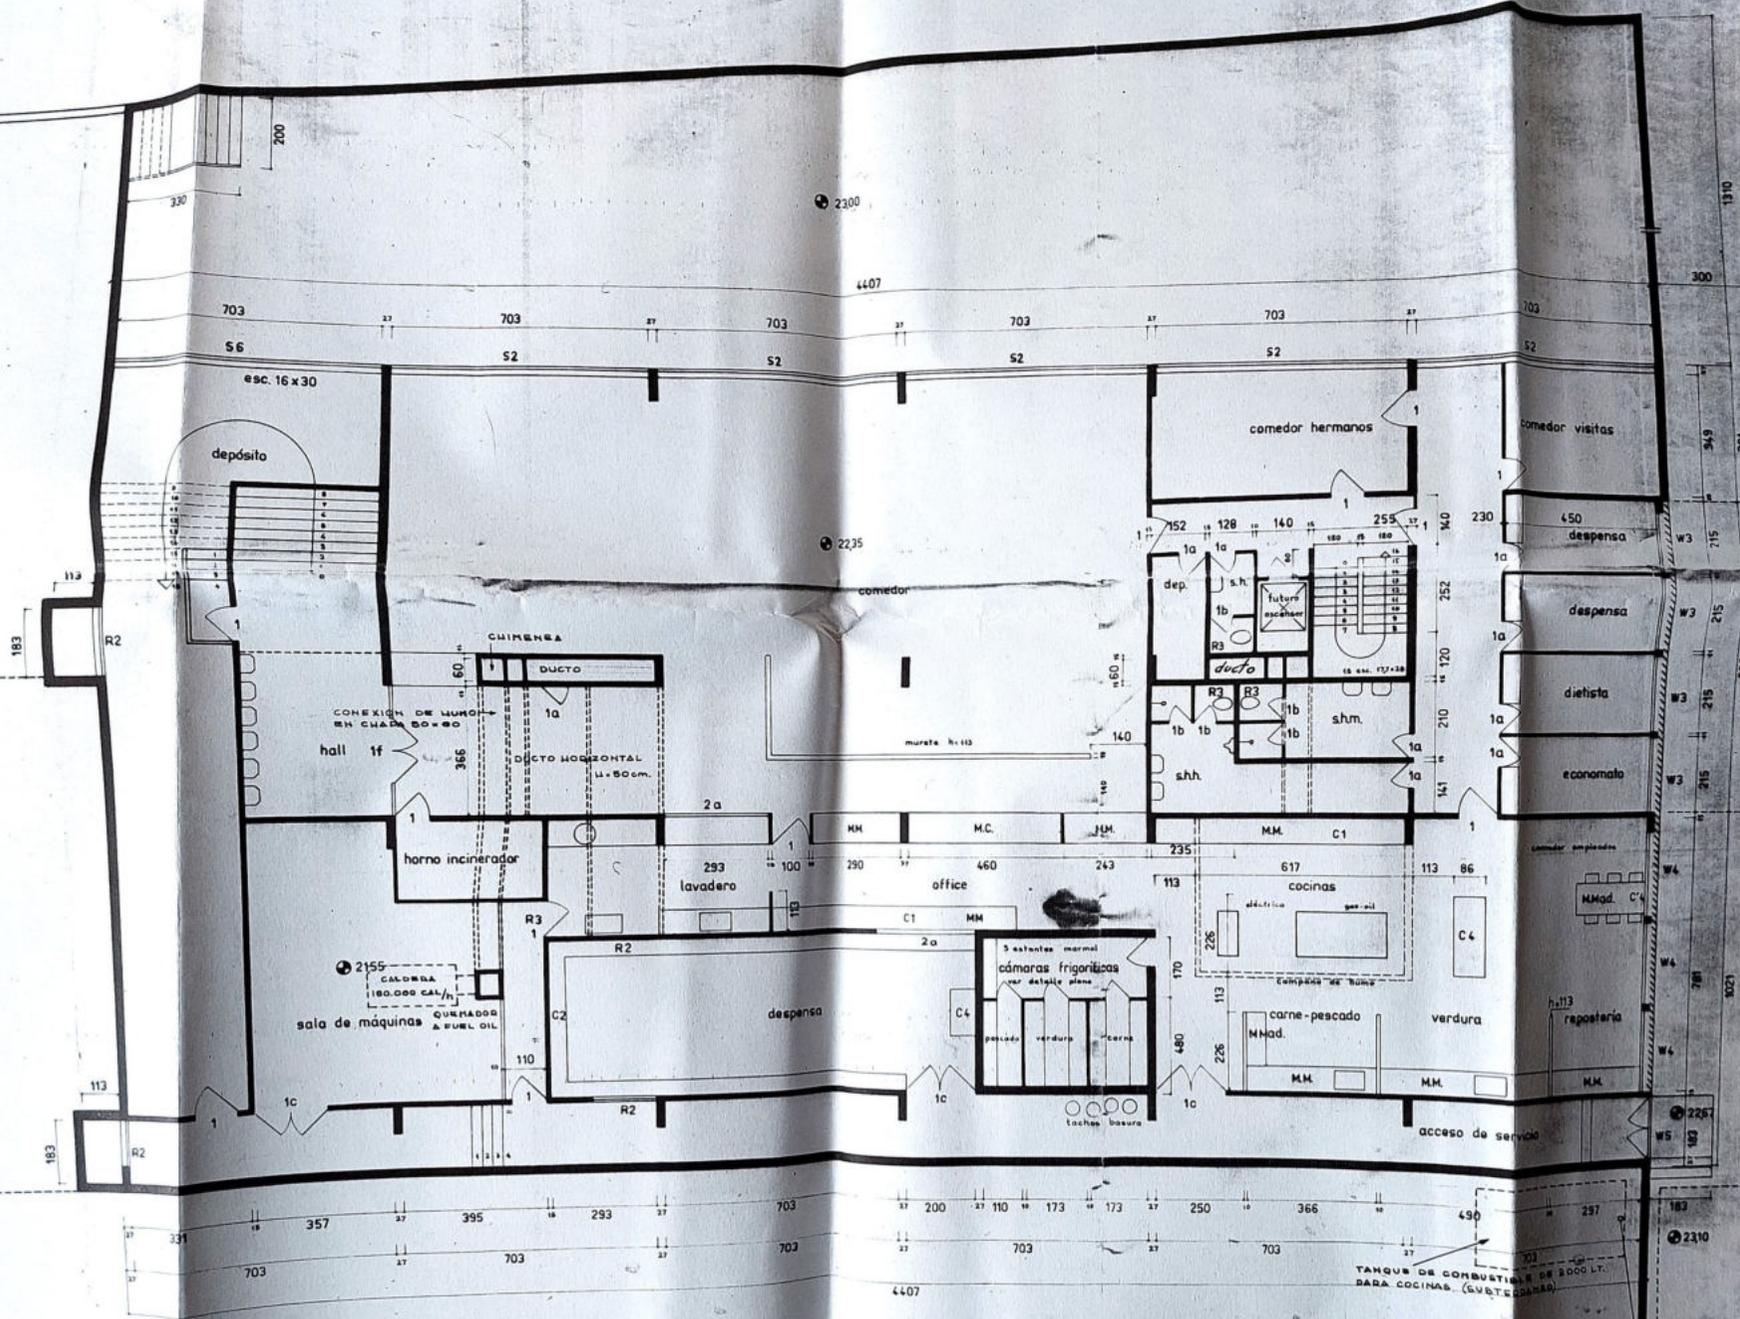

- REFERENCIAS
- M.Mad. mesa de madera
  - MM mesa de mármol
  - M.C. mesa caliente
  - R rejilla de ventilación

TANQUE DE COMBUSTIBLE DE 8000 LT. PARA COCINAS (SISTEMA) VENTILACION

TANQUE DE COMBUSTIBLE DE 8000 LT. CON ENTRADA DE HOMBRE (SUSTITUIDO)

COLEGIO-LICEO "LA MENNAIS" 5



planta nivel 0 n. 2235 PG

técnico: *[Signature]* escala: 1/100

propietario: *[Signature]* fecha: *[Signature]*


contratista: *[Signature]* sub-contratista: *[Signature]*

SERRALTA - CLEMOT - DIESTE - MONTAÑEZ arquitectos Ingenieros

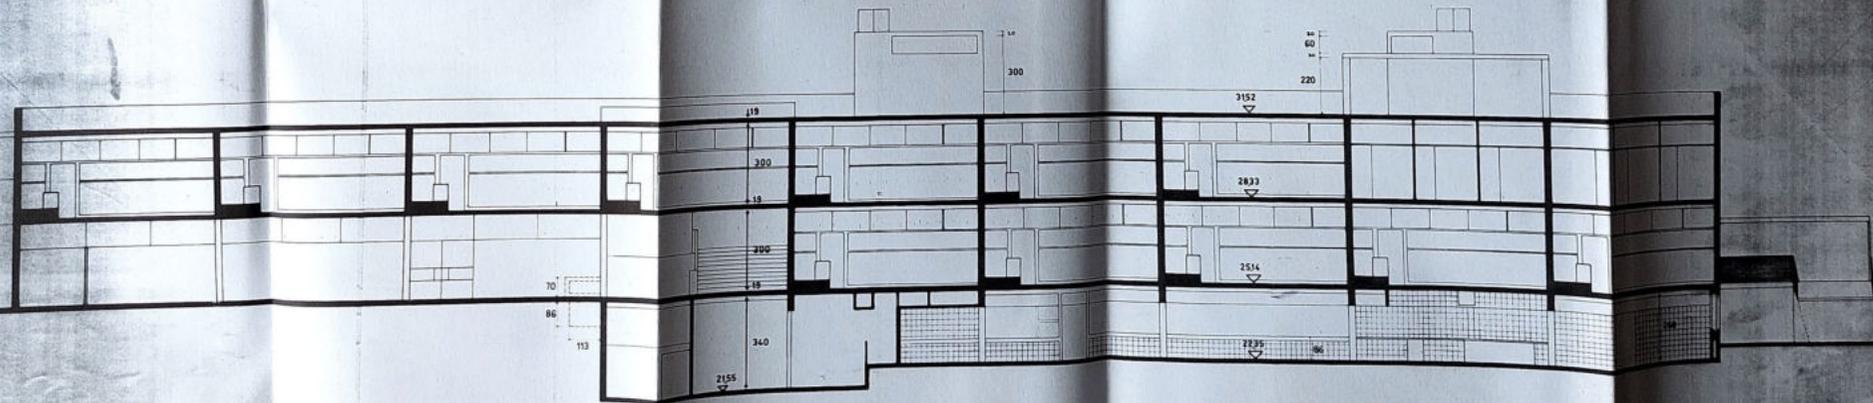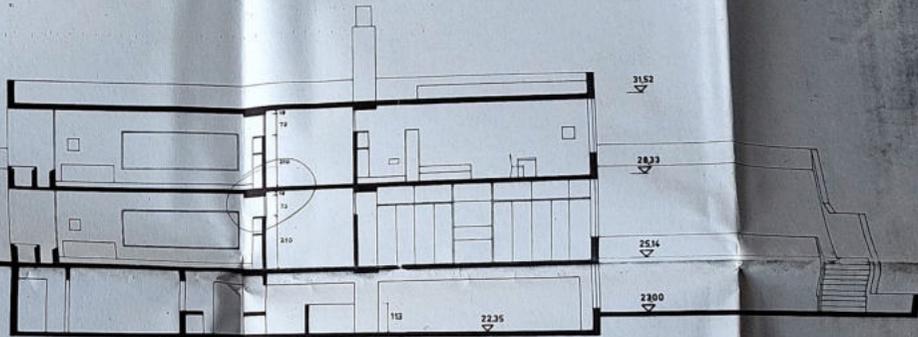

COLEGIO-LICEO "LA MENNAIS" 6  
cortes AB PG  
CD  
técnico *[Signature]* PROYECTO  
propietario *[Signature]* PROYECTO  
contratista *[Signature]* PROYECTO  
SERRALTA - CLENOT - DIESTE - MONTAÑE PROYECTO  
arquitectos ingenieros


1960 B106 PG06 CORTES CLM

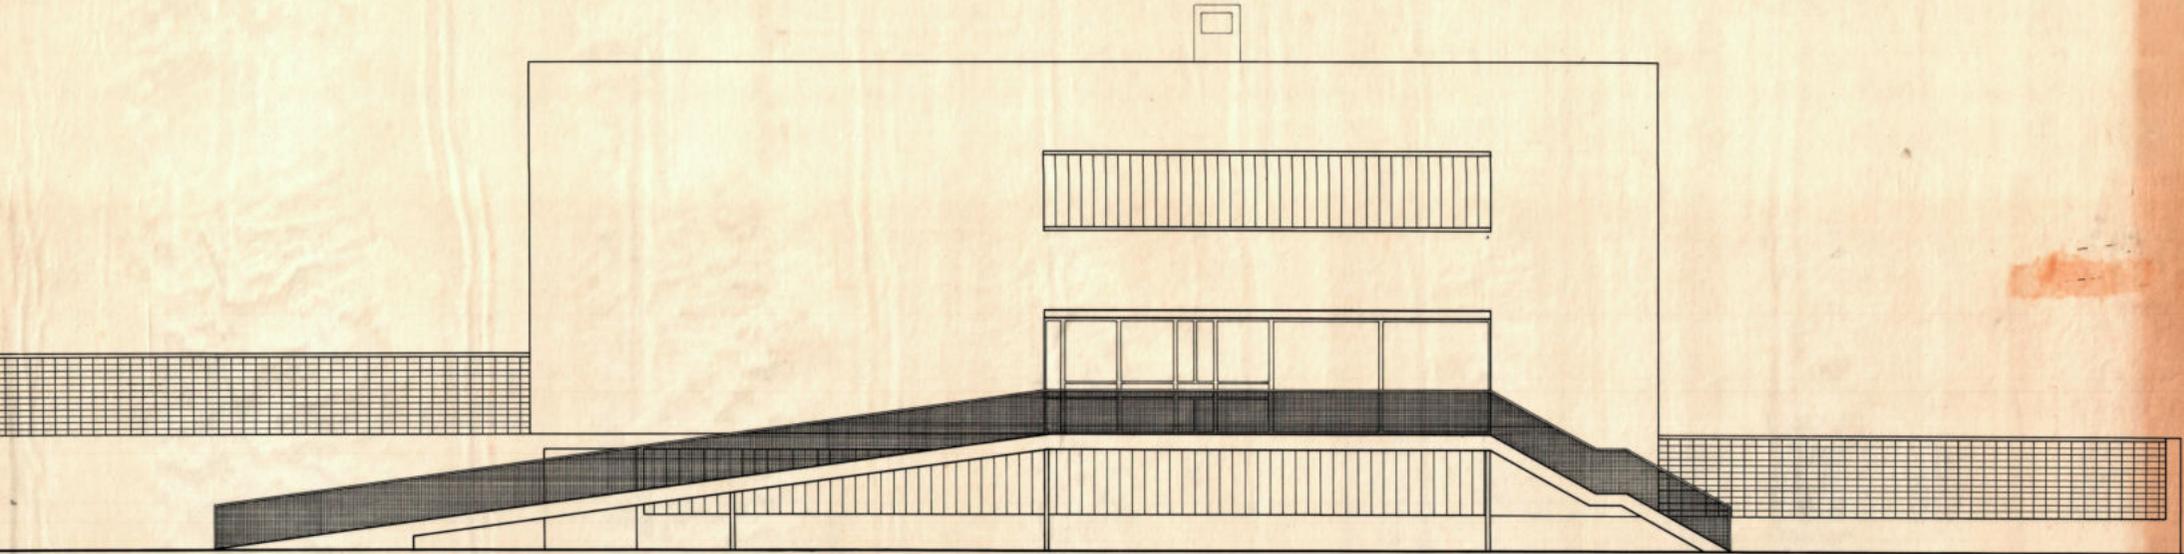

16885

COLEGIO-LICEO "LA MENNAIS"		7a
FACHADA OESTE		serie: PG
técnica:		escala:
propietario:		
contratado:	sub-contratado:	fecha:
SERRALTA - CLEMOT - DIESTE - MONTAÑEZ arquitectos ingenieros		




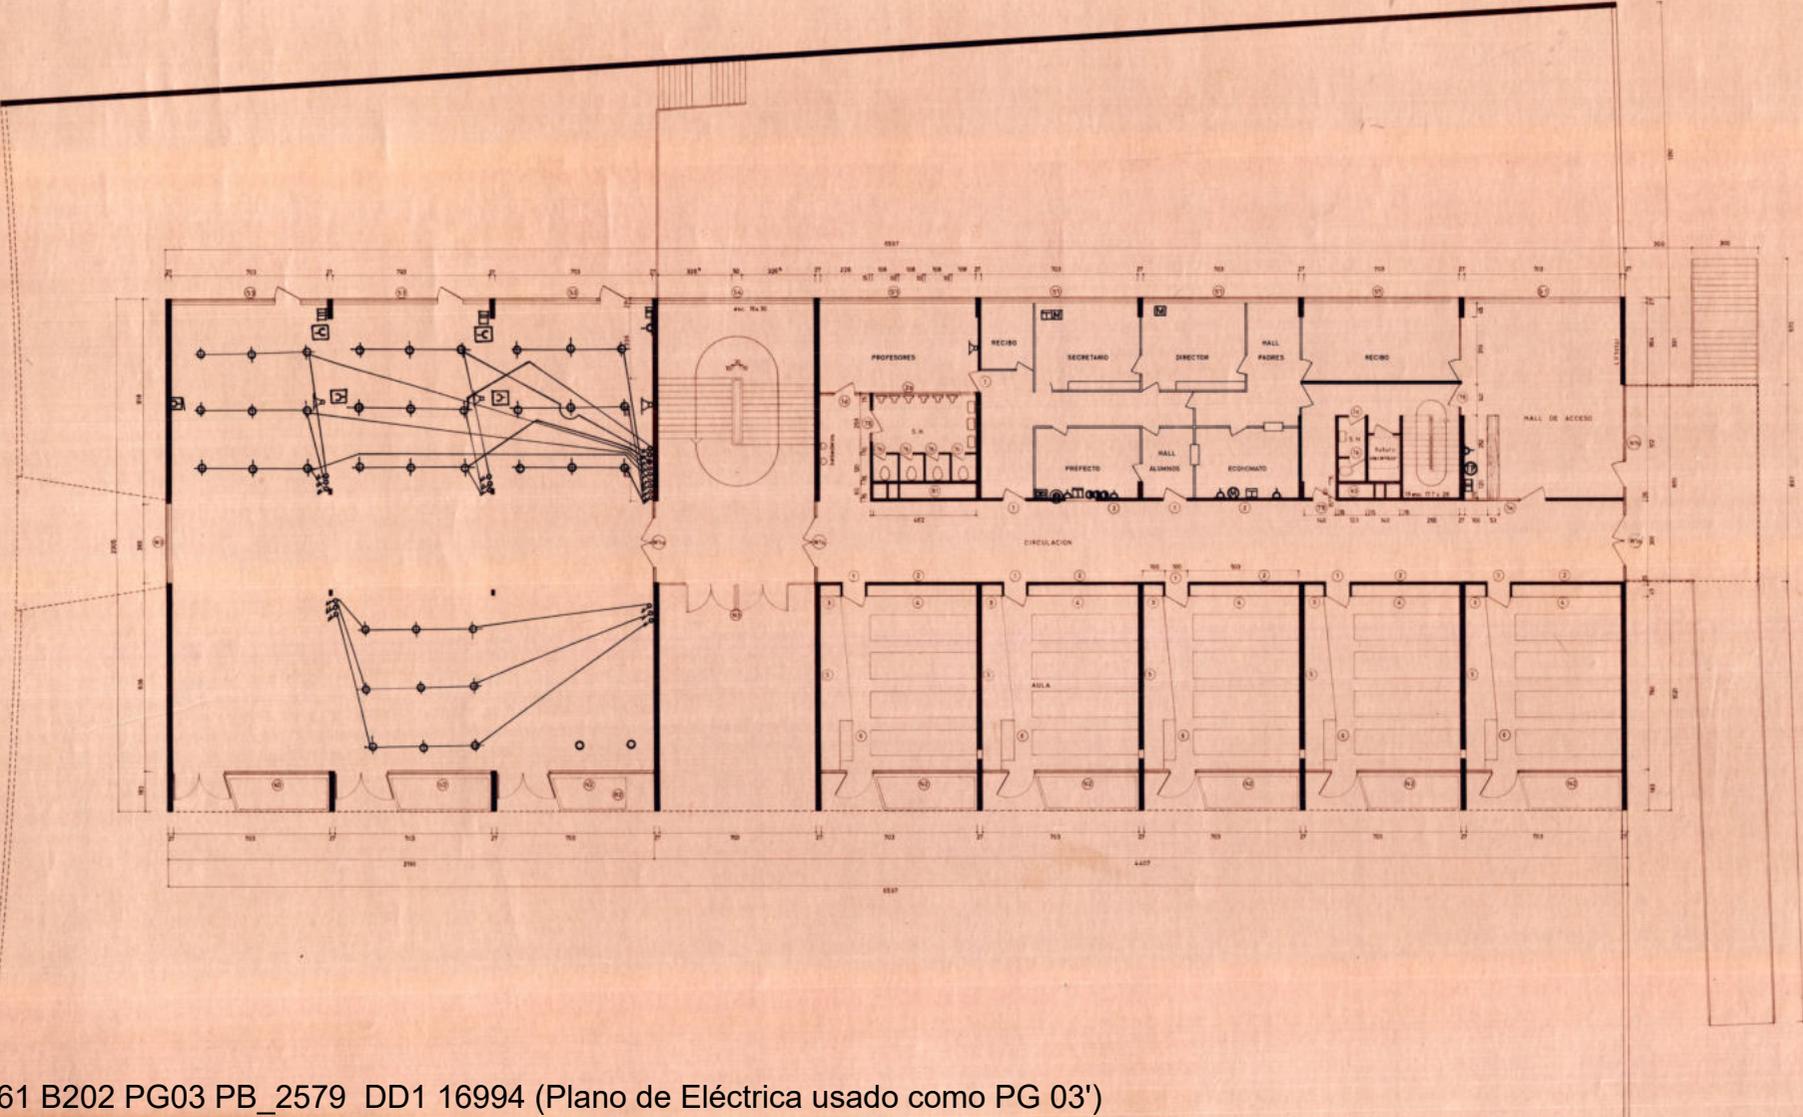

16994


COLEGIO-LICEO "LA MENNAIS"		SERIE:
PLANTA NIVEL 1 n = 25.79		ESCALA:
TECNICO:		1/50
PROPIETARIO:		FECHA:
CONTRATISTA:	SUBCONTRATISTA:	02.1961
SERRALTA ... CLEMOT ... DIESTE ... MONTANEZ		Digitado

1961 B202 PG03 PB\_2579 DD1 16994 (Plano de Eléctrica usado como PG 03')

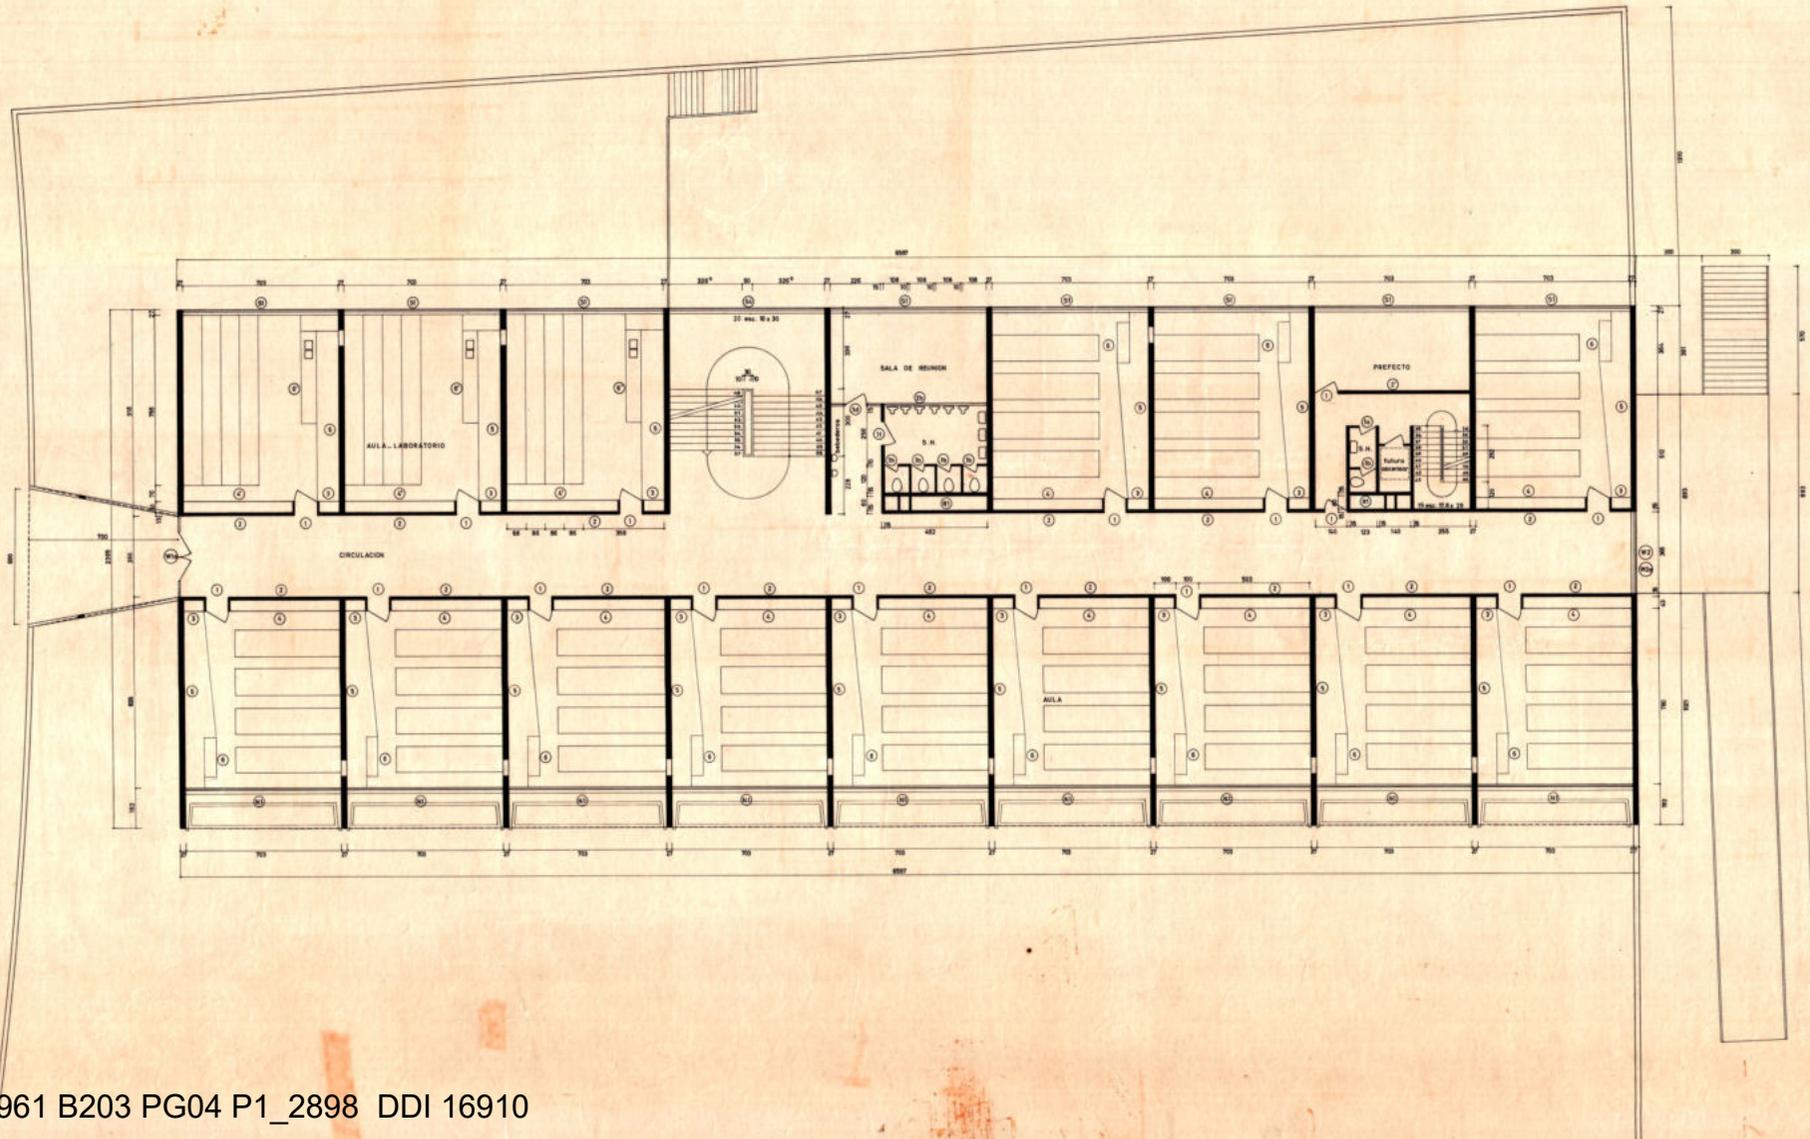


16910

COLEGIO-LICEO LA MENNAIS		4
PLANTA NIVEL 2 n=28.98	SENO	PG
TECNICO:	ESCALA:	1:100
PROPIETARIO:	FECHA:	DIC. 1961
CONTRATISTA:	SUBCONTRATISTA:	
SERRALTA_CLEMOT_DIESTE_MONTANEZ		arquitectos

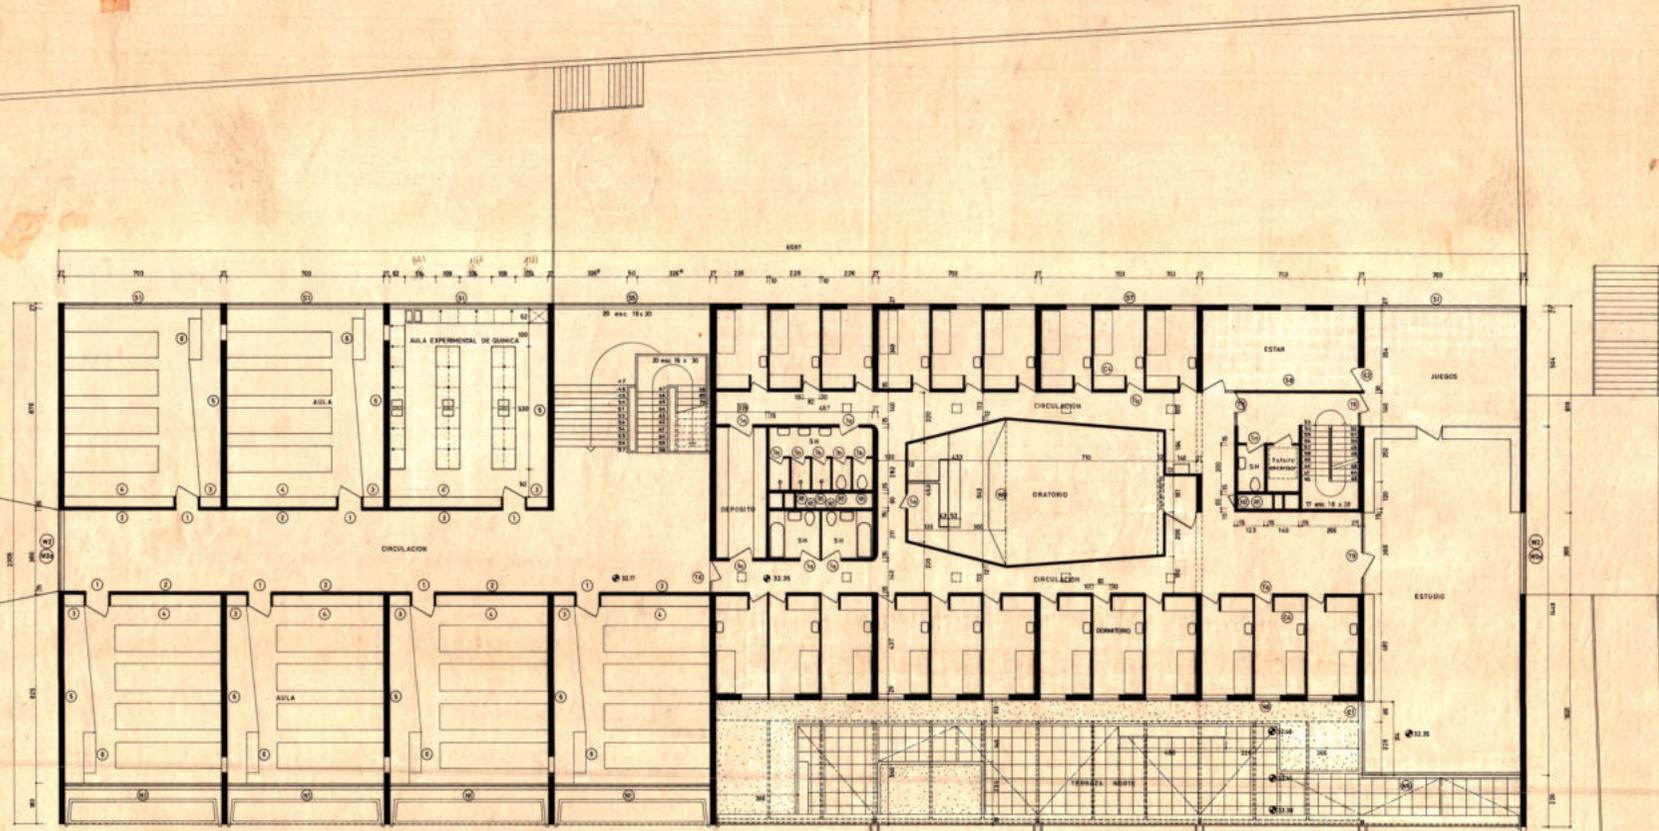

16911


COLEGIO-LICEO "LA MENAS"	5
PLANTA NIVEL 3	n= 32.17 n= 32.25
PROPIETARIO:	ESCALA:
CONTRATISTA:	SUBCONTRATISTA:
FECHA:	
SERRALTA - CLEMOT - DIESTE - MONTAÑEZ	

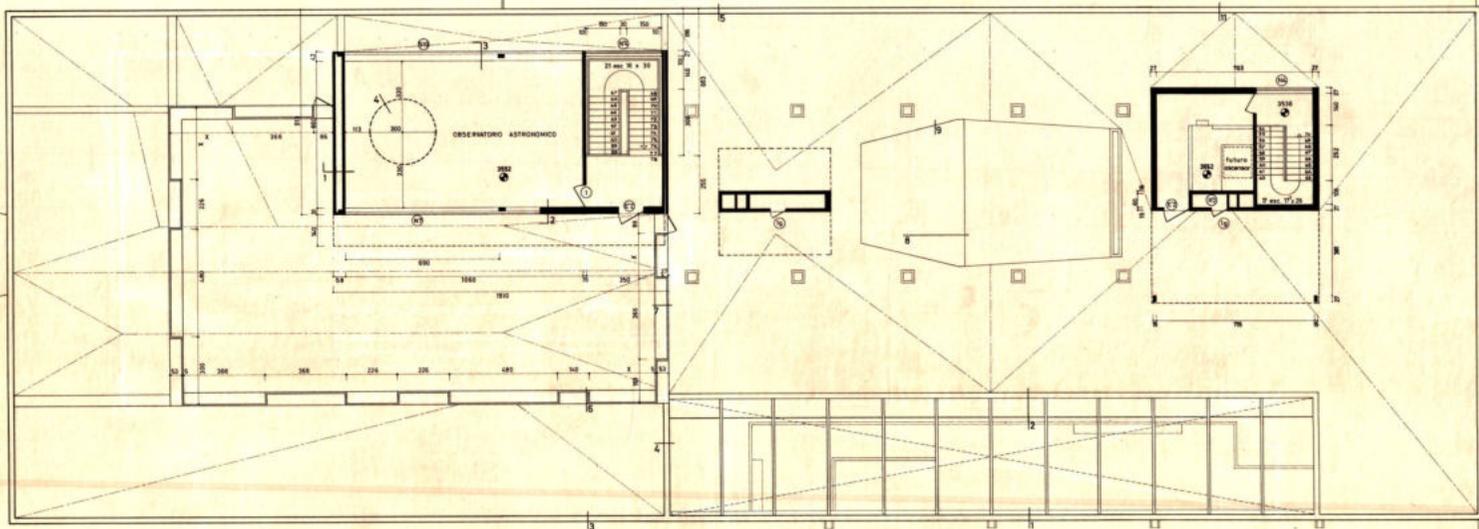


16912

COLEGIO-LICEO LA MENNAIS		6
PLANTA DE TECHO	nº 3542	SERIE PG
TECNICO:		ESCALA:
PROPIETARIO:		1:50
CONTRATISTA:	SUBCONTRATISTA:	FECHA:
SERRALTA - CLEMOT - DIESTE - MONTAÑE		DIC. 061
arquitectos		ingenieros


1961 B205 PG06 P3\_3542 DDI 16912

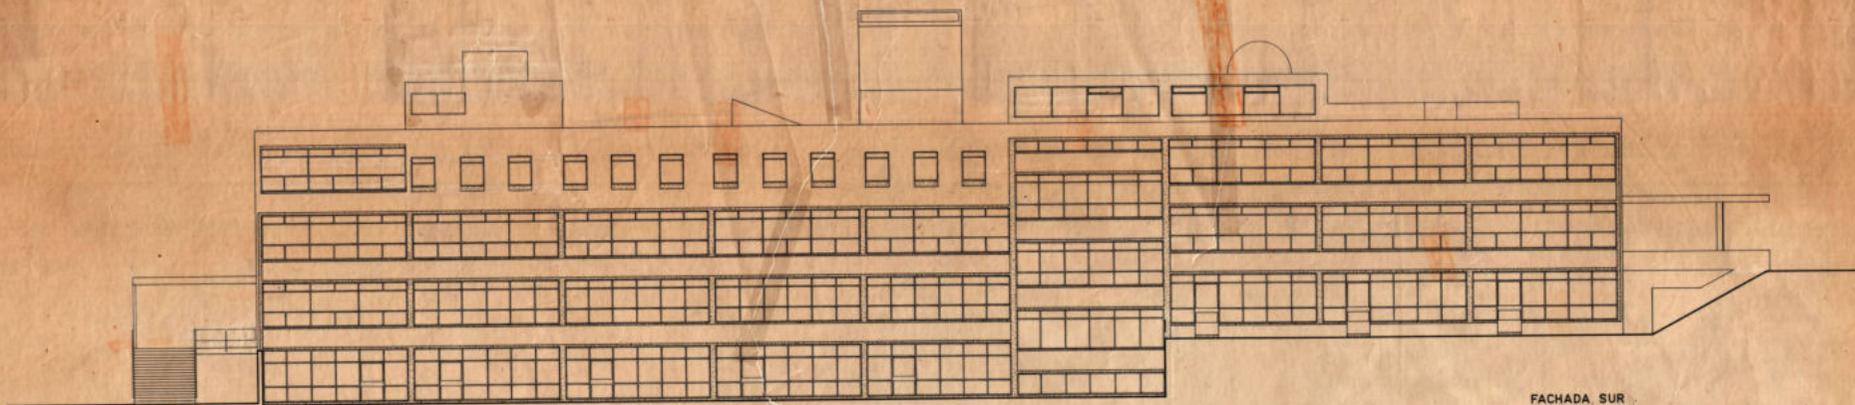


FACHADA SUR

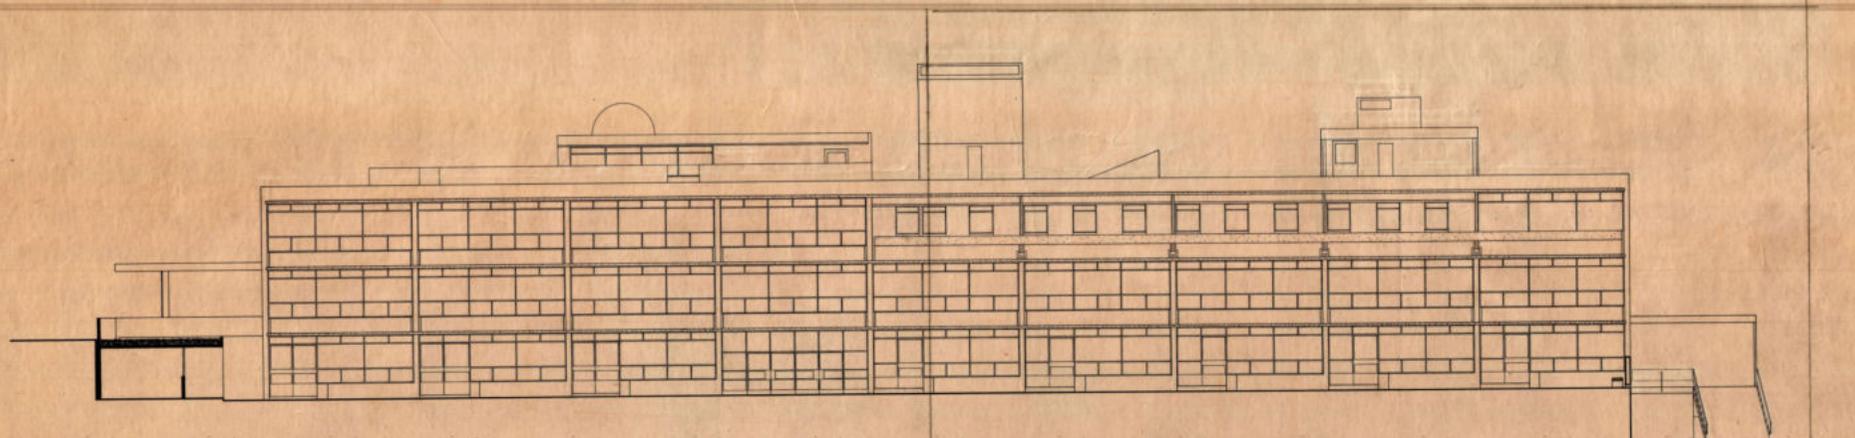

FACHADA NORTE

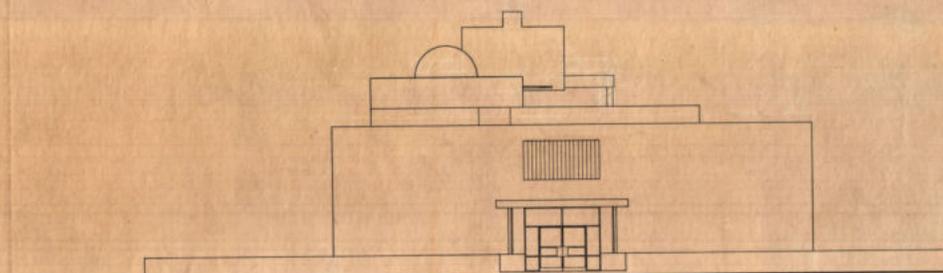

FACHADA ESTE

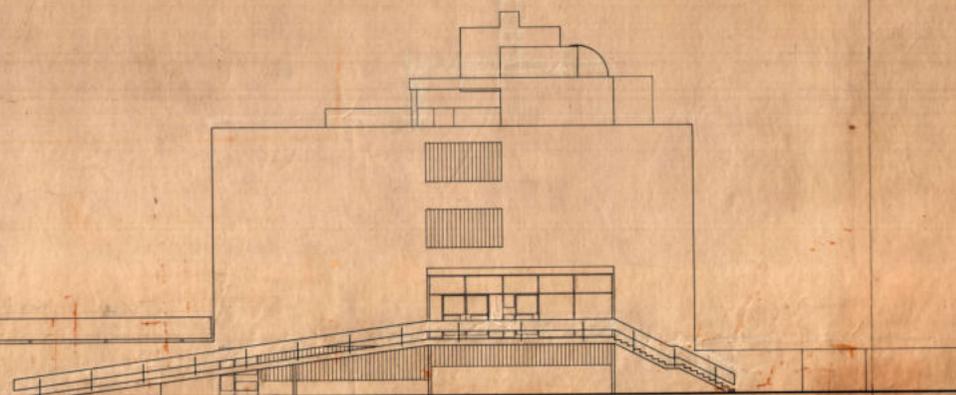


FACHADA OESTE



16914


COLEGIO-LICEO "LA MENNAIS"		7
FACHADAS	DISEÑO	PG
TÍTULO	ESCALA	
PROYECTADO	FECHA	
DIRECCIONISTA	REVISOR	
SERRALTA, CLEMEN	DIEZTE, MONTAÑEZ	

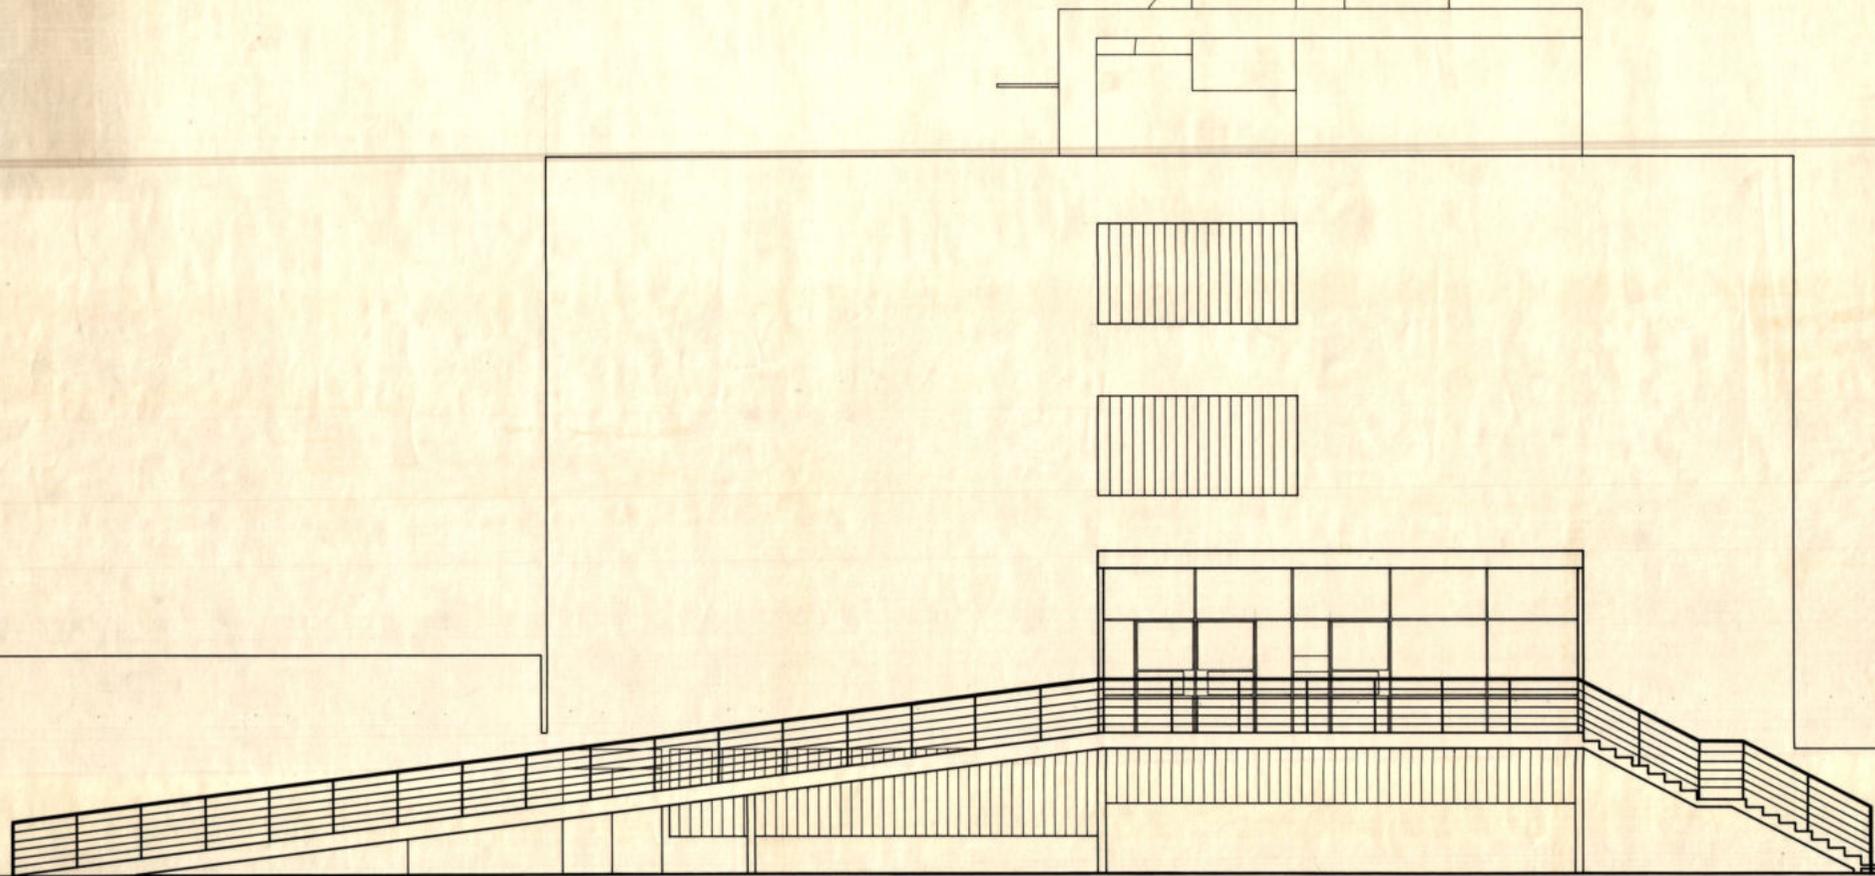


16916

COLEGIO-LICEO "LA MENNAIS"		SERIE:
FACHADA OESTE		ESCALA:
TECNICO:		1:50
PROPIETARIO:		FECHA:
CONTRATISTA:	SUBCONTRATISTA	MARZO 1962
SERRALTA - CLEMOT - DIESTE - MONTANEZ		Ingenieros
arquitectos		


1961 B207 PG07' ALZ DDI 16916

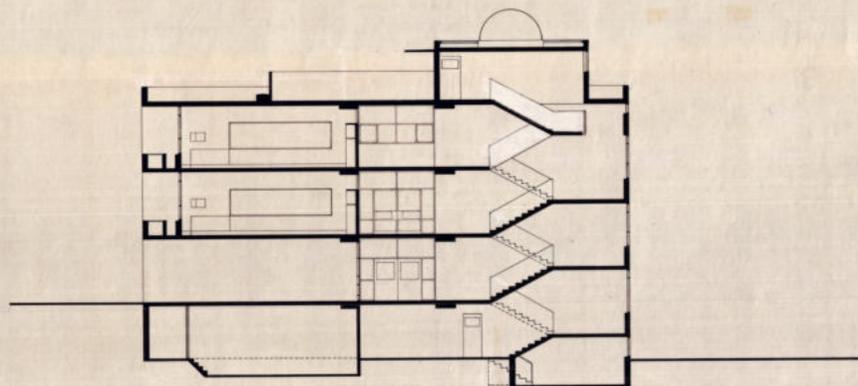

corte A.A

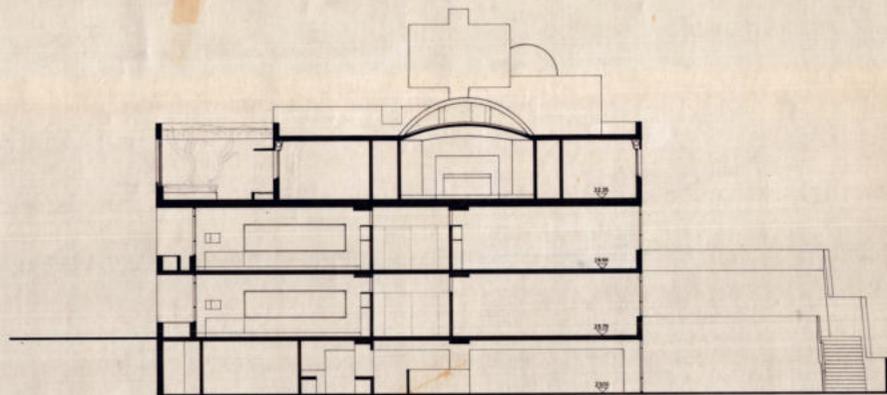

corte B.B

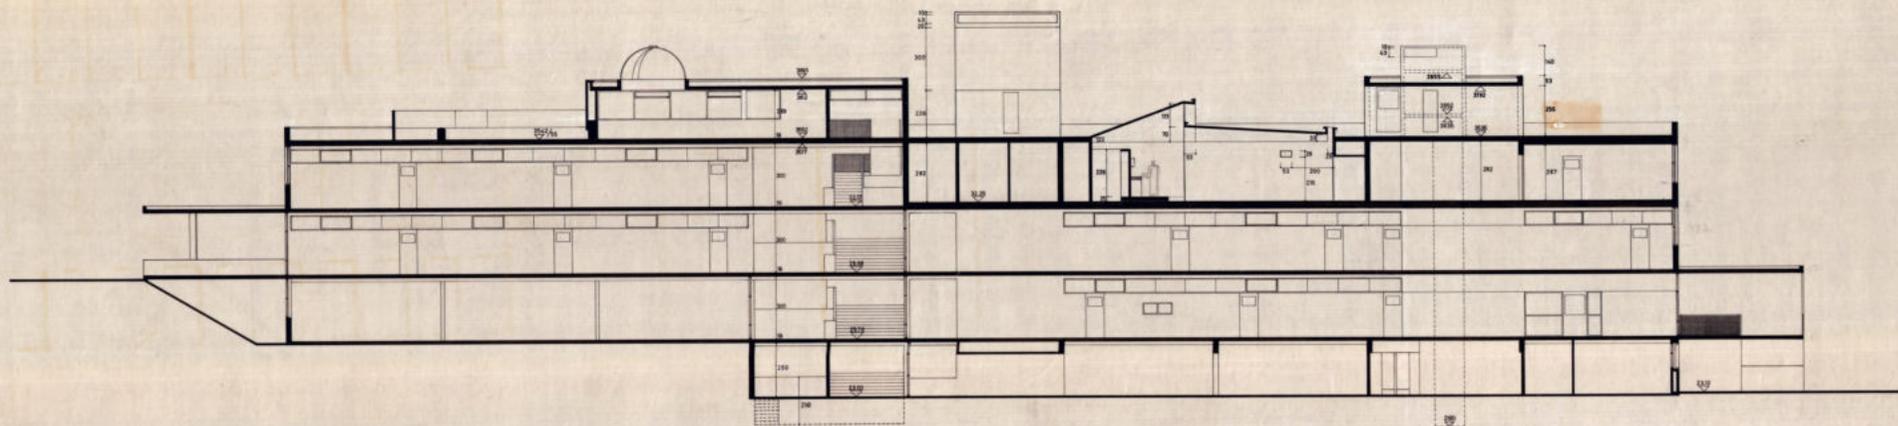


corte C.C




COLEGIO-LICEO "LA MENNAIS"		8
CORTES	SERIE	PG
TECNICO:	ESCALA:	1:100
PROPIETARIO:	FECHA:	DIC. 1961
CONTRATISTA:	SUBCONTRATISTA:	INGENIEROS
SERRALTA_CLEMY_DIESE_MONTANEZ		


16915

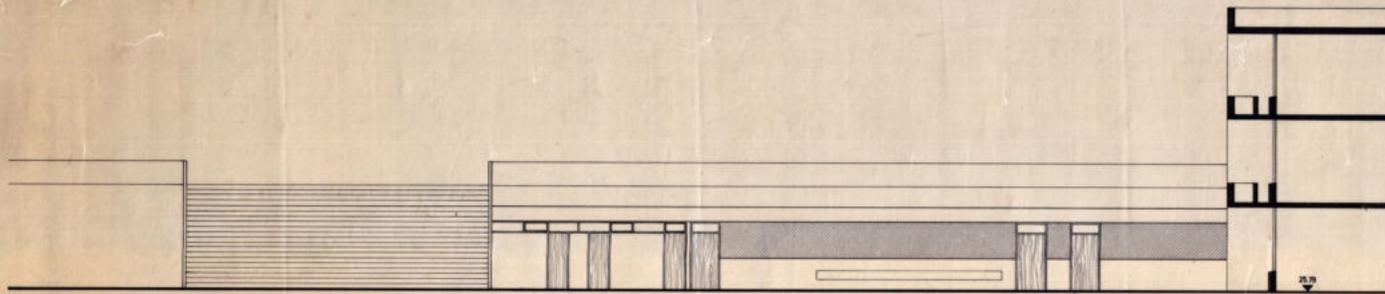



FACHADA OESTE

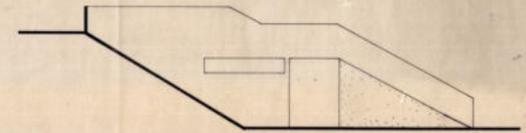

FACHADA NORTE


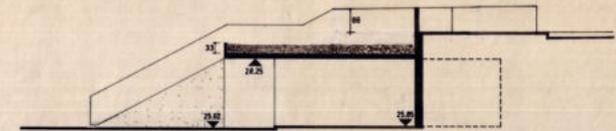


CORTE A.A.

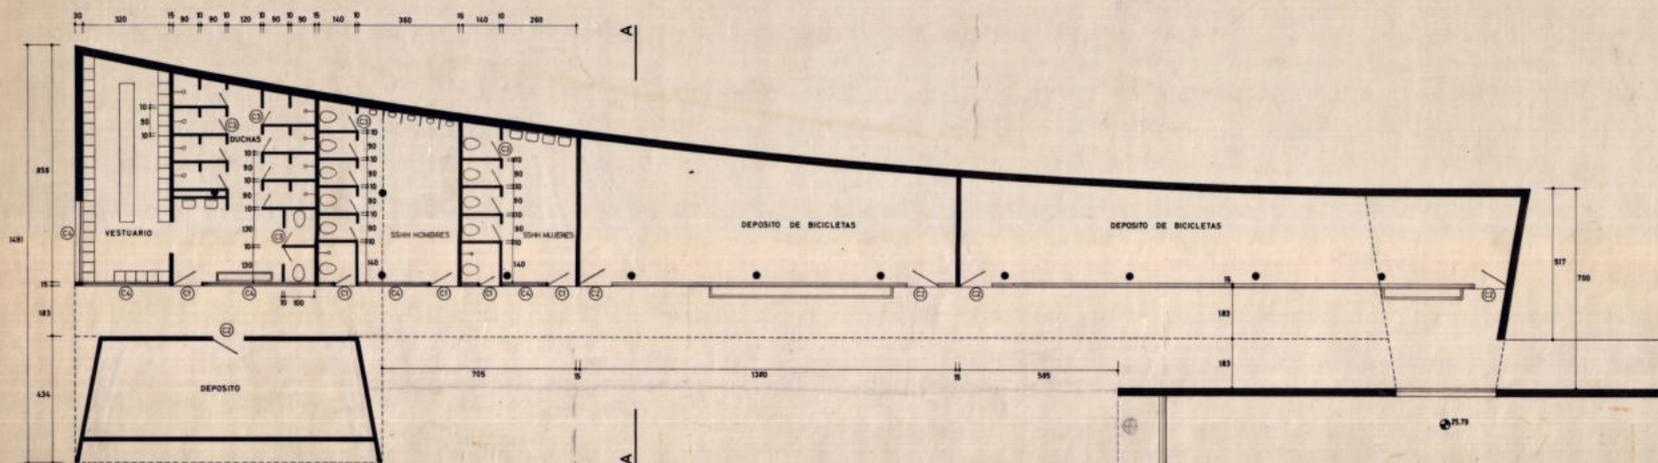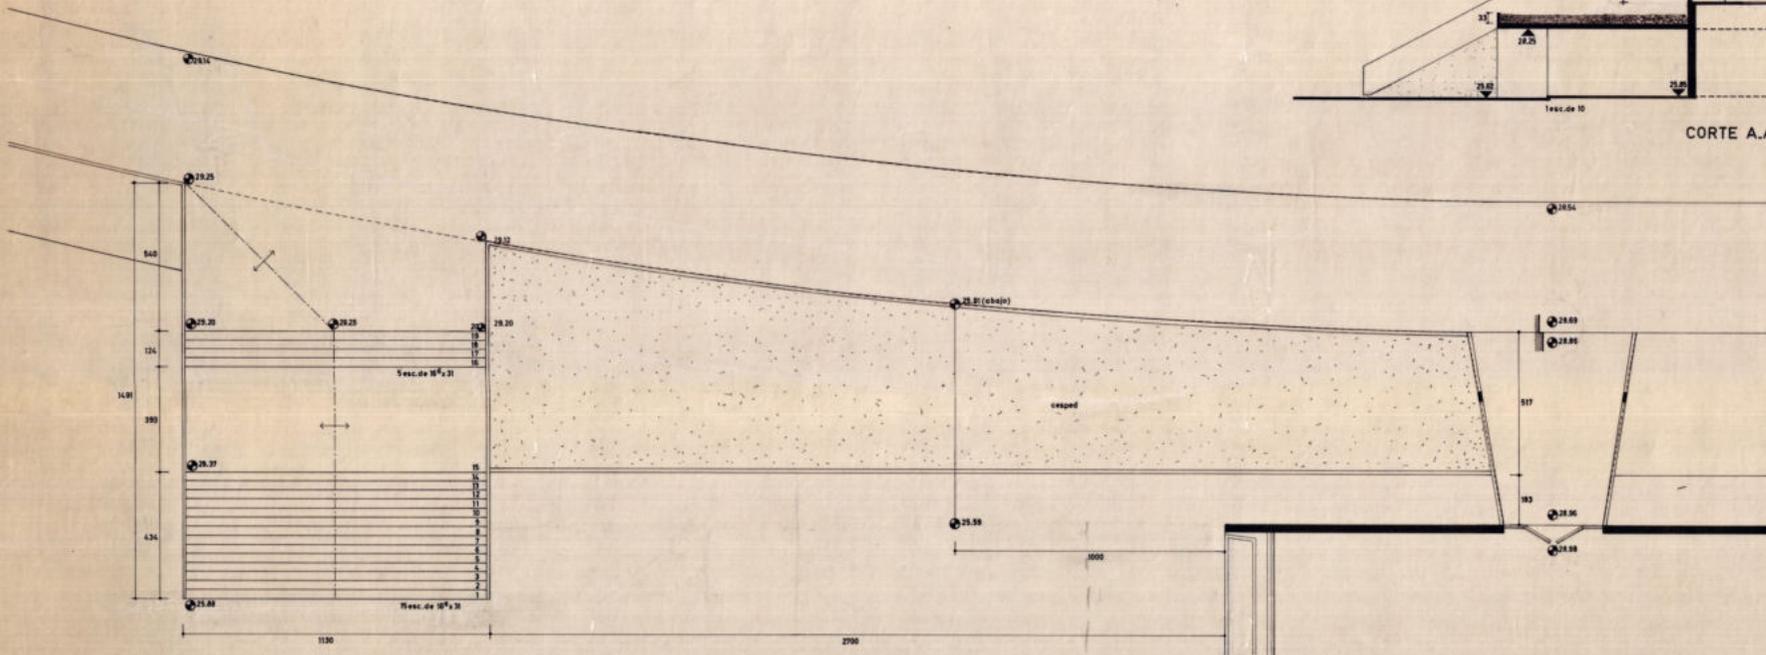


16903

COLEGIO_LICEO "LA MENNAIS"	
VESTUARIOS SSHH BICICLETAS	SERIE PG
TECNICO	ESCALA 1:100
PROPIETARIO	FECHA MAYO 1963
CONTRATISTA	
SERRALTA _ CLEMOT _ DIESTE _ MONTAÑEZ arquitectos ingenieros	

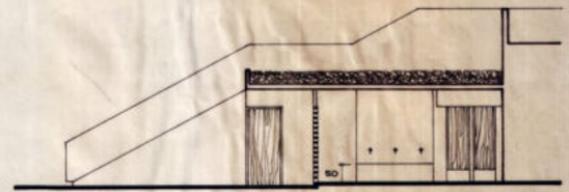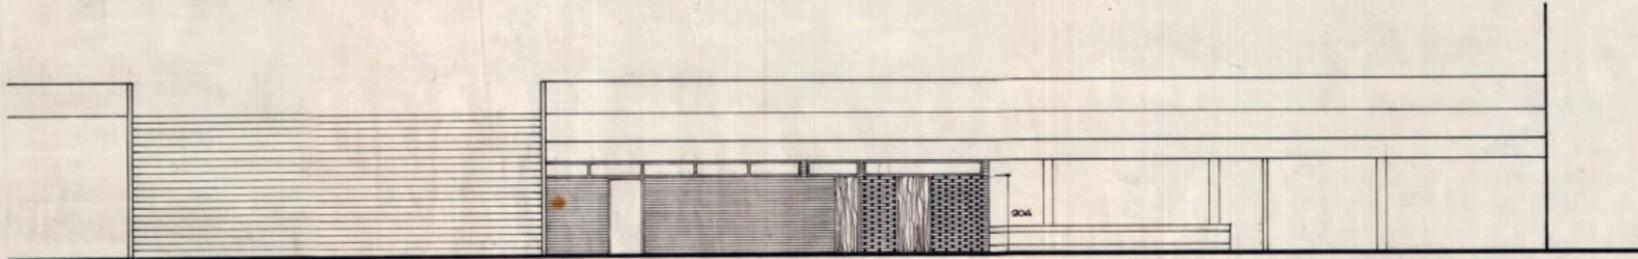


CORTE A.A

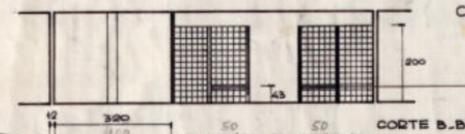

C4 PUEBLAS IGUALES A BAÑOS DEL HIGHO EDIFICIO  
HOJAS EN COMPENSADO PARA EL ANDA PINTADO AL  
ACEITE

BAÑO - TABLA DE CIEGOS 1 1/2 DE ESPESOR

CORTE B.B

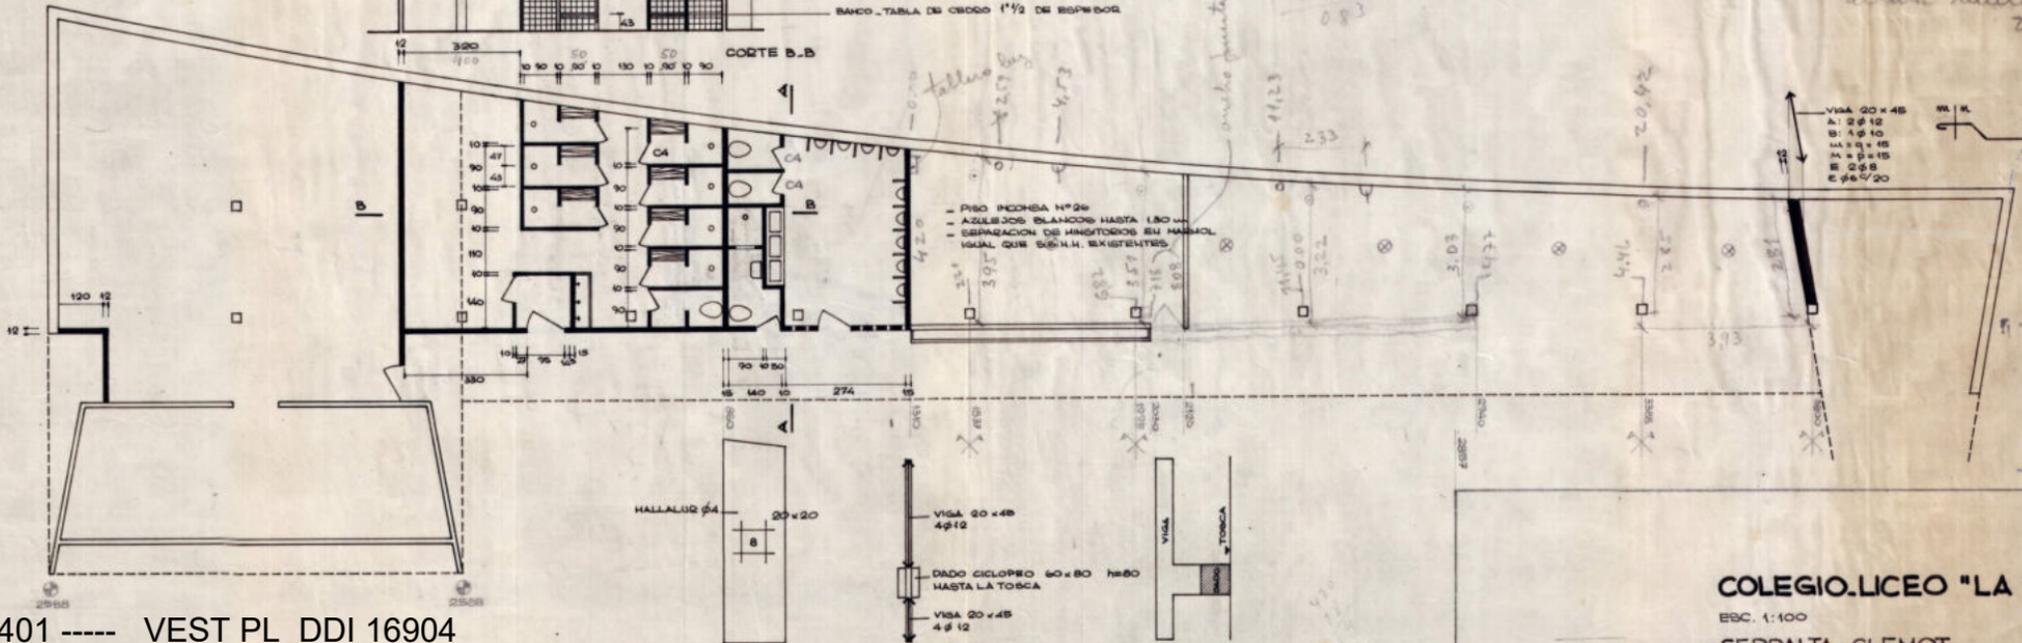

altura muro chuzapen  
2.00 m



16904


COLEGIO LICEO "LA MENNAIS"

ESC. 1:100

JUNIO 1968

SERRALTA\_CLENOT


ARQUITECTOS

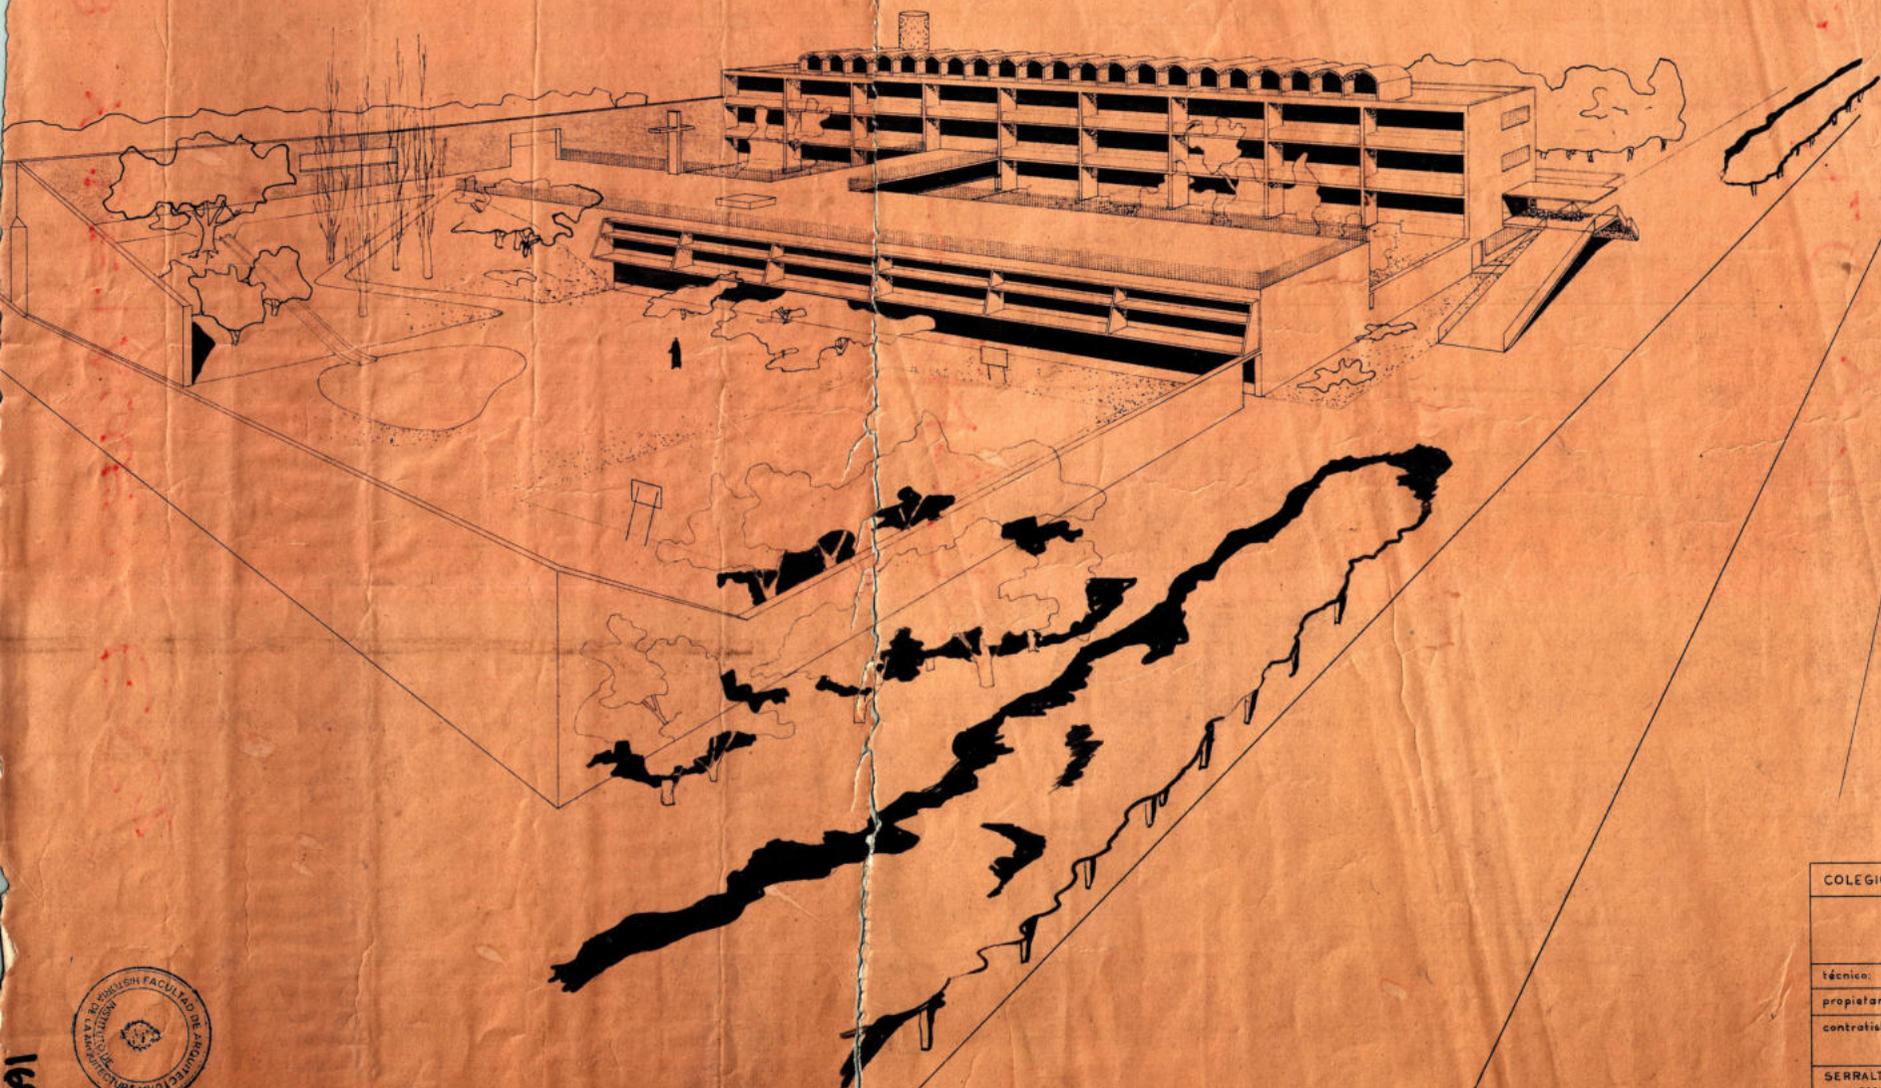

COLEGIO-LICEO "LA MENNAIS"		
		serie:
técnico:		escala:
propietario:		
contratista:	sub-contratista	fecha:
SERRALTA - CLEMOT _ DIESTE - MONTAÑEZ		
arquitectos		ingenieros


16863

16864

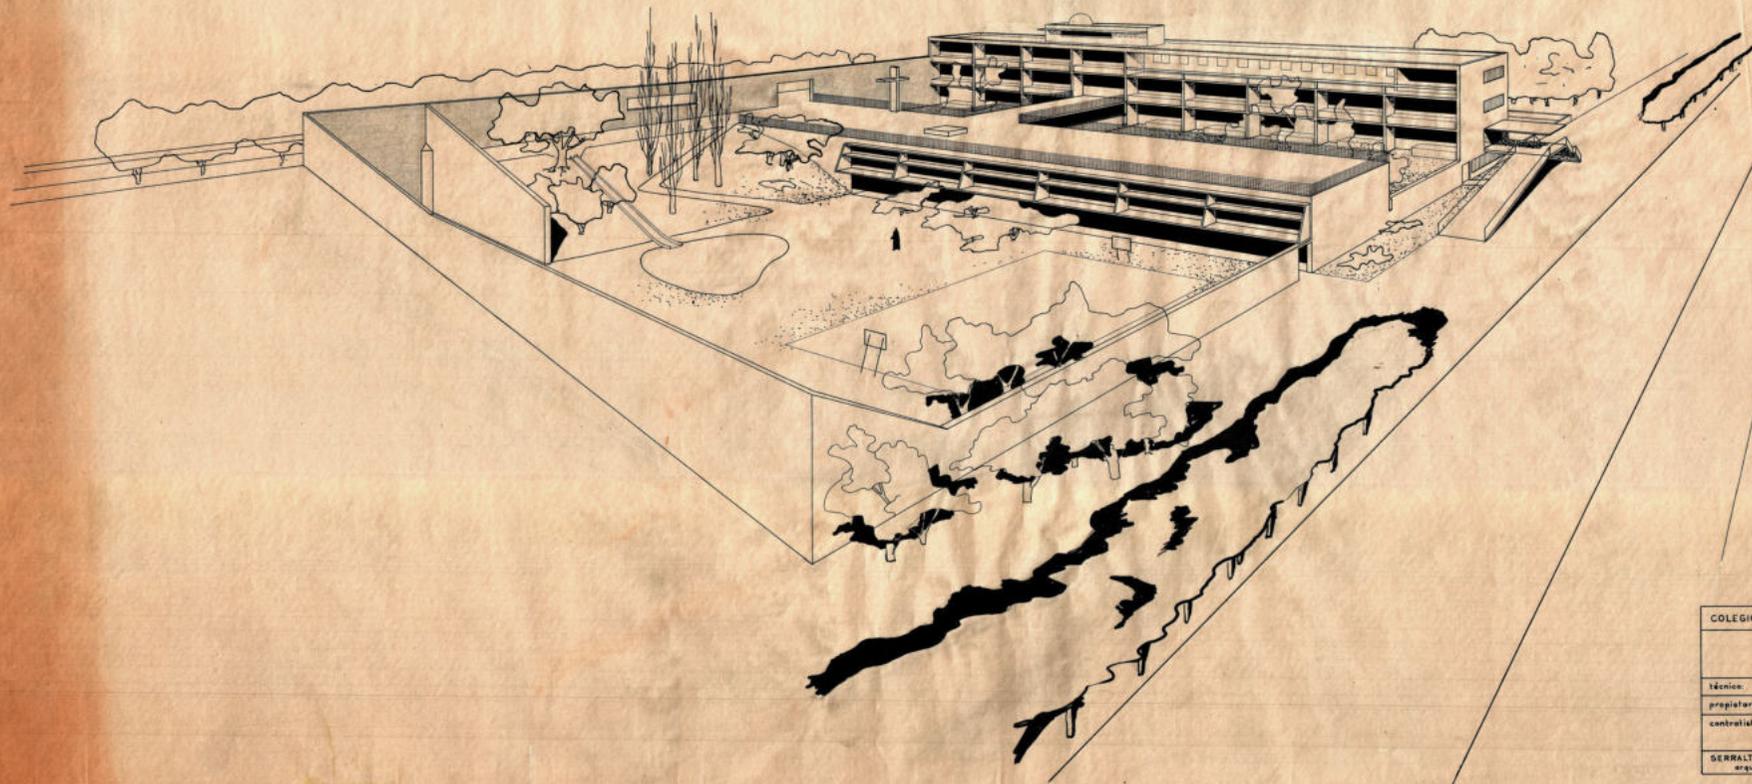

COLEGIO-LICEO "LA MENAIS"		
		serie:
técnico:		escala:
propietario:		
contratista:	sub-contratista	fecha:
SERRALTA-CLEMOT - DIESTE-MONTAÑEZ arquitectos ingenieros		


Circa 1961 – Perspectiva – lámina 16.882 DDI-IH

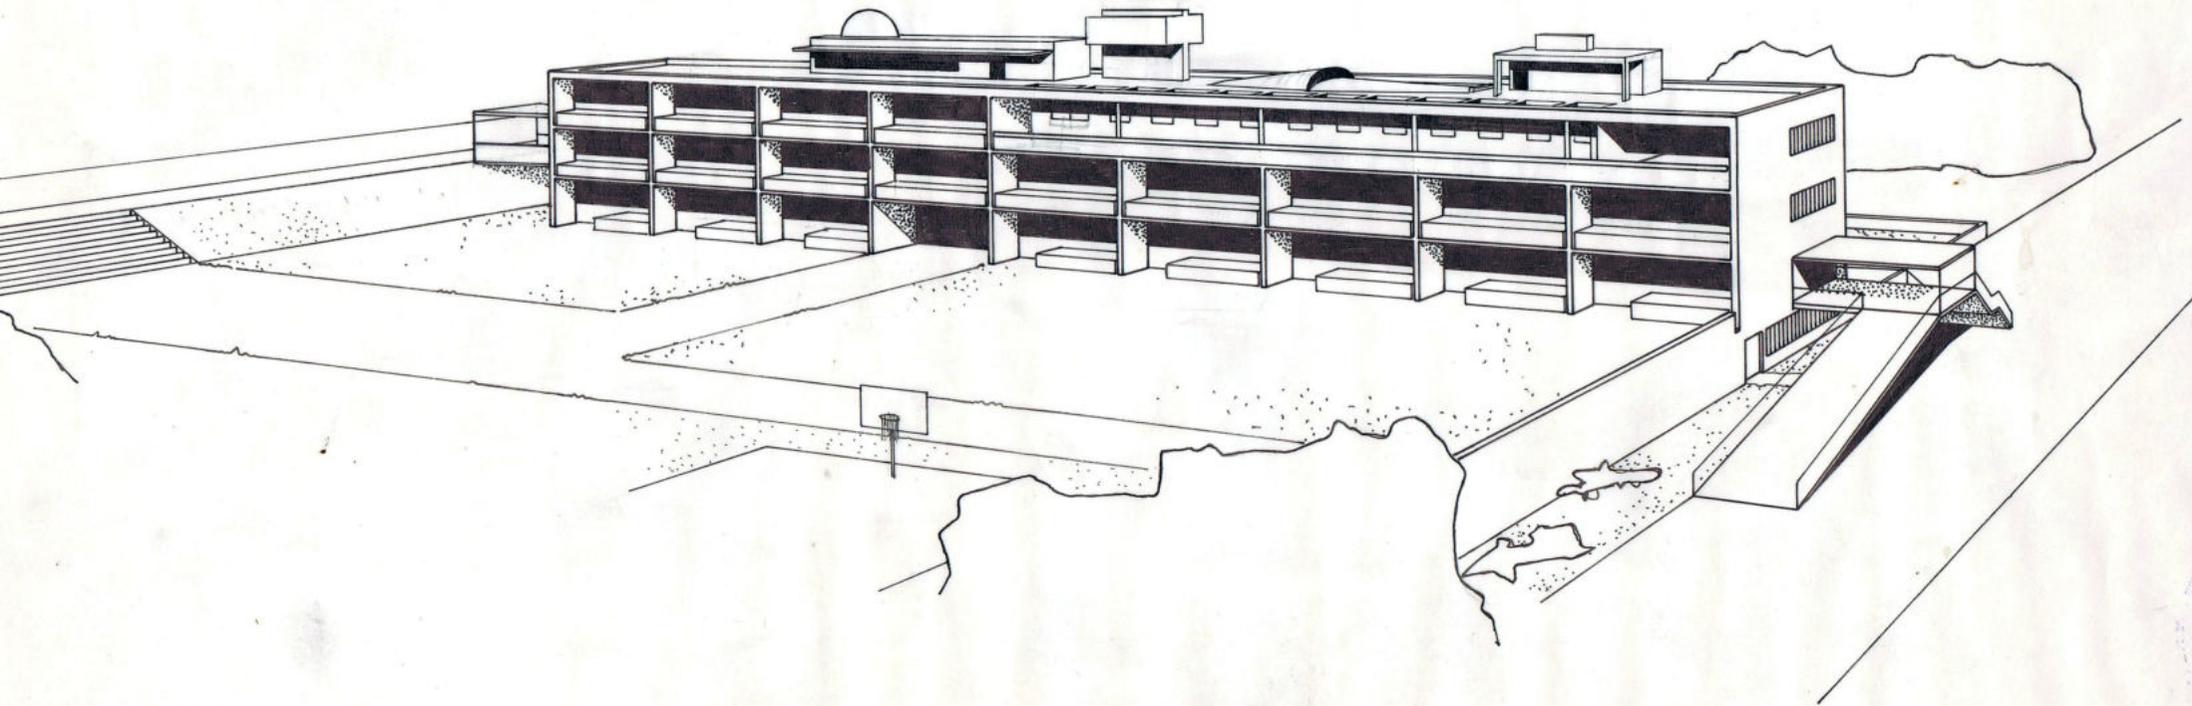

COLEGIO LA PLATA


COLEGIO LA PLATA

Circa 1965 – Perspectiva, lám 16.866 DDI-IH

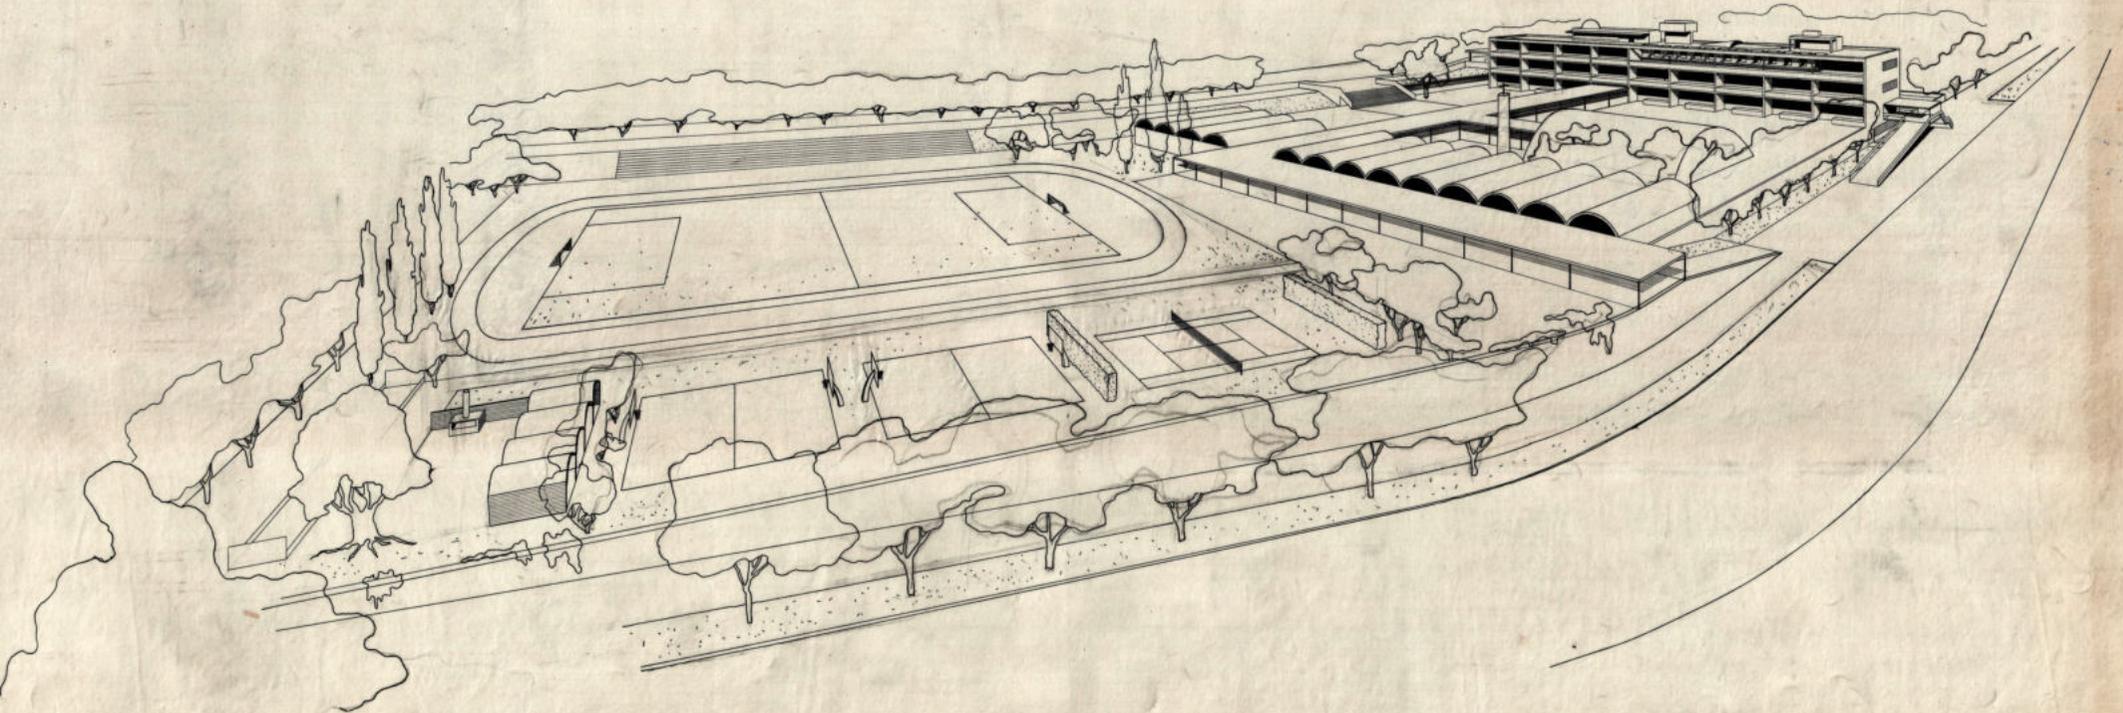


16866

Estudio de Superposición de Perspectivas. 2022, A Pereda

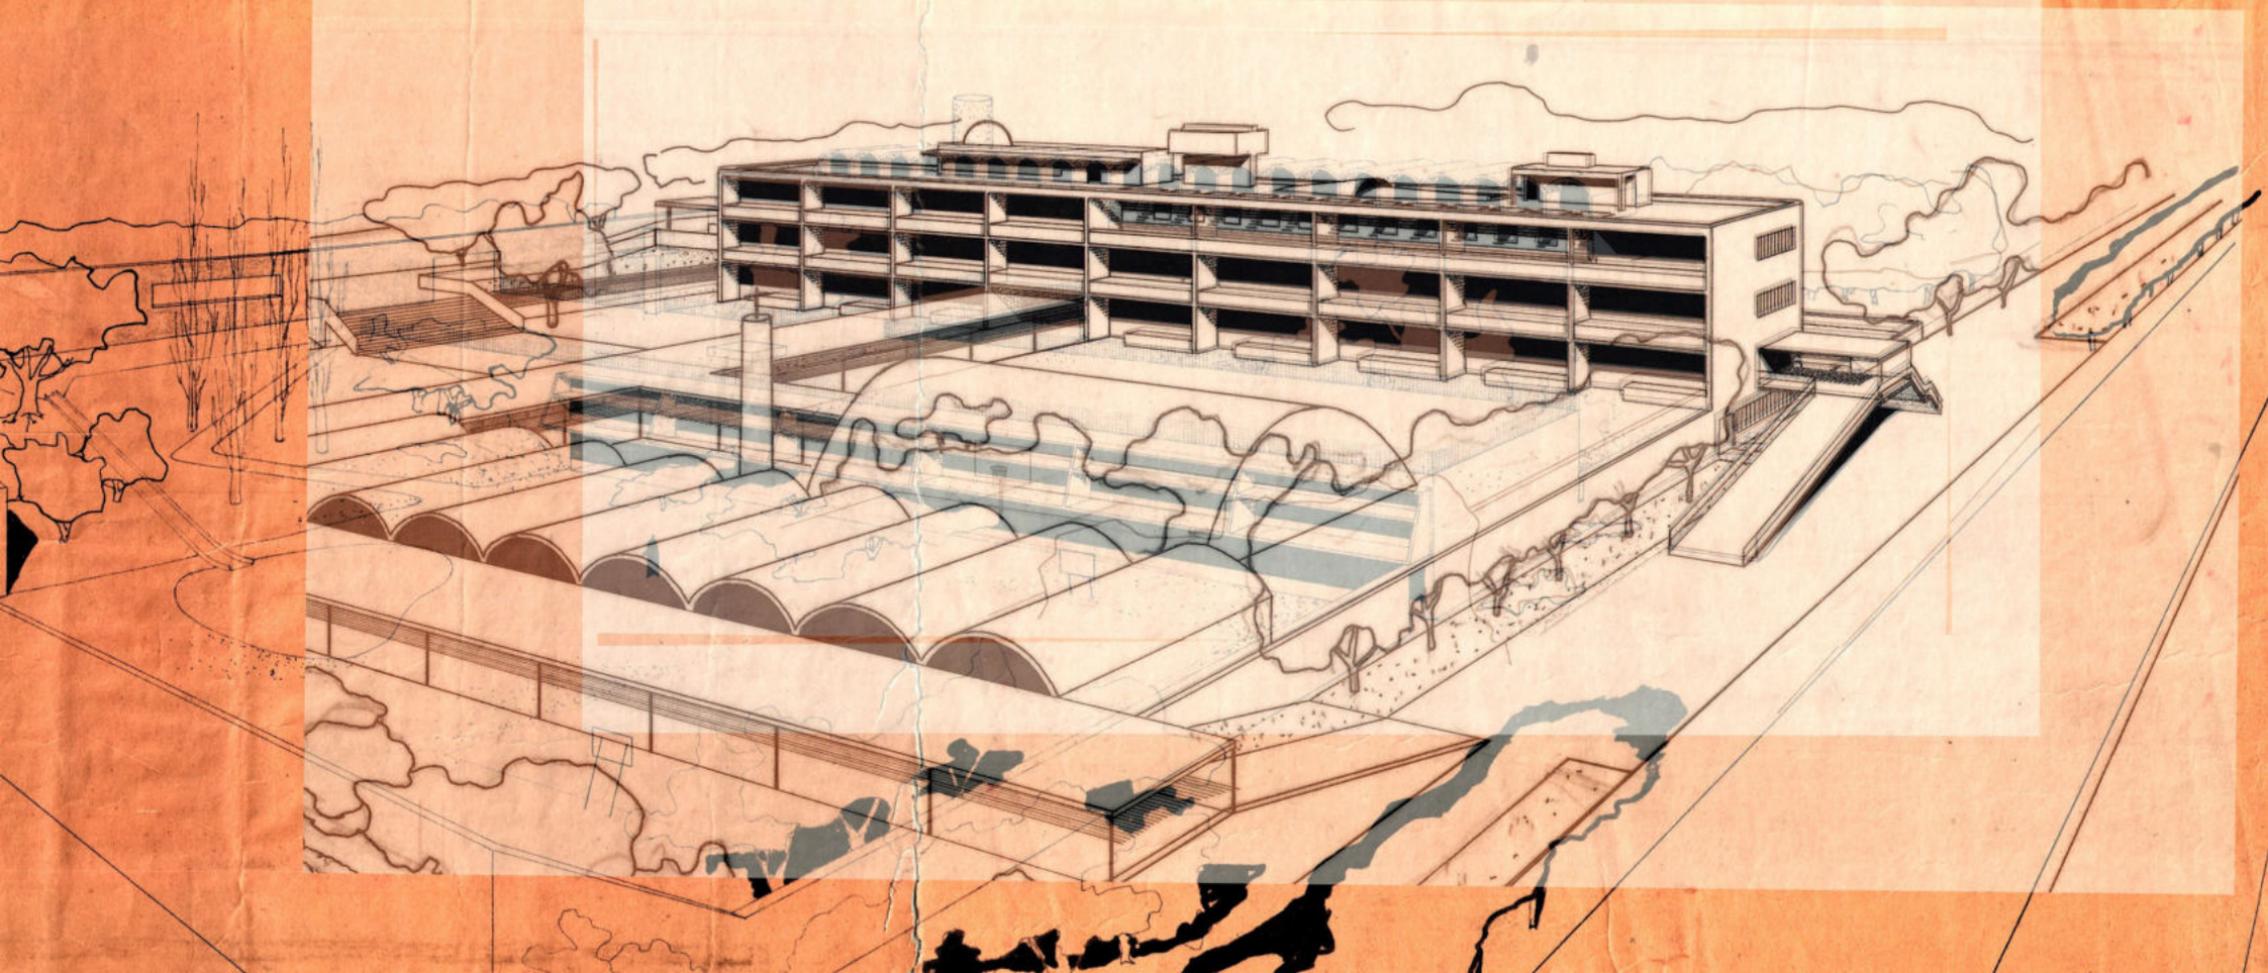


**HIERROS:** Todas las fierros a emplear serán tratados por el procedimiento SIMA

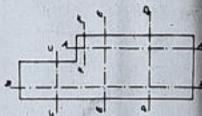

**CORTES:**




- A-A plano n° 6
- B-B - 6
- C-C - 7
- D-D - 7
- E-E - 8
- F-F - 8

En la unión del muro armado con la columna se colocarán fierros 3/10 cada 30 cm, por 1 metro con la pared, de las dimensiones que se indican

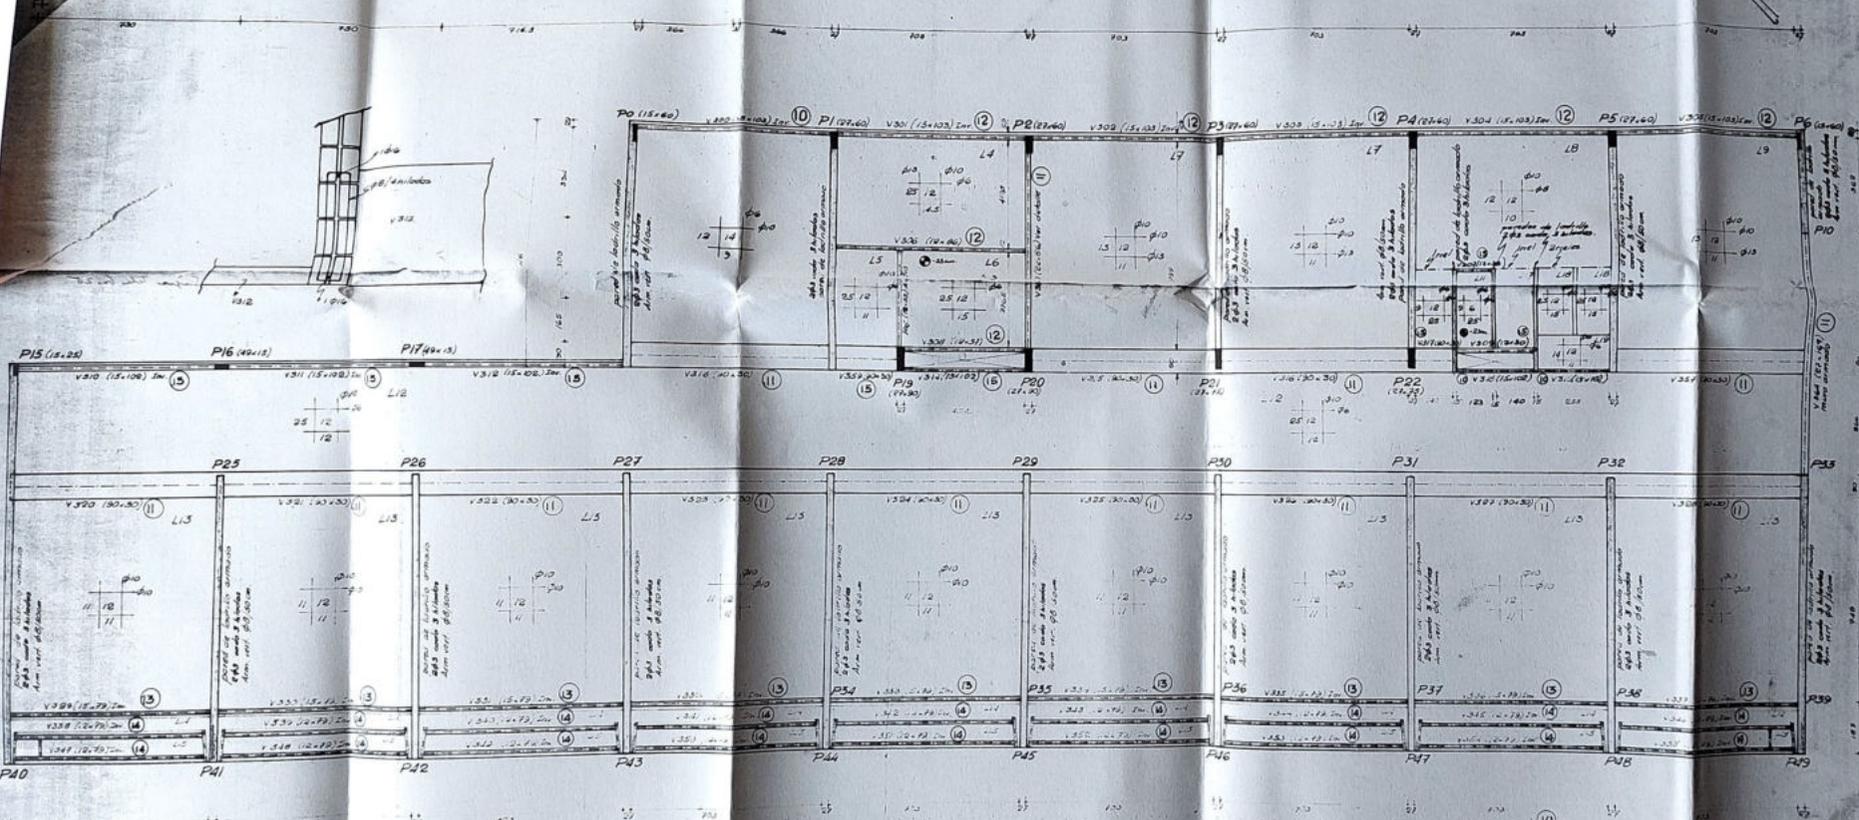

**OBSERVACIONES:**

- Ductos en pantallas ver plano de albañilería
- Los números dentro de círculos indican el número del plano en que está el detalle
- Sección en planta
- Las flechas empleadas en el plano indican el sentido de la corriente de agua

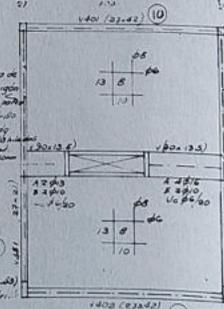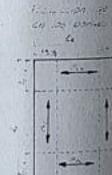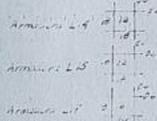

**COLEGIO-LICEO LA MENNAIS**

niveles 3 y 4

cotas: 31.52 y 34.82


HA

propietario: *[Signature]*

controlista: *[Signature]*


ingenieros: *[Signature]*

**HIERROS:** Todos los hierros a emplear serán tratados por el procedimiento SIMA

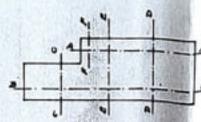


**CORTES:**

- A-A altura n° 6
- B-B " " 6
- C-C " " 7
- D-D " " 7
- E-E " " 8
- F-F " " 8

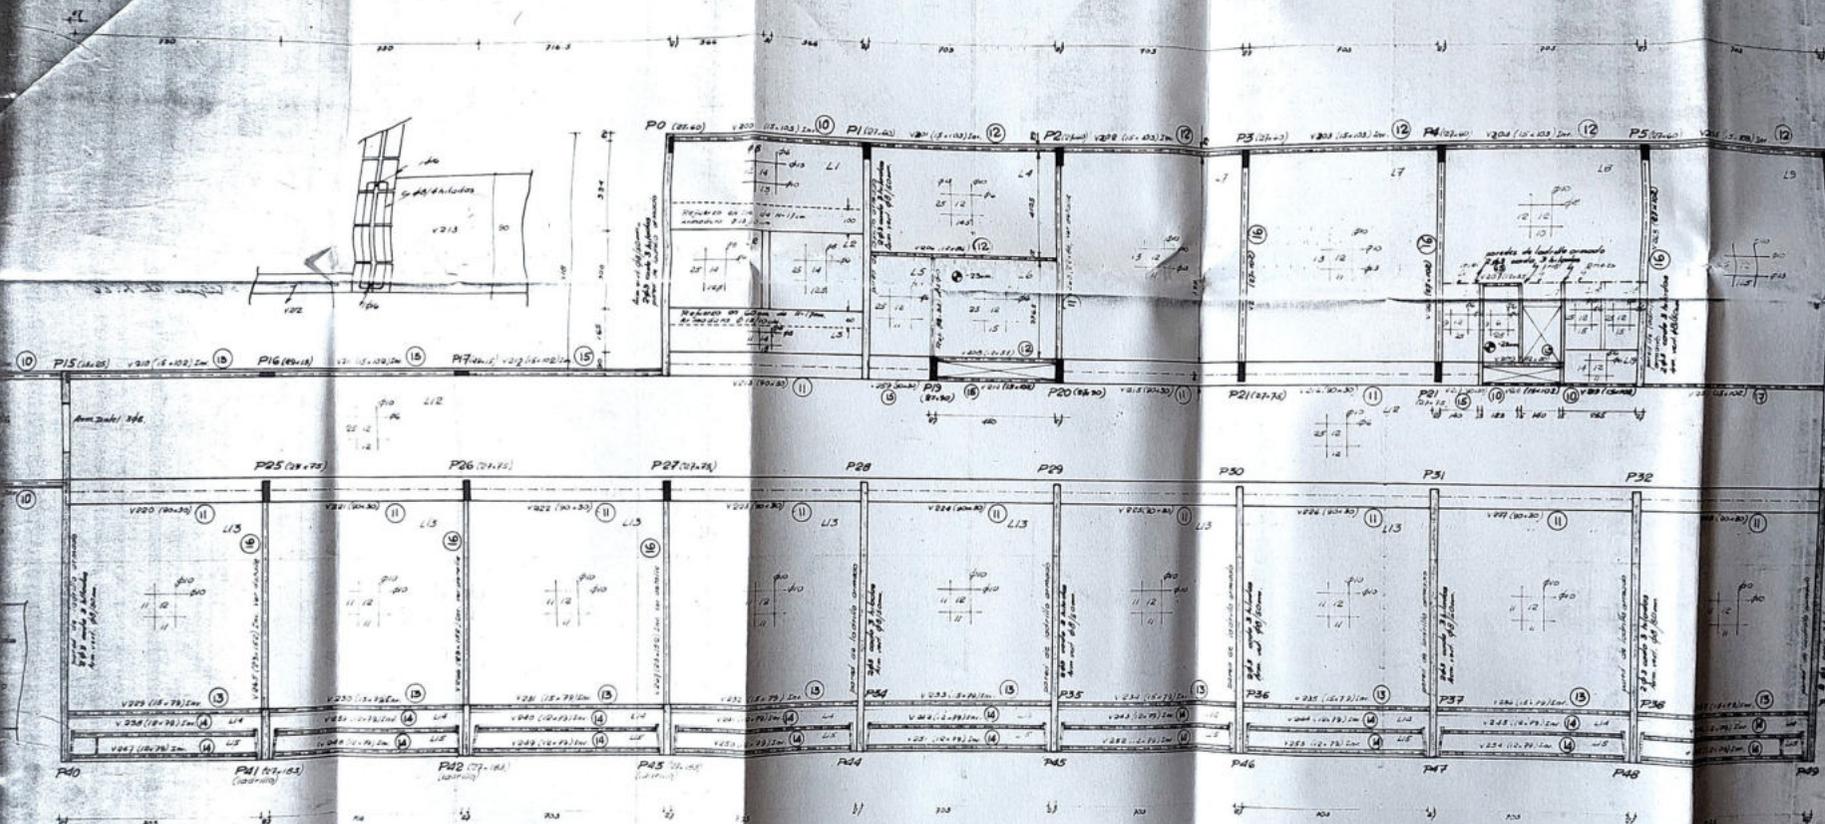


**OBSERVACIONES:**


- ductos en patineros; ver plano de albañilería
- los números dentro del círculo indican el número del plano en el que están los dibujos
- primos no puros de
- los rielos a emplear serán de V16cm x 74, 2.333 cm<sup>2</sup> y 1.186 cm<sup>2</sup>.

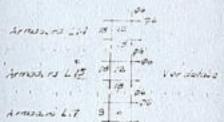

Reducción de las armaduras de los rielos en las curvas

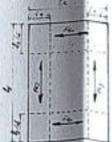

NOTA: los hierros de los rielos de refuerzo en las curvas serán de 12 y 14 mm.

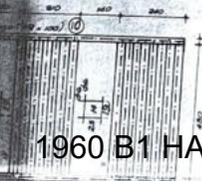

Ver detalle en planos n° 10 y 11



**COLEGIO-LICEO-LA MENNAIS**

nivel: 2  
 coto: 28,33

Nombre: *Leandro*  
 propietario: *Bernabé*  
 controlador: *Leandro* sub-controlador:  
 SERRATA - CLEMY - DIEZTE - MONTAÑA  
 arquitectos ingenieros



HIERROS: Todos los fierros a emplear serán tratados por el procedimiento S.M.A.

PLANILLA DE PATINES

Nº	a-b	A-B	h	armadura superior	armadura inferior
15	5-25	100-100	35	2#12	2#12
16	15-25	140-140	40	2#12	2#12
17	25-25	180-180	40	2#12	2#12
25	27-25	280-280	50	2#12	2#12
26	27-25	180-280	50	2#12	2#12
31	27-183	180-240	45	2#12	2#12
32	27-183	180-280	45	2#12	2#12

CORTES

- A-A plano n° 6
- B-B " " " 6
- C-C " " " 7
- D-D " " " 7
- E-E " " " 8
- F-F " " " 8

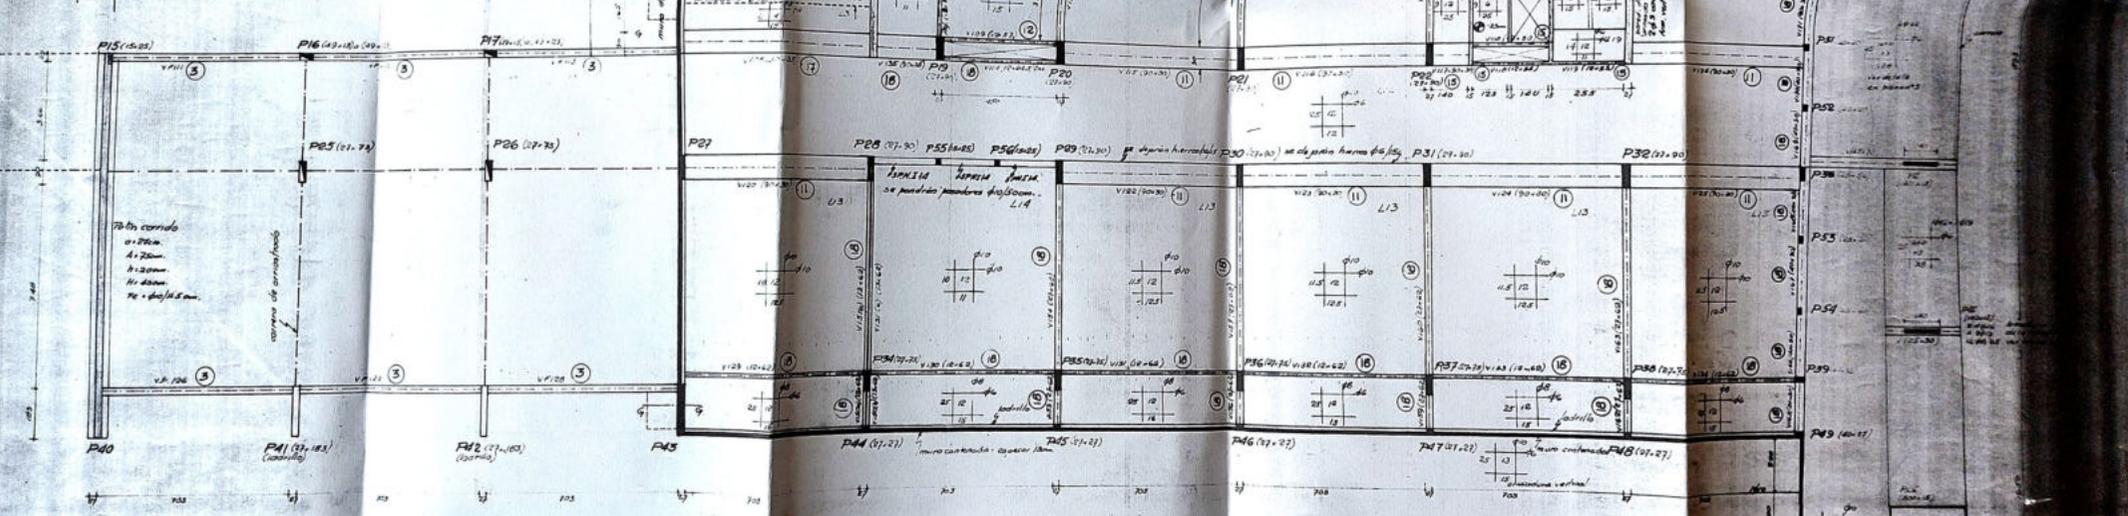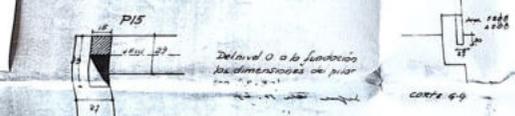


PLANILLA DE VIGAS

Nº	a-b	A	B	E	h	Observaciones
111	27-03	280	280	280	35	
112	27-03	280	280	280	35	
113	27-03	280	280	280	35	
114	27-03	280	280	280	35	
115	27-03	280	280	280	35	
116	27-03	280	280	280	35	
117	27-03	280	280	280	35	
118	27-03	280	280	280	35	

OBSERVACIONES

- los números dentro del círculo indican el número del plano en que está la viga.
- pilares en plano n° 5
- dependencia de las propiedades de fundación podrán suministrarse las vigas de fundación por corrientes, se decidirá en obra.
- los muros a emplear serán de  $h=90cm$   $2.28cm^2$   $h=10.6cm$   $7h$ .
- nota: los fierros de los lazos se levantarán uno sobre otro al 1/3 de la luz.

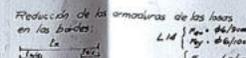

CONVENCIÓN DE ORIENTACION DE VIGAS Y PILARES

- L14  $\left\{ \begin{array}{l} P_u = 46/10cm \\ P_v = 46/10cm \end{array} \right.$
- L7  $\left\{ \begin{array}{l} P_u = 46/10cm \\ P_v = 46/10cm \end{array} \right.$
- L13  $\left\{ \begin{array}{l} P_u = 46/10cm \\ P_v = 46/10cm \end{array} \right.$
- L8  $\left\{ \begin{array}{l} P_u = 46/10cm \\ P_v = 46/10cm \end{array} \right.$
- L9  $\left\{ \begin{array}{l} P_u = 46/10cm \\ P_v = 46/10cm \end{array} \right.$

COLEGIO-LICEO

nivel: 1

cota: 28.14

Escuela: [illegible]


propietario: [illegible]

contratista: [illegible]


SEBALZA - GLENN arquitecto

**PLANILLA DE VIGAS**

SECCION	ANCHO	ALTO	ESPESOR	REINFORZO
1	200	300	10	4/16
2	200	300	10	4/16
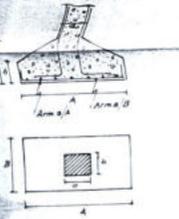


**CONVENCIÓN DE ORIENTACIÓN DE VIGAS Y PILARES**

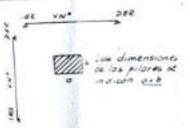

**PLANILLA DE PATINES**

SECCION	ANCHO	ALTO	ESPESOR	REINFORZO
1	200	300	10	4/16
2	200	300	10	4/16
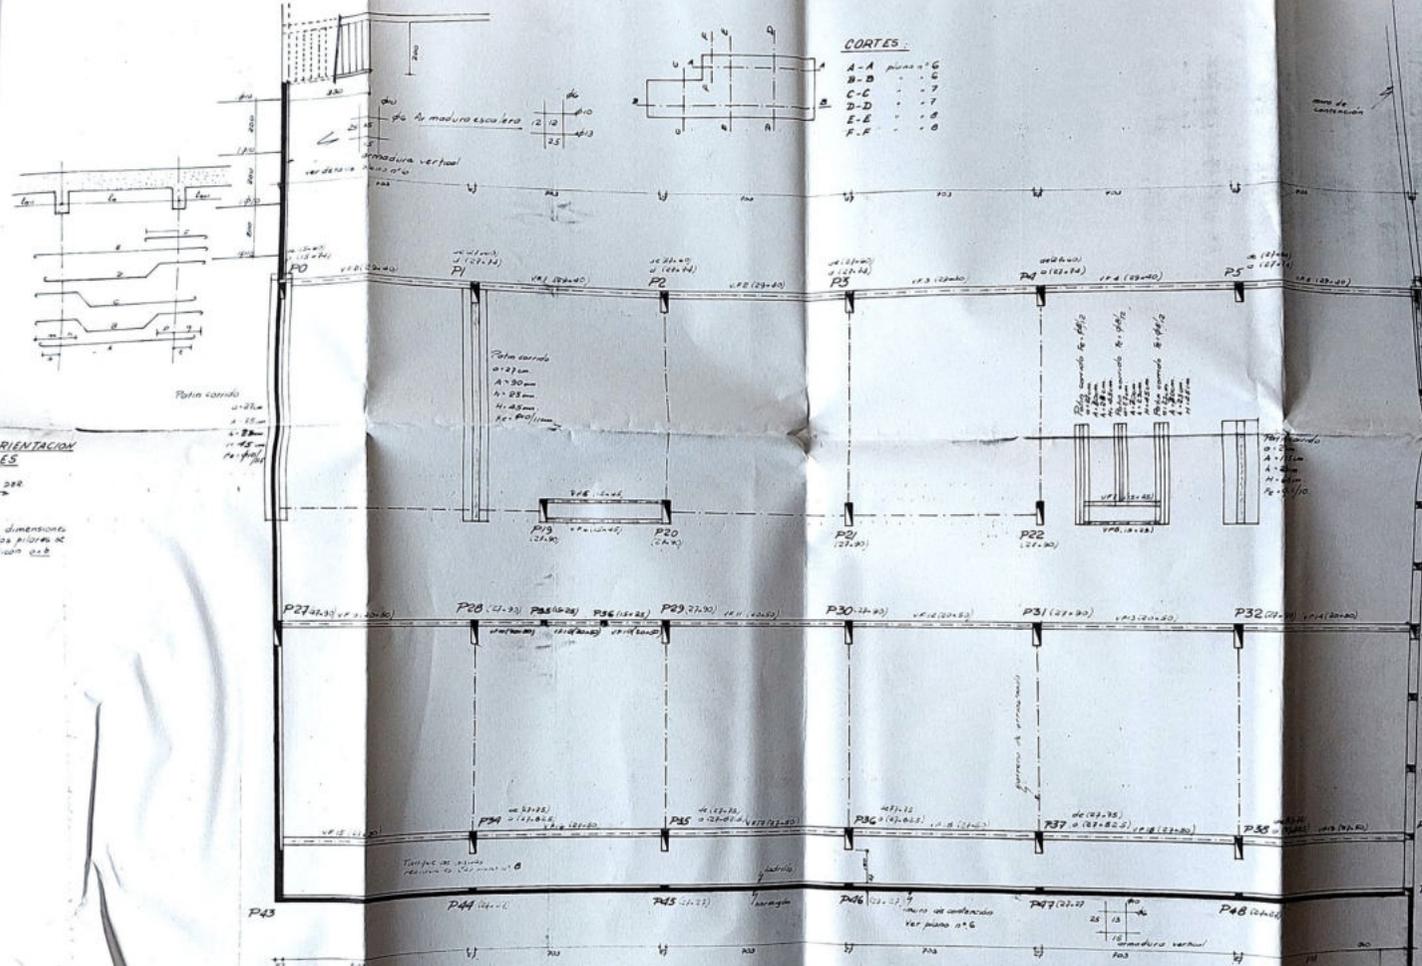

- CORTES**
- A-A planta + C
  - B-B " " "
  - C-C " " "
  - D-D " " "
  - E-E " " "
  - F-F " " "

**OBSERVACION IMPORTANTE:**  
 la profundidad de fundacion se establecera en obra  
 dependiendo de la sustitucion de algunas o todas  
 las vigas de fundacion, por correntes de fundacion.

**HIJOS:** Todos los hijos a emplear  
 seran HIJOS por el procedimiento S.M.

A los efectos de la cotizacion se supondra  
 que el solo medio de transporte es "patin"

**COLEGIO-LICEO-LA MENNAIS**

nivel: 0  
 cota: 23.35

Nombre: *...*  
 propietario: *...*  
 contratista: *...*

GERENCIALTA - CLENT - DIBTE - MONTA




**HIERROS:** Todas las fierros a emplear serán tratadas por el procedimiento SIMA




**CORTES:**  
 A-A plano # 6  
 B-B - 21  
 C-C - 21  
 D-D - 7  
 E-E - 8  
 F-F - 8


En la unión de la mura armada con la pantalla, se colocarán fierros #10 cada 30 cm. para trabar con la pared de las dimensiones que se indican.

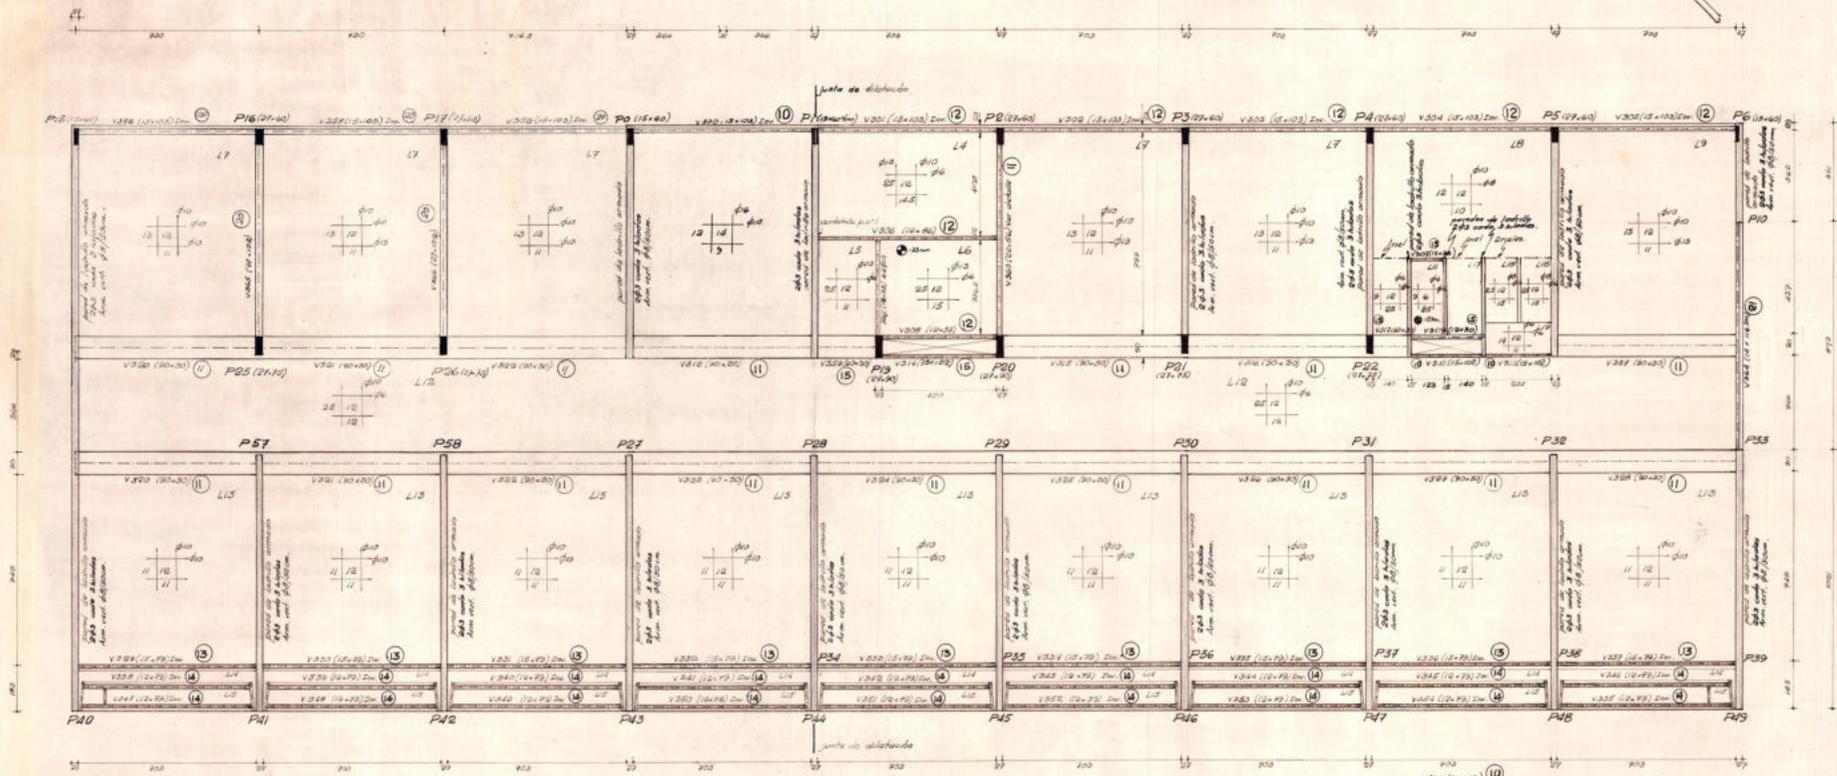


**ARROYO VIBOG EN LA PANTALLA**

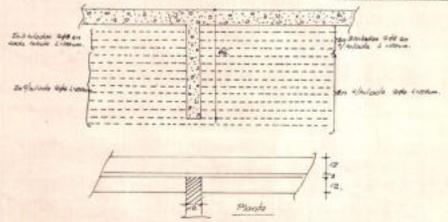

- OBSERVACIONES:**
- ductos en pantallas, ver plano de albañilería.
  - los números dentro del círculo, indican el número del plano en que está la viga.
  - pilares en plano # 3
  - las reletas empleadas en la A = 96 cm<sup>2</sup> %  
 B = 35.3 cm<sup>2</sup> %  
 A = 10.2 cm<sup>2</sup> %

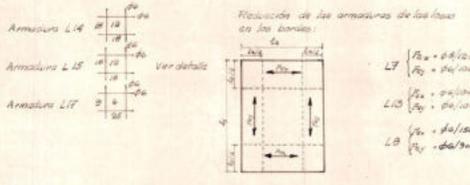

Nota: las fierros de las bases no han estado uno al otro en el 1º de la base

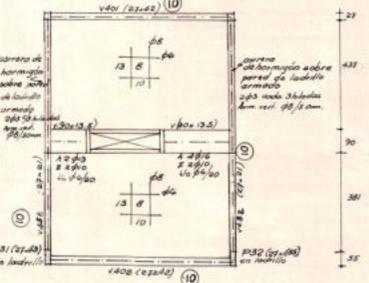

16932

COLEGIO-LICEO "LA MENNAIS"		1'
nivel 3	serie:	HA
técnico:	escala:	1:100
propietario:	fecha:	
contratista:	sub-contratista:	
SERRALTA - CLENOT - BIESTE - MONTAÑEZ arquitectos ingenieros		



### PLANILLA DE VIÑAS

N°	Ln H	Luz	A	B	E	Ext. Lz	Observaciones
111	29.40	7.30	24.6	24.6	2.46	4.12	27.70
112	29.40	7.30	24.6	24.6	2.46	4.12	27.70
113	29.40	7.30	24.6	24.6	2.46	4.12	27.70
126	30.40	7.30	24.6	24.6	2.46	4.12	27.70
127	30.40	7.30	24.6	24.6	2.46	4.12	27.70
128	30.40	7.30	24.6	24.6	2.46	4.12	27.70
135	20.40	7.30	24.6	24.6	2.46	4.12	San G vigas
173	27.40	6.35	24.6	24.6	2.46	4.12	San G vigas
174	27.40	6.35	24.6	24.6	2.46	4.12	San G vigas

### PLANILLA DE PATINES

N° Base	C x b	A x B	H	h	Armadura según 'A'	Armadura según 'B'
P16	27.74	210 x 220	105	53	φ13/15	φ13/15
17	27.74	210 x 220	105	53	φ13/15	φ13/15
28	27.90	210 x 220	110	55	φ13/15	φ13/15
26	27.90	210 x 220	110	55	φ13/15	φ13/15
57	27.90	210 x 220	110	55	φ13/15	φ13/15
58	27.90	210 x 220	110	55	φ13/15	φ13/15
41	27.183	200 x 260	75	36	φ13/15	φ13/15
42	27.183	200 x 260	75	36	φ13/15	φ13/15

16934

COLEGIO - LICEO 'LA MENNAIS'

PLANTA CIMENTACION NIVEL 1 (AMPLIACION)

técnico: \_\_\_\_\_

propietario: \_\_\_\_\_

contratista: \_\_\_\_\_


SERRALTA - CLEMET — DIESTE - MONTANEZ arquitectos ingenieros

3'


serie: HA

escala: 1/100


fecha: 22 set. 61

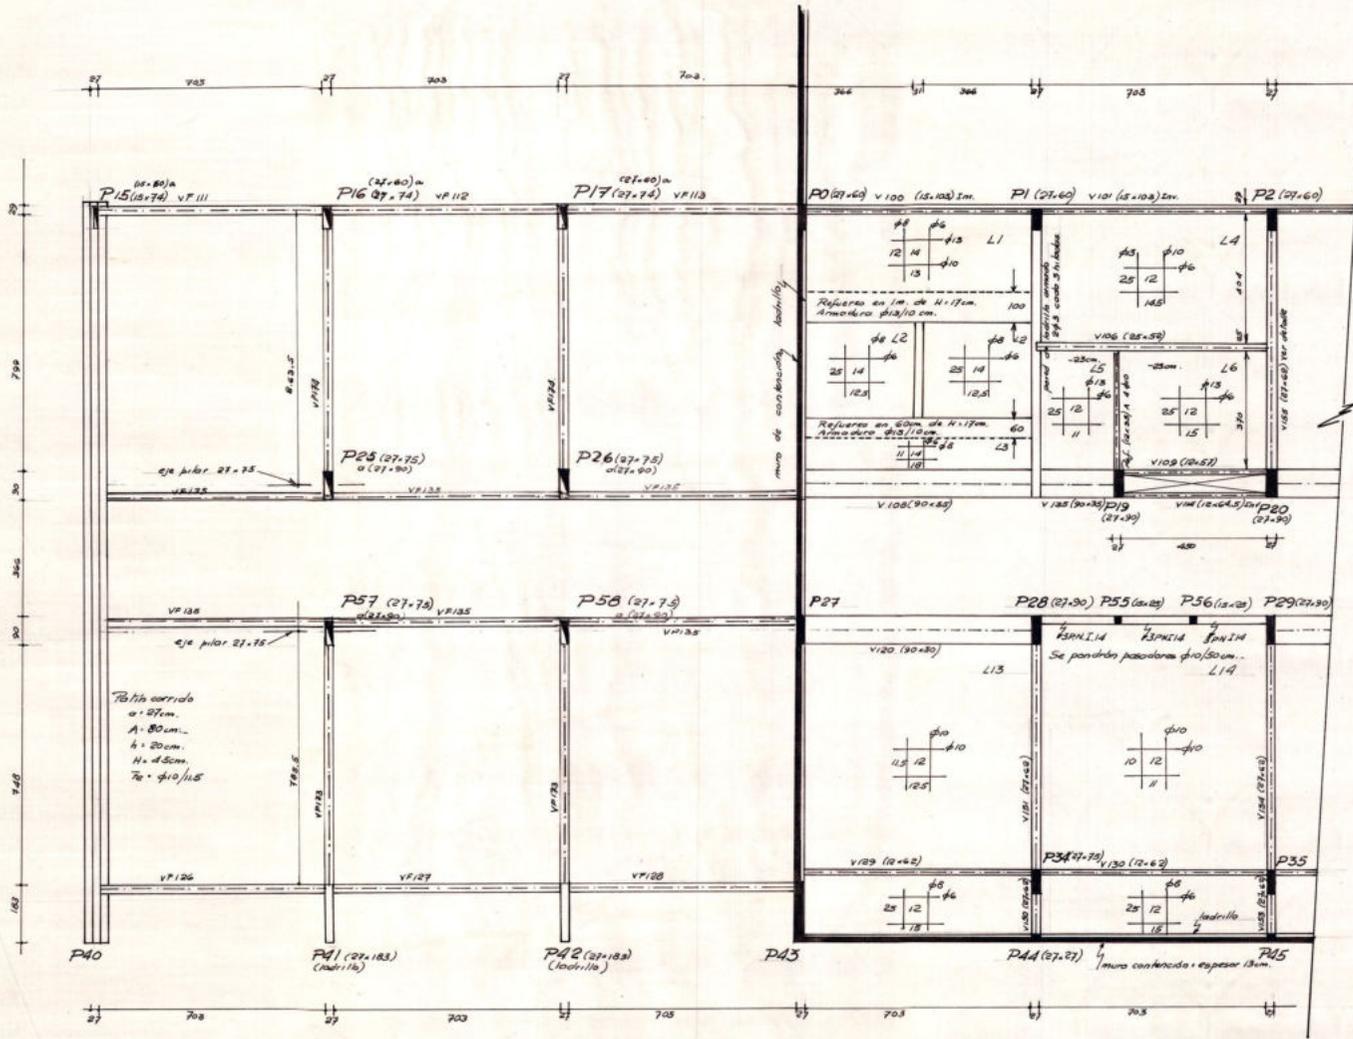


En los casos 11-12-13-22-24-25 se harán vigueras de 43-43 cm. cuyo pasadizo se indique en el plano de albañilería. Se pondrá una armadura adicional!

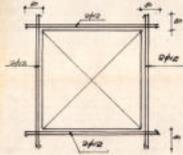


Los casos 3-4-5-11-12-13-15-16-22-24-25-28-29 y 30 tendrán albañilería interna.

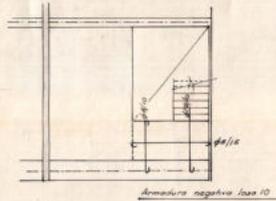



SECCION V405-406-407

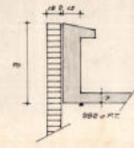


SECCION V408

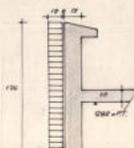


SECCION V409

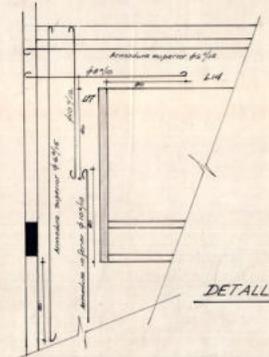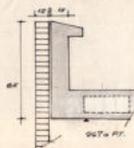


DETALLE I

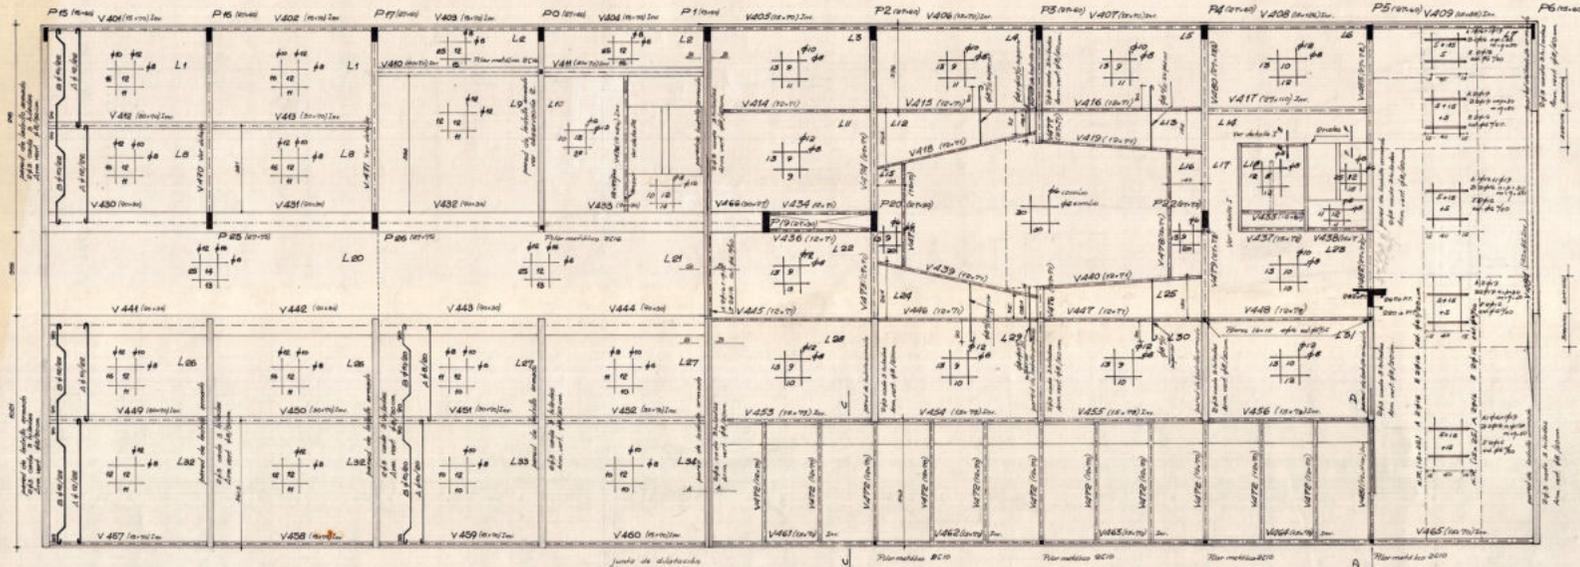


CORTE E-E

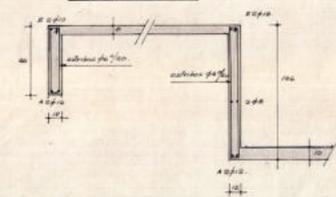

CORTE F-F

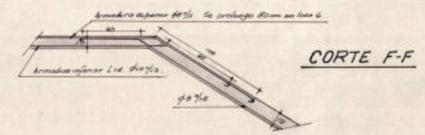


DETALLE ARMADURA NERVIOS

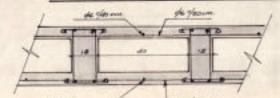


**OBSERVACIONES:**

- La armadura de las pilares será la misma que de 12 a 13.
- Armadura vertical:  $\phi 8/10$
  - Armadura horizontal:  $\phi 8$  cada 2 hiladas hasta 2m.30.  $\phi 8$  cada 2 hiladas de 2.30 a 4 m.
- Solo indicacion en caso las barras de la losa se levanten una cr. etc. no al 1/4 de la losa menor. Armadura losa 12 y 24 Armadura superior: ver detalle. Armadura losa 13 y 28 Armadura inferior:  $\phi 8$  Armadura superior: ver detalle. Armadura losa 14 Armadura inferior:  $\phi 8$  Armadura superior: ver detalle I. Armadura losa 17 Armadura inferior:  $\phi 8$  Armadura superior: ver detalle I.

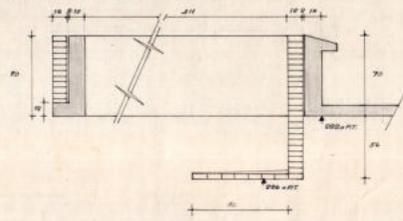

CORTE C-C












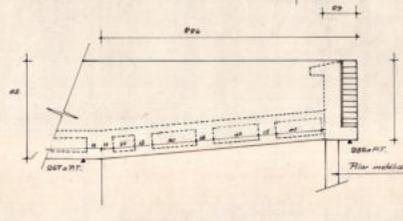


CORTE D-D




Las losas a emplear serán de 10-10 cm, de 12-12 cm, de 15-15 cm, de 18-18 cm, de 20-20 cm, de 22-22 cm, de 24-24 cm, de 26-26 cm, de 28-28 cm, de 30-30 cm, de 32-32 cm, de 34-34 cm, de 36-36 cm, de 38-38 cm, de 40-40 cm, de 42-42 cm, de 44-44 cm, de 46-46 cm, de 48-48 cm, de 50-50 cm, de 52-52 cm, de 54-54 cm, de 56-56 cm, de 58-58 cm, de 60-60 cm, de 62-62 cm, de 64-64 cm, de 66-66 cm, de 68-68 cm, de 70-70 cm, de 72-72 cm, de 74-74 cm, de 76-76 cm, de 78-78 cm, de 80-80 cm, de 82-82 cm, de 84-84 cm, de 86-86 cm, de 88-88 cm, de 90-90 cm, de 92-92 cm, de 94-94 cm, de 96-96 cm, de 98-98 cm, de 100-100 cm.

**NOTA IMPORTANTE:** Los tabiques divisorios de las celdas serán de ladrillo de espejo por lo menos los del lado sur.

COLEGIO-LICEO "LA MENNAIS"		BETIC	
Título:		HA	
Propietario:		Asocio:	
Contratista:		Fecha:	
Autoridad Cliente - Jefe de Obras:		Ingeniero:	

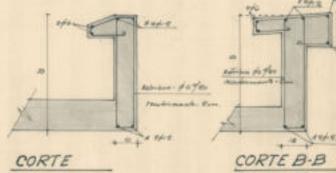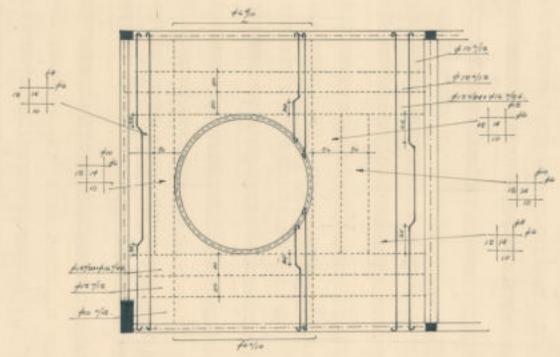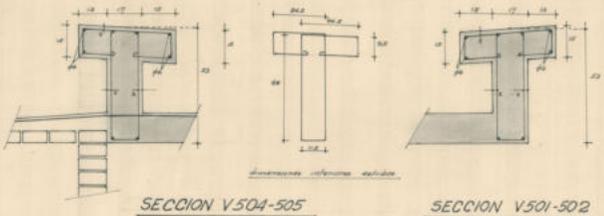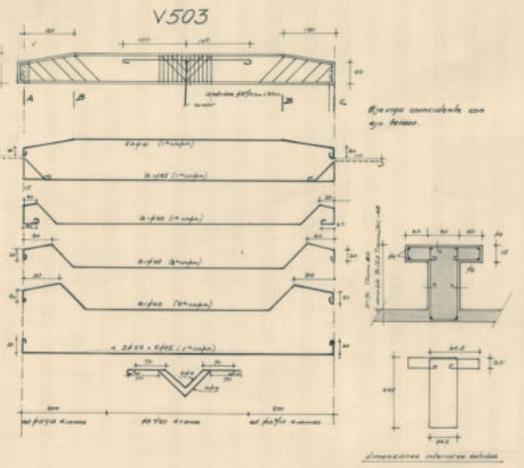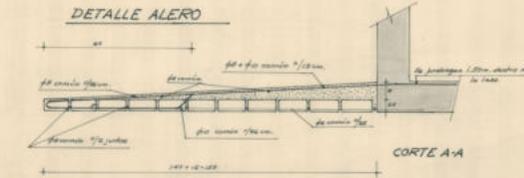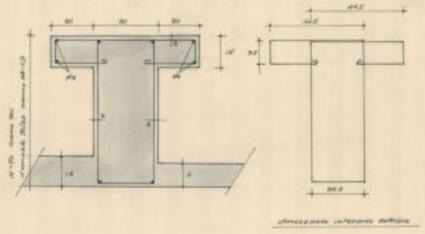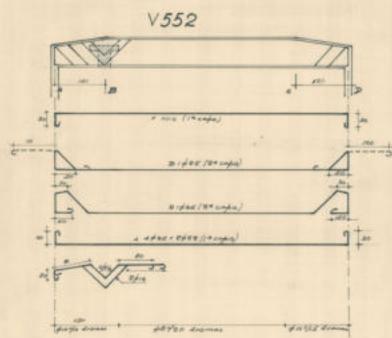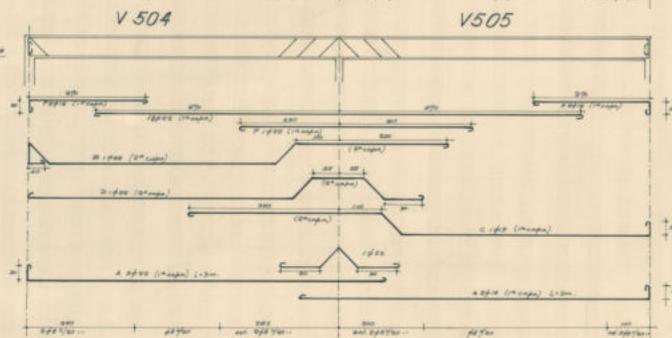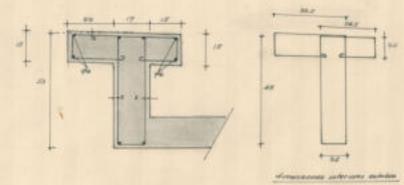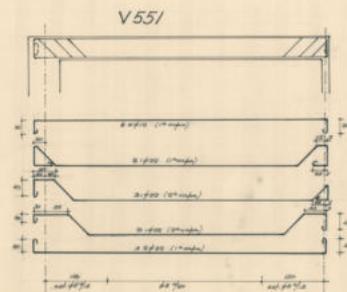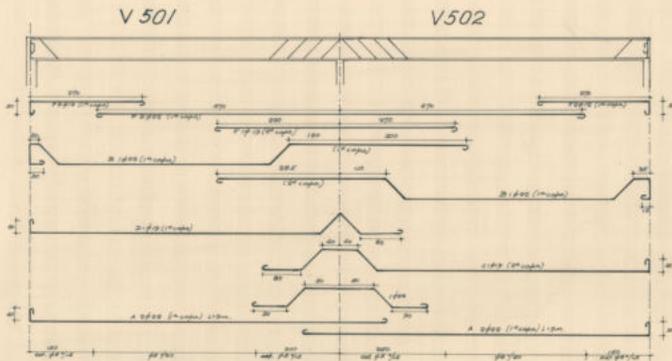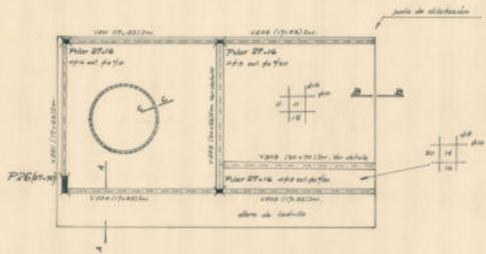


COLEGIO-LICEO-LA MENNAIS	
Materia	HA
Proprietario	
Controlado	sub-controlado
APROBADO - CLASIFICADO - DISEÑO - MONTAJE	INGENIERIA

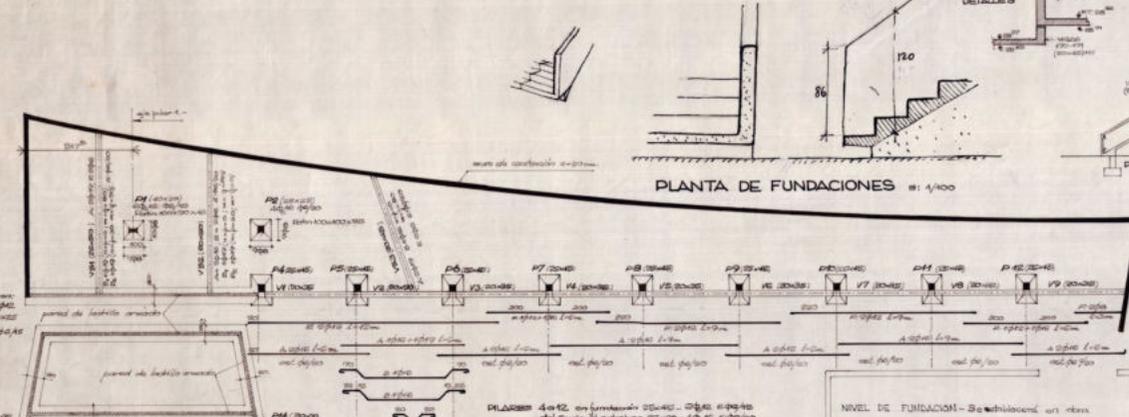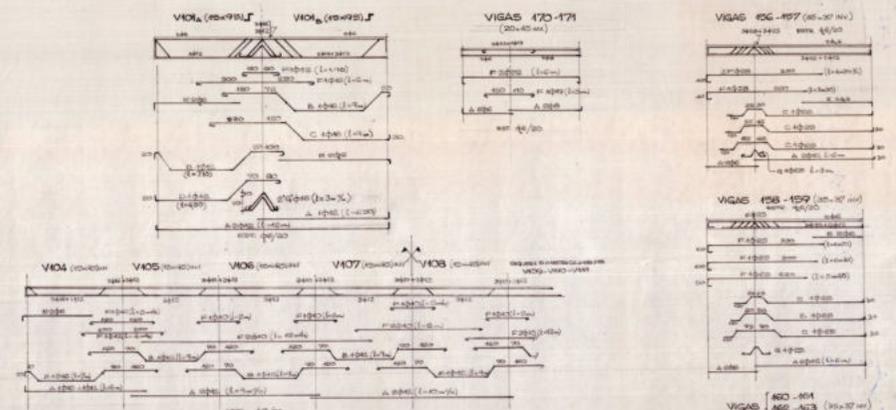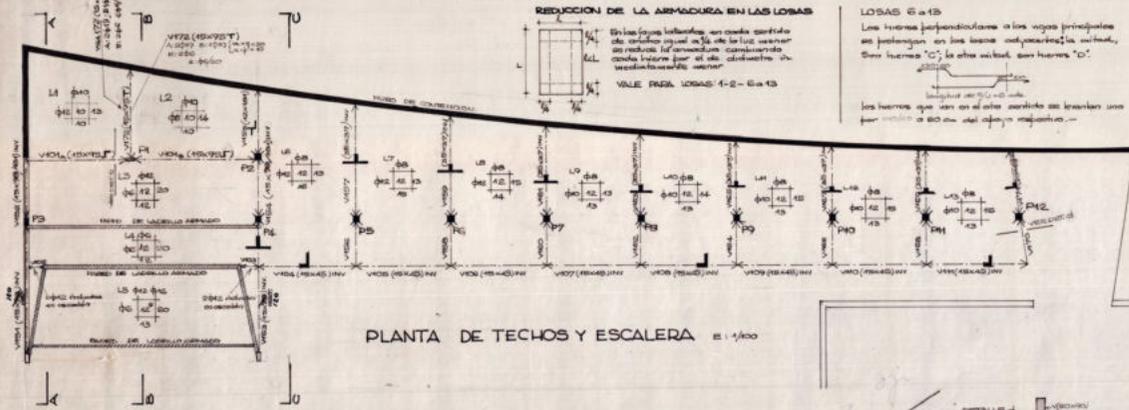

**ACOTACIONES EN PLANOS DE ALBANILERIA**


**HIERROS:** Todos los hierros cumplirán con las normas para el acero de refuerzo de hormón a RESOLTA dentro de los 40 días de recibirse y el que se indique en el elemento constructivo que sea del tipo común.

**ACOTACIONES EN PLANOS DE ALBANILERIA**

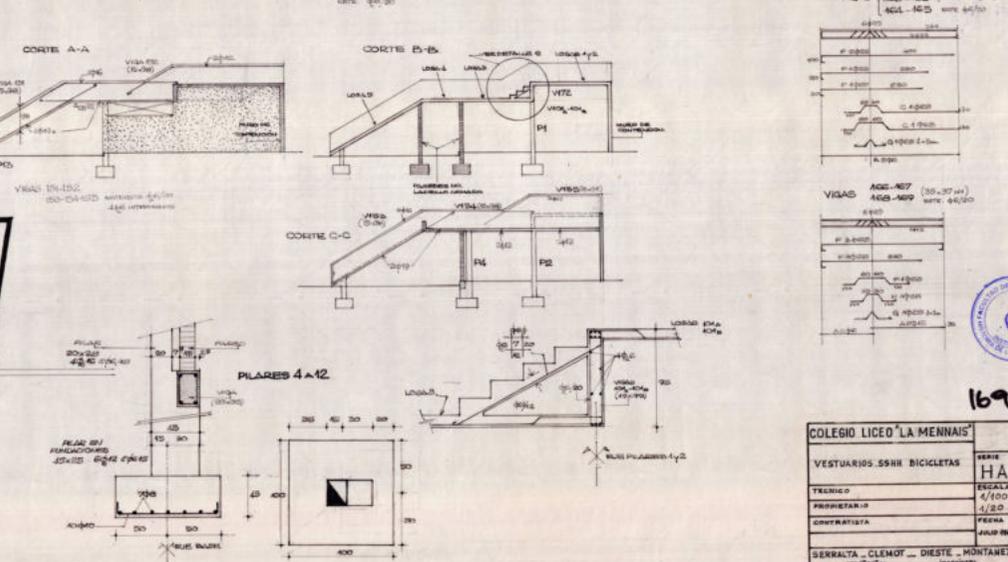


16908

COLEGIO LICEO "LA MENNAIS"	
VESTIARIOS 59H BICICLETAS	SERIE HA
TECNICO	ESCALA 1/100
PROPIETARIO	4/20
CONTRATISTA	FECHA
SEKRALTA - CLEMOT - DIESTE - MONTANEZ	PROYECTO

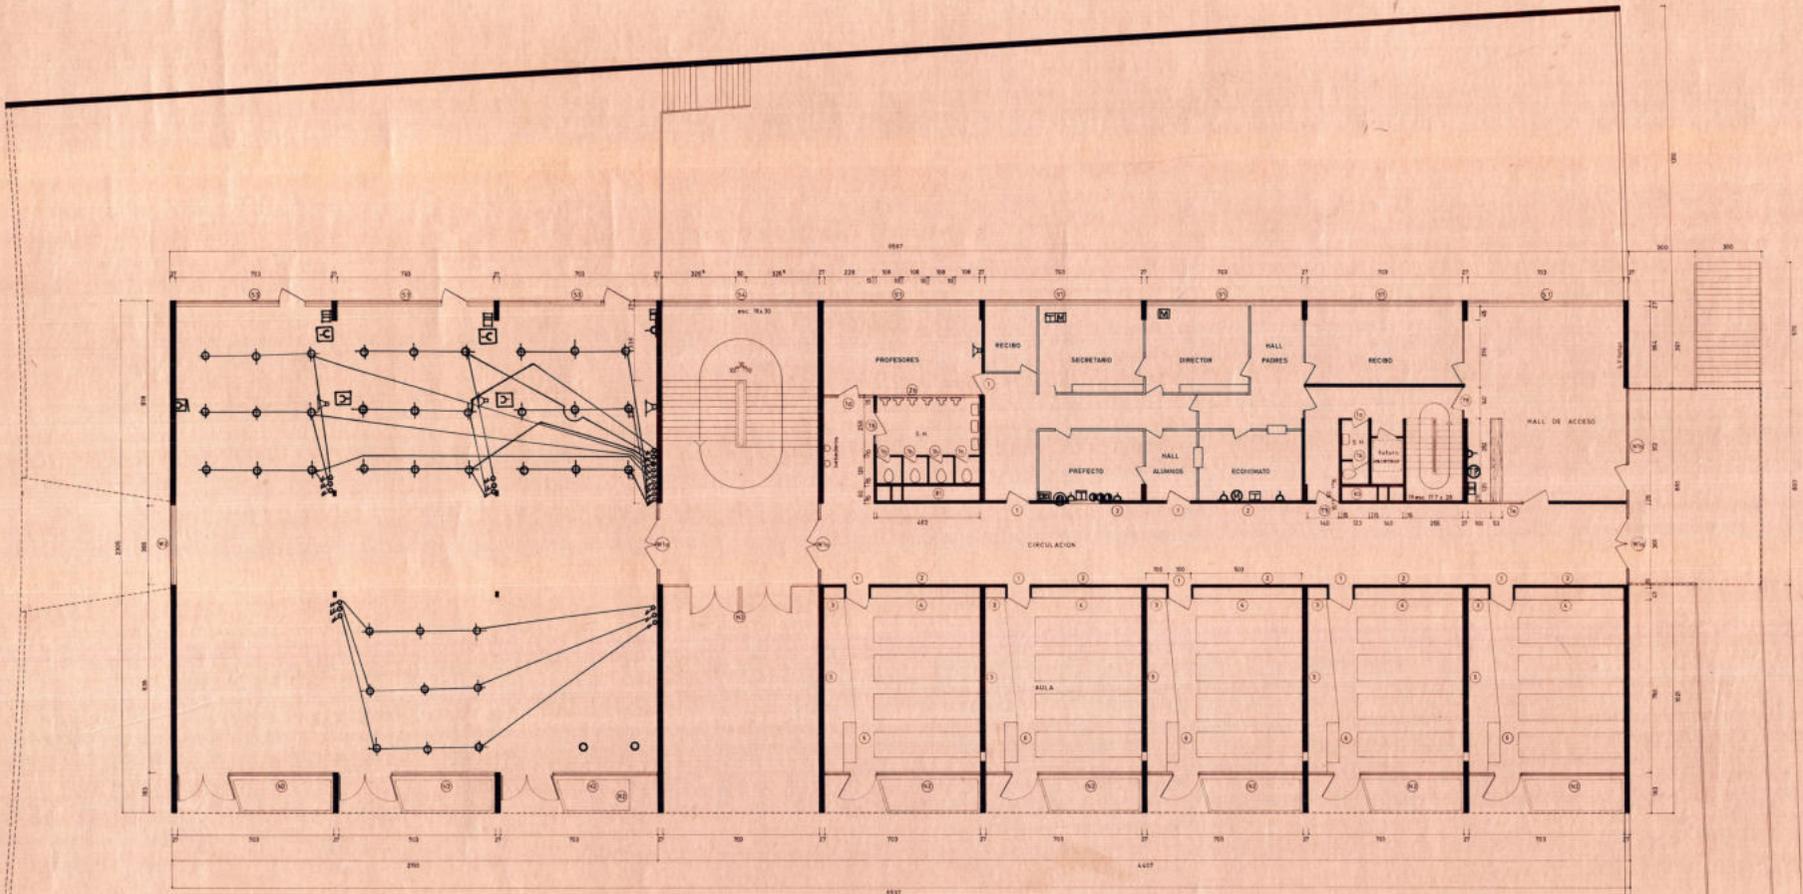

16894



COLEGIO-LICEO LA MENNAIS			
PLANTA NIVEL 1		n° 25 79	
TIPO:	ETCALA:	1:500	
PROPIETARIO:			
CONTRATISTA:	SUBCONTRATISTA:	FECHA:	
SERRALTA - CLEMOT - DIESTE - MONTANEZ		DICIEMBRE 1961	

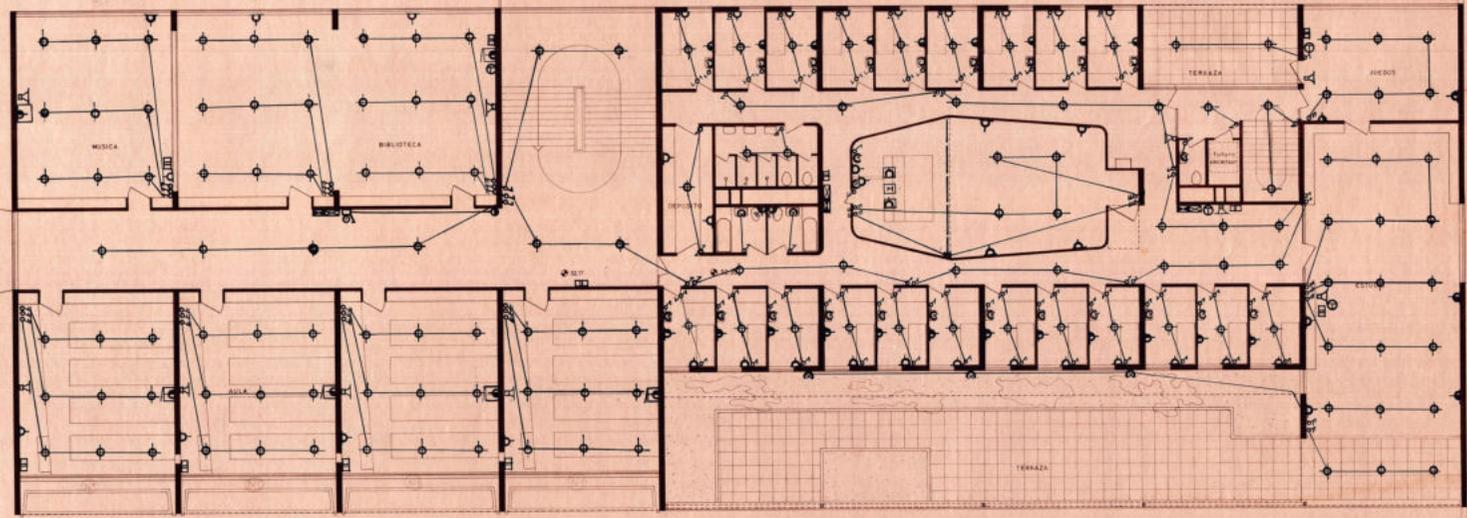


16992

COLEGIO-LICEO "LA MENNAIS"		
PLANTA NIVEL 3	Nº 32 17	SERIE
	Pº 32 35	ESCALA
PROYECTANTE		EDICION
CONTRATISTA	SUBCONTRATISTA	FECHA
SERRALTA, CLEMOT ... DIESTE, MONTAÑEZ		

1961 B206 EL04 P2\_3217 DDI 16992

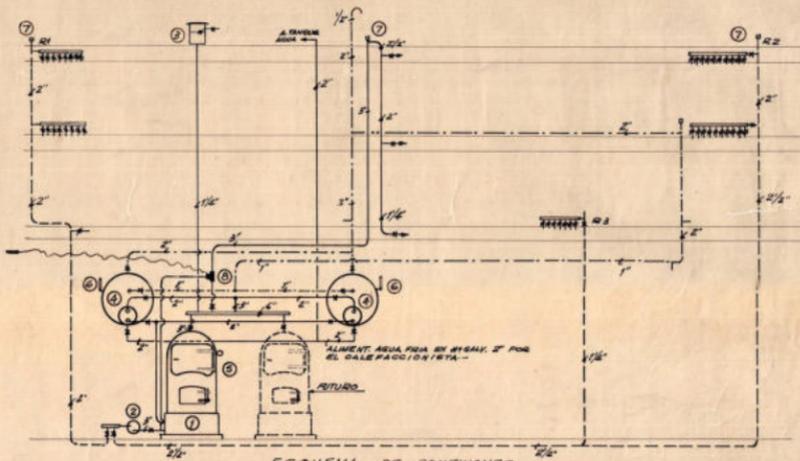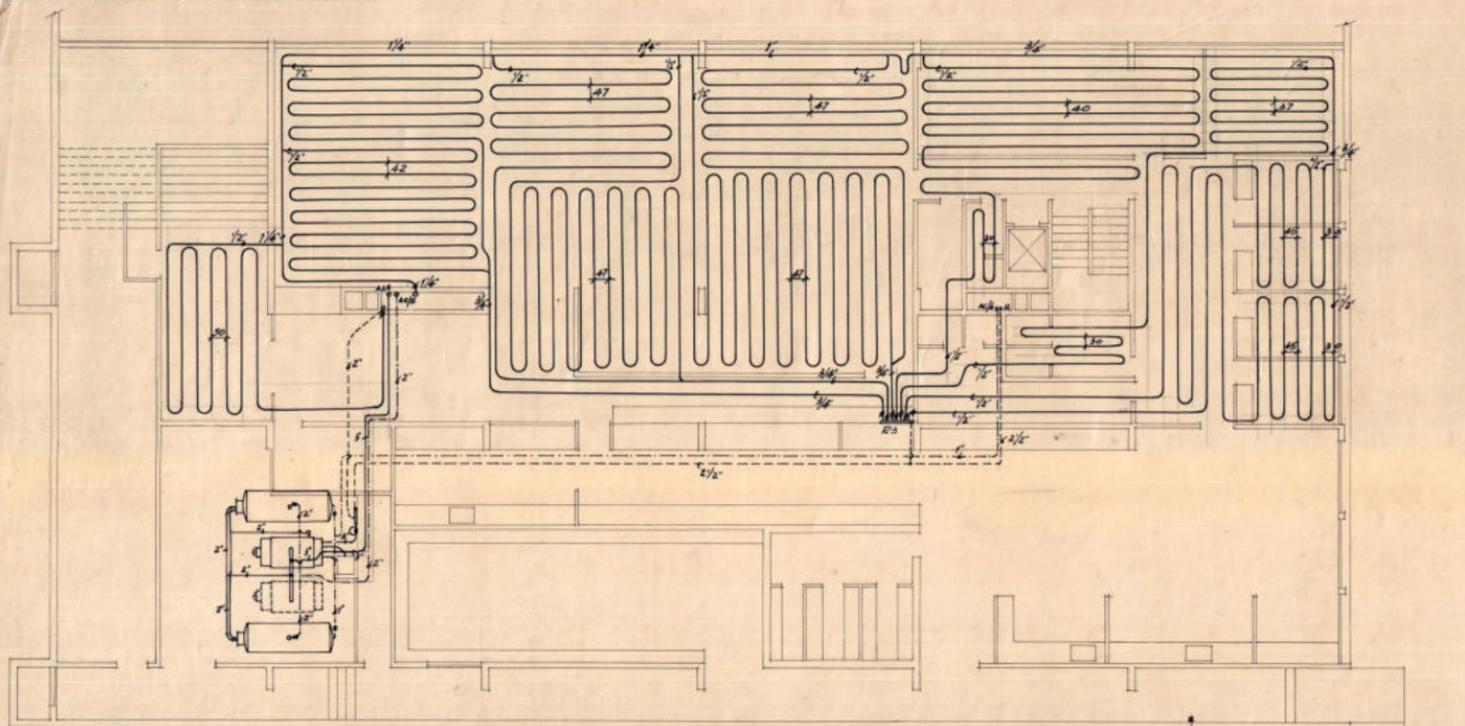

- ① CALDERA TUBULAR DE 200.000 C.A. (QUEMADOR A MUELLO)
- ② BOMBA CIRCULADORA 3/4" 12.000 L/H. N° 3.700 mm. ca.
- ③ TANQUE DE EXPANSION.-
- ④ TANQUES INTERMEDIARIOS DE 2000 L. C.A. CON SERP. DE COBRE Nº 2.80 C.A.
- ⑤ ACUARETATO DE LIMITE
- ⑥ TERMOMETRO
- ⑦ PURGADOR DE AIRE
- ⑧ VALVULA DE TRES VIAS CON BULBO EXTERIOR.-

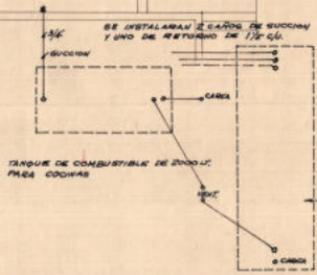

TANQUE DE COMBUSTIBLE DE 2000 L. CON ENTRADA DE AEROSOL Y RECUBRIMIENTO ASBESTICO.-




J. C. ARIGON		INGENIERO INDUSTRIAL
LOSAS RADIANTES (DE TECNO)		
PLANTA NIVEL 0		
OBRACOLEGIO-LICEO LA MENDIANS		PLANO N°
AROSEÑALTA-CUMPTIANG DIENTE-MONTAÑE		1
FECHA	ESCALA	DIBUJADO Y TITULO
MAR. 1951	1:100	

16934





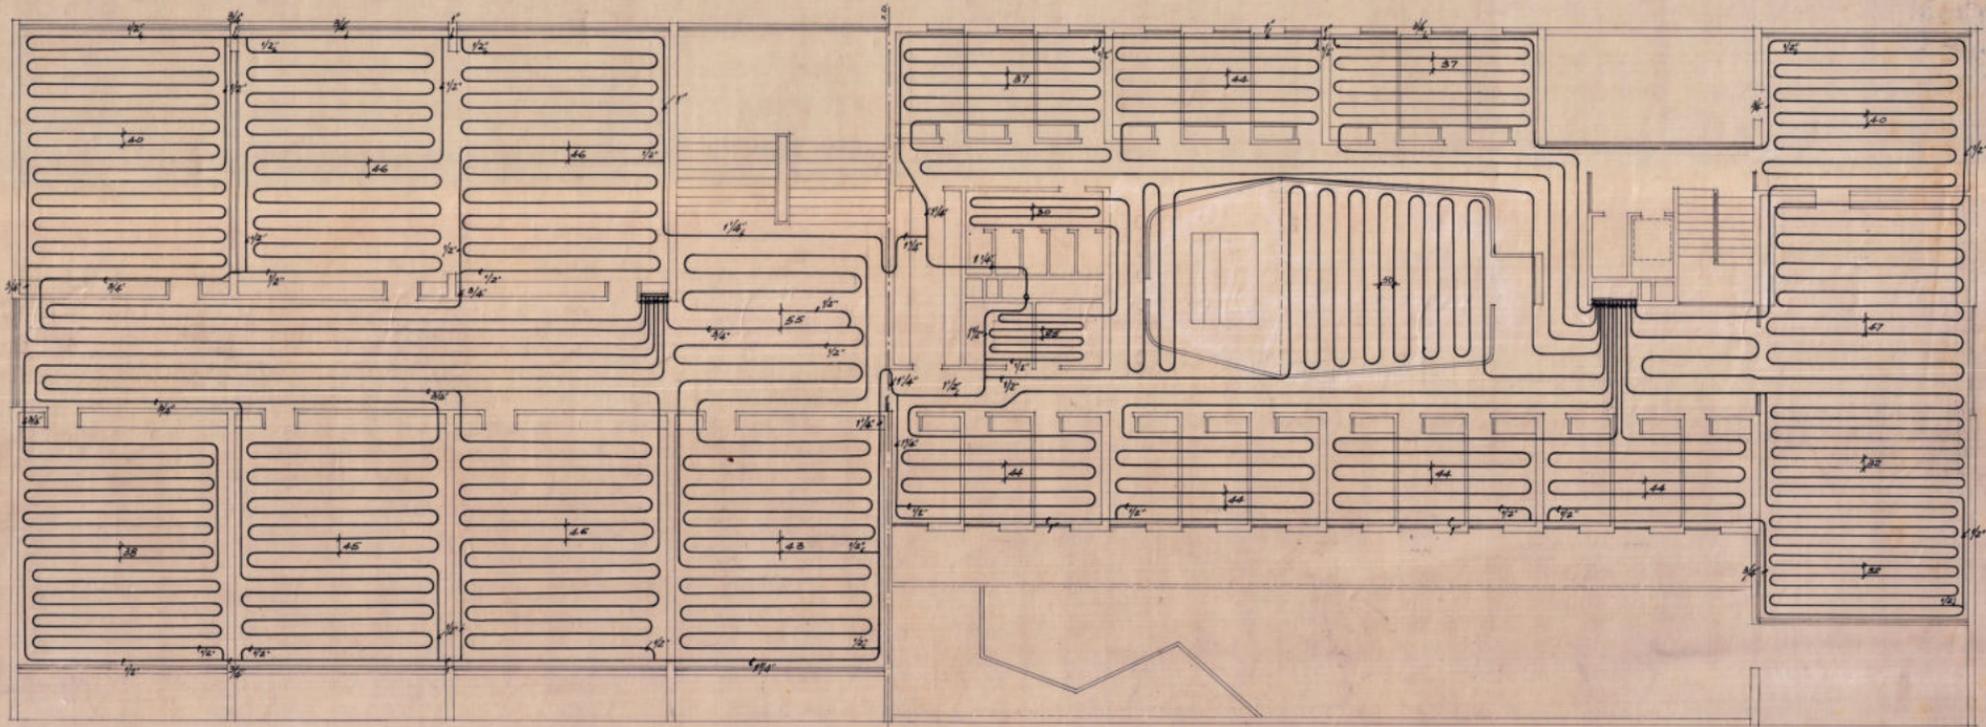

J. C. ARIGON INGENIERO INDUSTRIAL

LOSAS RADIANTES (DE TIRCHO)

PLANTA NIVEL 3

OBRA: COLEGIO-LICEO LA MENDIETA


PLANO IV

ARQUISERRALTA-CLEMP-IND. CUESTE-NUNTAZ

4

FECHA	ESCALA	DIBUJADO	VF BY
ENE 1962	1:100		

16957


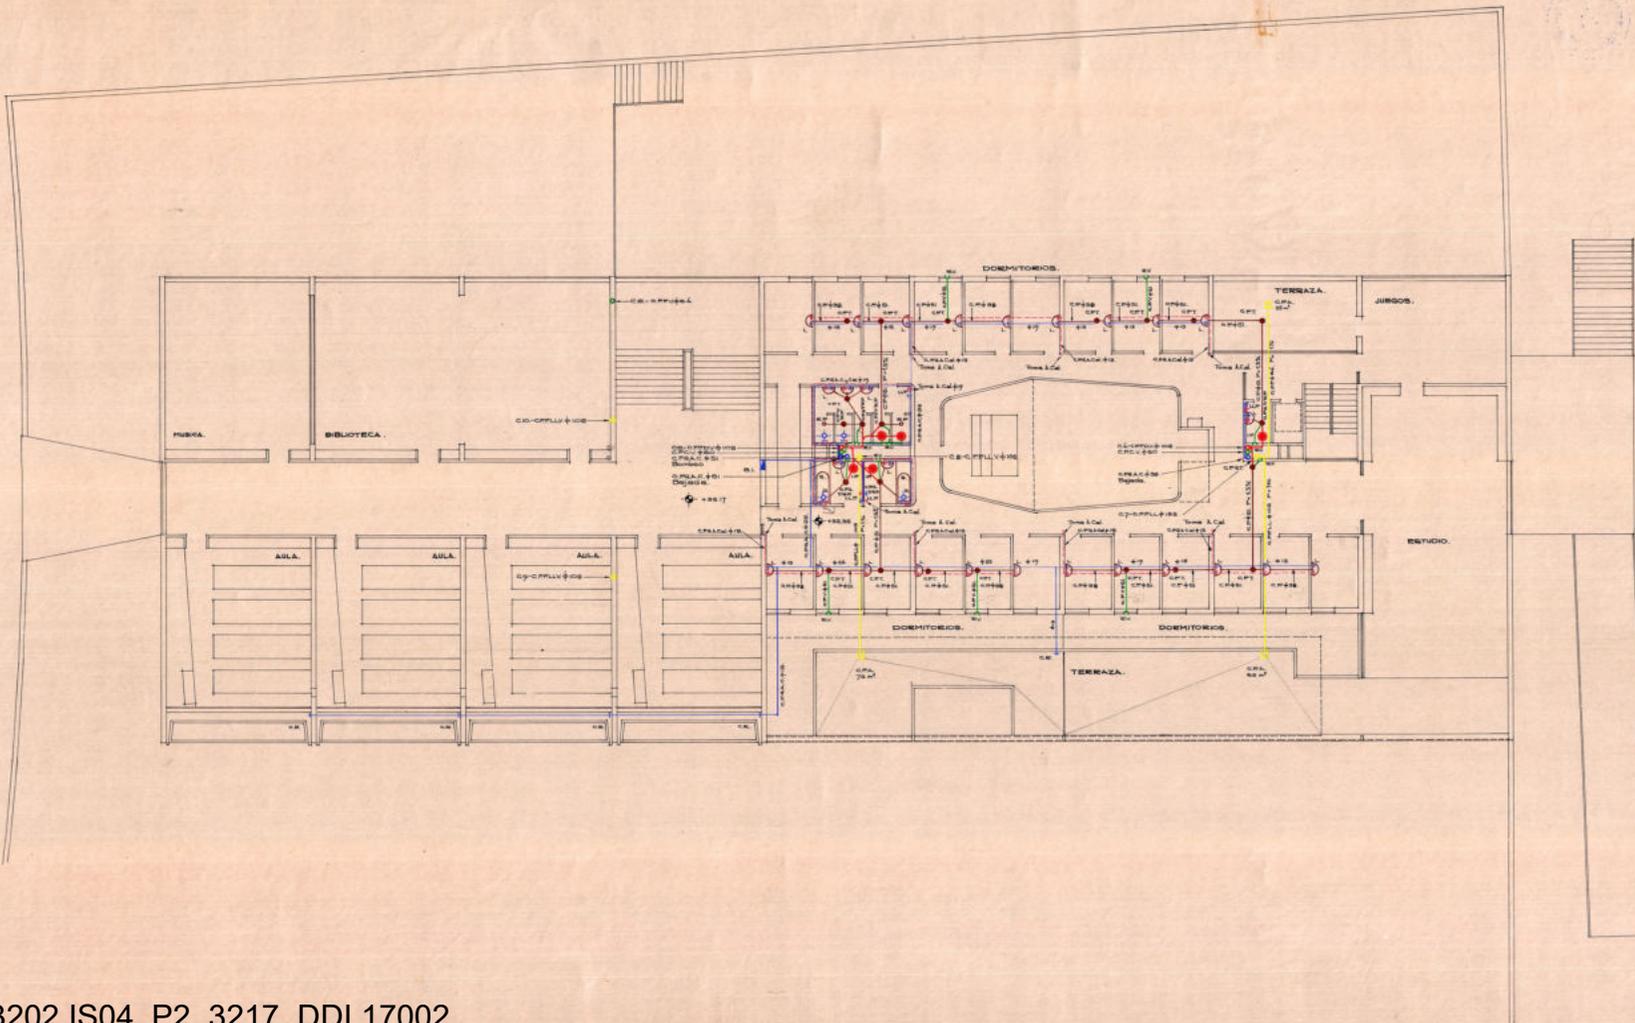


1962 B202 IS04 P2\_3217 DDI 17002

17002


COLEGIO-LICEO "LA MENNAIS"		SEDE
PLANTA NIVEL 3	ra 3217	IS
TECN. SANIT. JUAN M. DEL CASTILLO	ra 3235	ESCALA
TECNICO		1:1000
PROPIETARIO		FECHA
CONTRATISTA	SUBCONTRATISTA	FECH. 000
SERRALTA, CLEMET - DIESTE, MONTAÑEZ		

FECHA PRESENT. \_\_\_\_\_ DEP. C.S. Nº \_\_\_\_\_  
 ANTECEDENTES \_\_\_\_\_  
 CONCEPTO OBRA NUEVA  
**PLANO DE OBRAS SANITARIAS**  
 CALLE \_\_\_\_\_  
 PROPIETARIO **COLEGIO "LA MENNAIS"**  
 INSTALADOR SANITARIO \_\_\_\_\_ PROFESION ARQUITECTO \_\_\_\_\_  
 TECNICO \_\_\_\_\_ SEC. JUDICIAL 1045  
 PACION Nº 64710 (S) \_\_\_\_\_  
 COSECHON Nº \_\_\_\_\_ PERC 14.200 \_\_\_\_\_ SISTEMA UNITARIO \_\_\_\_\_  
 FRENTE 106 m 26 \_\_\_\_\_ 188 m 15  
 FONDO 85 m 76 \_\_\_\_\_ 80 m 00  
 SUP. P.P. 1468 m<sup>2</sup> CO. PERM. 8886 m<sup>2</sup> 80 TOTAL 9750 m<sup>2</sup> 00  
 ESCALA 1 : 100 TOLERANCIAS \_\_\_\_\_  
 NOTA: EN ESTE EDIFICIO NO TENDRAN ASIENTO LOCALES QUE EVACUEN LIQUIDOS INDUSTRIALES O AQUELLOS QUE A JUICIO DE LA DIRECCION DE EDIFICACION SUPONGAN TAL POSIBILIDAD...  
 LOS CUARTOS DE BAÑO LLEVARAN C.S.G. + 102

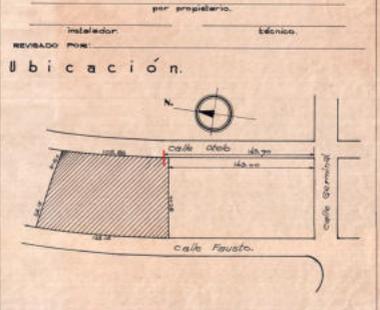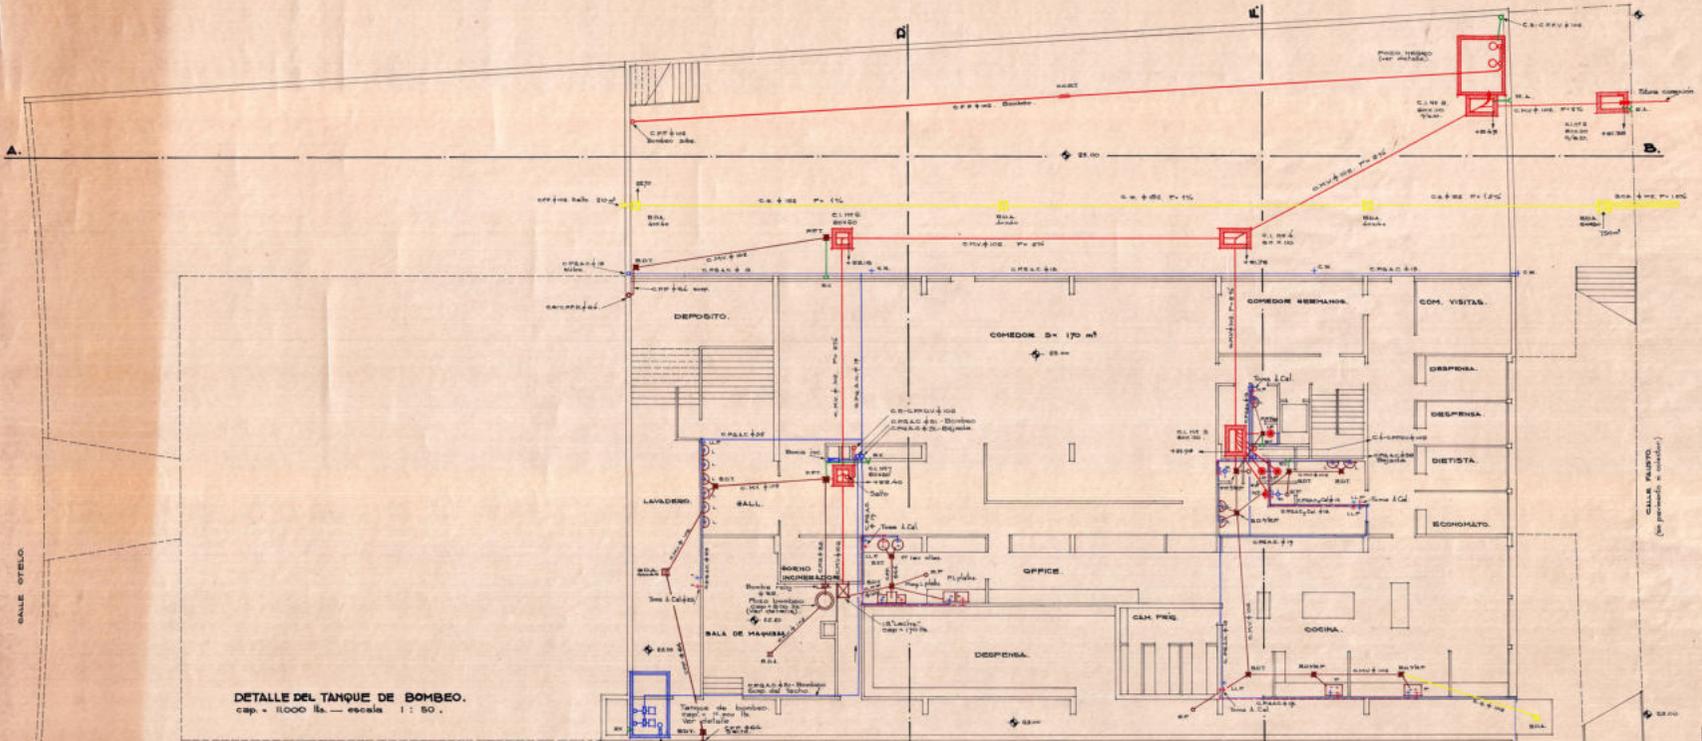


DETALLE DEL TANQUE DE BOMBEO.  
 cap. = 11000 lts. — escala 1 : 50.

DETALLE DEL POZO DE BOMBEO.  
 cap. útil = 500 lts.

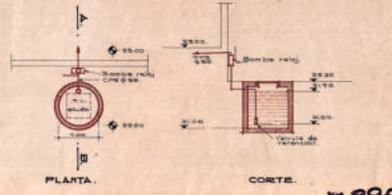


DETALLE DEL POZO NEGRO.  
 cap. útil = 8000 litros.  
 escala 1 : 50.



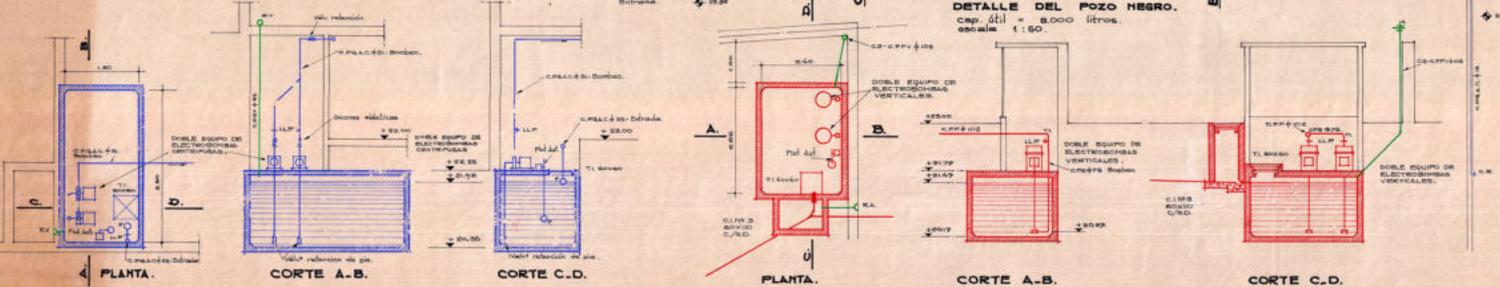


16999  
**COLEGIO-LICEO "LA MENNAIS"**  
 PLANTA NIVEL 0 n=23 00  
 TECN. SANIT. Juan M. del Castillo  
 TECNICO IS  
 ESCALA 100  
 PROPIETARIO \_\_\_\_\_  
 CONTRATISTA SUBCONTRATISTA \_\_\_\_\_  
 FECHA: FEB. 1962  
 BERRALTA\_CLEMET - DIESTE - MONTAÑEZ




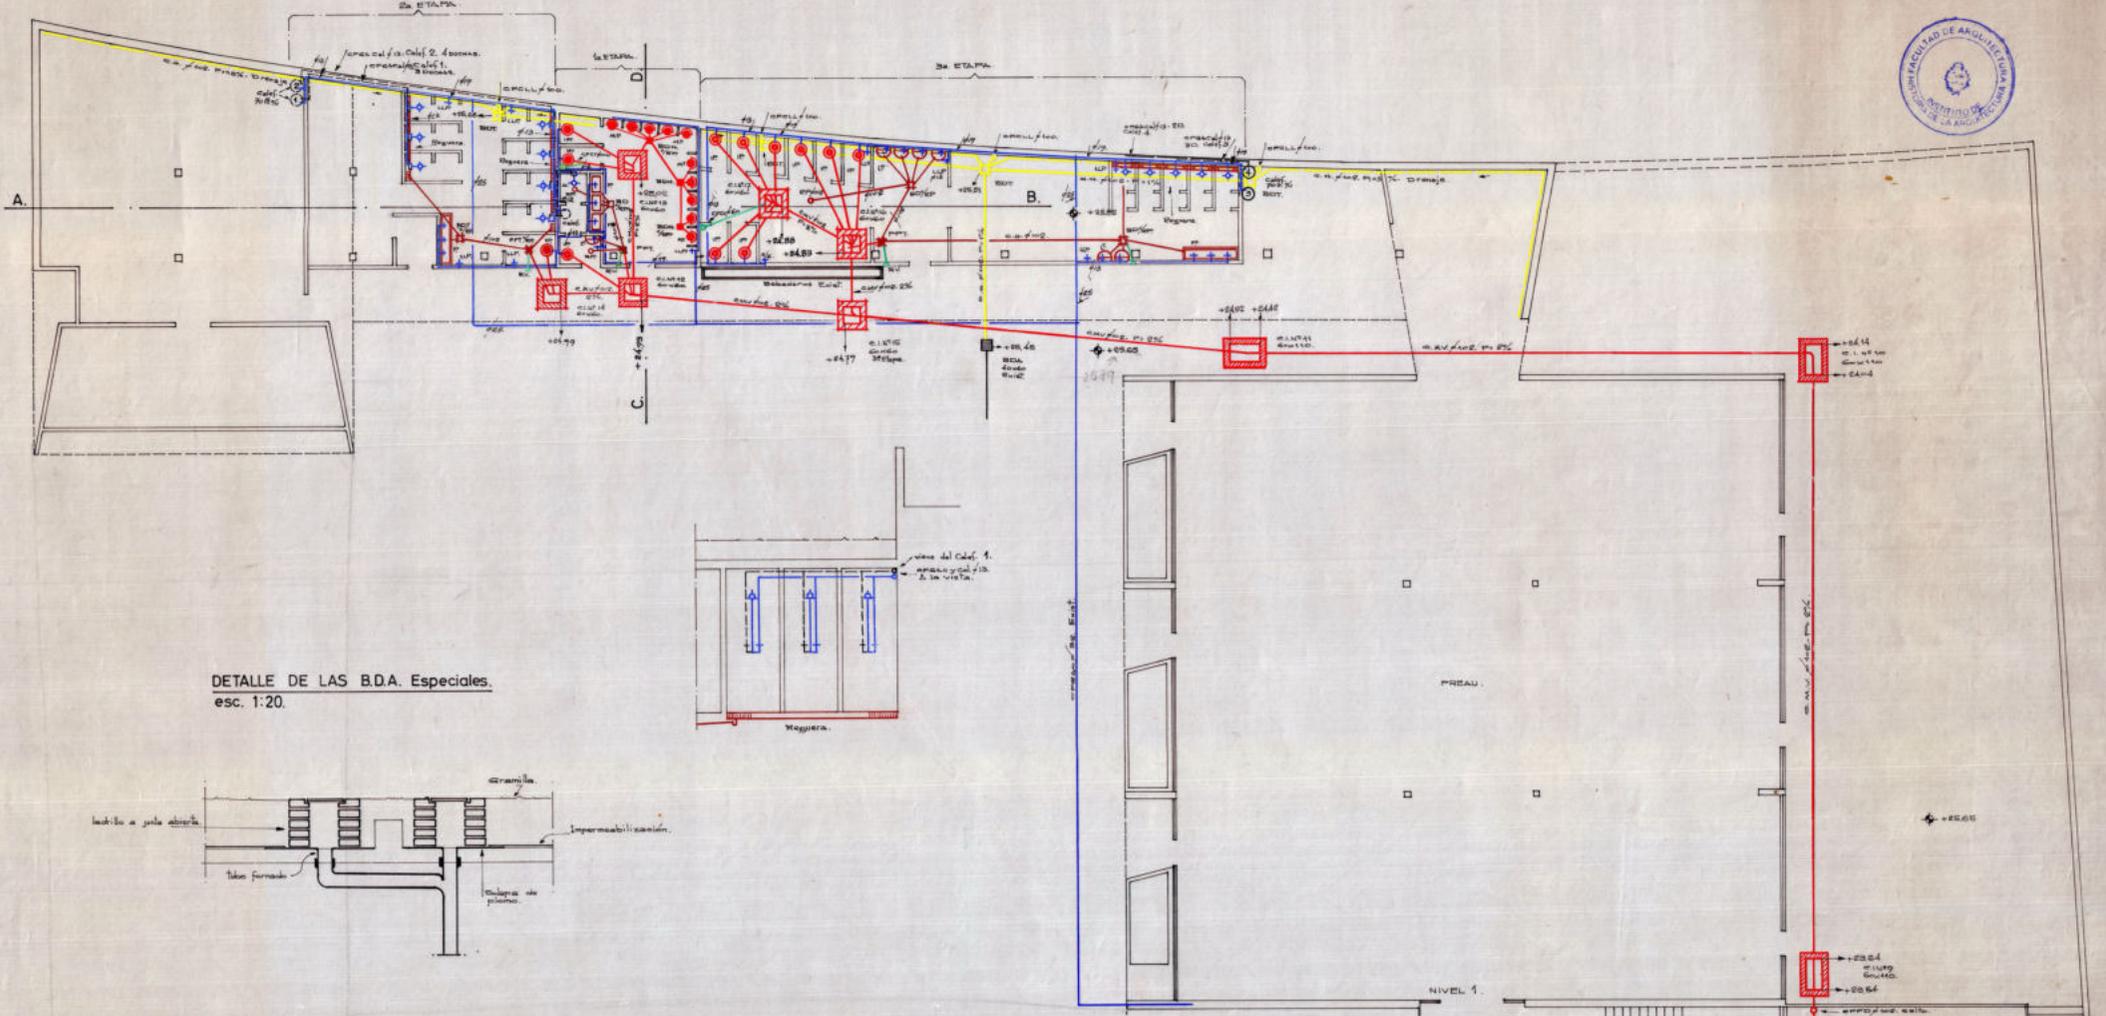

DETALLE DE LAS B.D.A. Especiales.  
esc. 1:20.

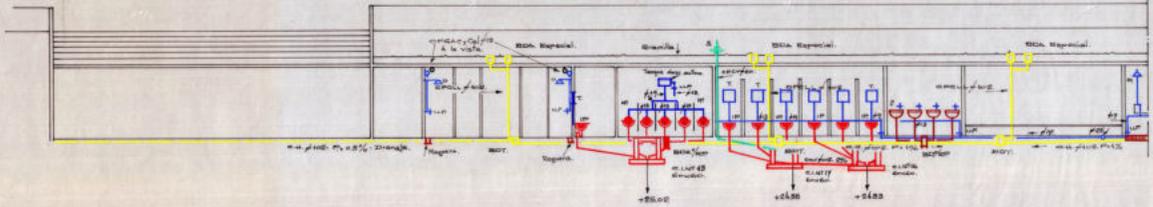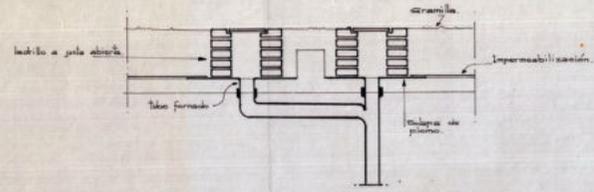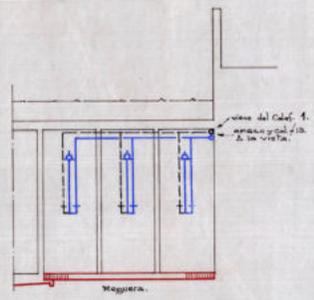

PROYECCION A-B.

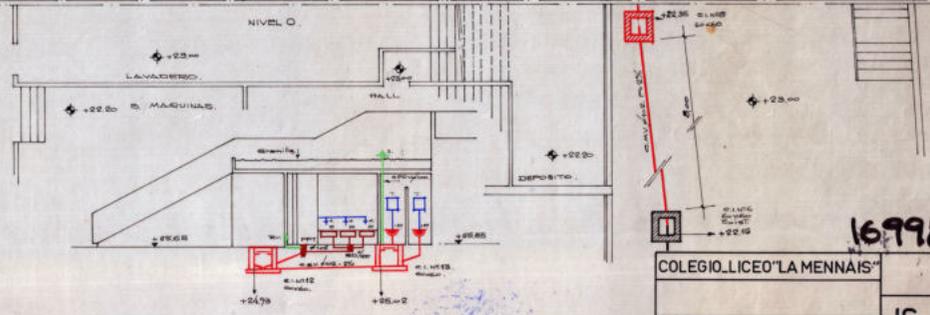

PROYECCION C-D.

16998

COLEGIO LICEO "LA MENNAIS"		
TECNICO SANITARIO	IS	
TECNICO	ESCALA 1:100	
PROPIETARIO	FECHA JUNIO 1960	
CONTRATISTA	SUBCONTRATISTA	FECHA
SERRALTA - CLEMOT - DIESTE - MONTAÑEZ		ARQUITECTOS